

图纸目录

◆ PLANTING CONSTRUCTION

(建 施)

浙江伟东规划建筑设计有限公司

工程号	工程名称
	130平方米户型

序 号	编 号	图 纸 名 称	图 纸 尺寸	备 注
1	建施-01	建筑设计说明	A3	
2	建施-02	一层平面	A3	
3	建施-03	二层平面	A3	
4	建施-04	三层平面	A3	
5	建施-05	屋顶平面	A3	
6	建施-06	①-⑦轴立面	A3	
7	建施-07	⑦-①轴立面	A3	
8	建施-08	Ⓐ-J轴立面	A3	
9	建施-09	⑤-④轴立面	A3	
10	建施-10	1-1剖面	A3	
11	建施-11	楼梯大样1	A3	
12	建施-12	楼梯大样2	A3	
13	建施-13	楼梯详图	A3	
14	建施-14	门窗大样及门窗表	A3	
15	建施-15	卫生间大样	A3	
16	建施-16	节点详图A	A3	
17	建施-17	节点详图B	A3	

图纸目录

◆ PLANTING CONSTRUCTION

(结 施)

浙江伟东规划建筑设计有限公司

工程号	工程名称
	130平方米户型

序 号	编 号	图 纸 名 称	图 纸 尺寸	备 注
1	结施-01	结构设计总说明	A3	
2	结施-02	结构构造详图	A3	
3	结施-03	基础平面布置图	A3	
4	结施-04	基础详图	A3	
5	结施-05	一层柱位布置图	A3	
6	结施-06	二层柱位布置图	A3	
7	结施-07	三层柱位布置图	A3	
8	结施-08	3.5~10m梁施工图	A3	
9	结施-09	6.5~10m梁施工图	A3	
10	结施-10	屋面梁施工图	A3	
11	结施-11	3.5~10m楼板配筋图	A3	
12	结施-12	6.5~10m楼板配筋图	A3	
13	结施-13	屋面板配筋图		
14	结施-14	楼梯结构平面图及节点图		
15	结施-15	楼梯结构平面及结构剖面图		
16	结施-16	楼梯梯段板配筋图		
17	结施-17			


工程负责人：

工种负责人：

工程负责人：

工种负责人：

结构	通暖
气排	
建筑	
申绘	

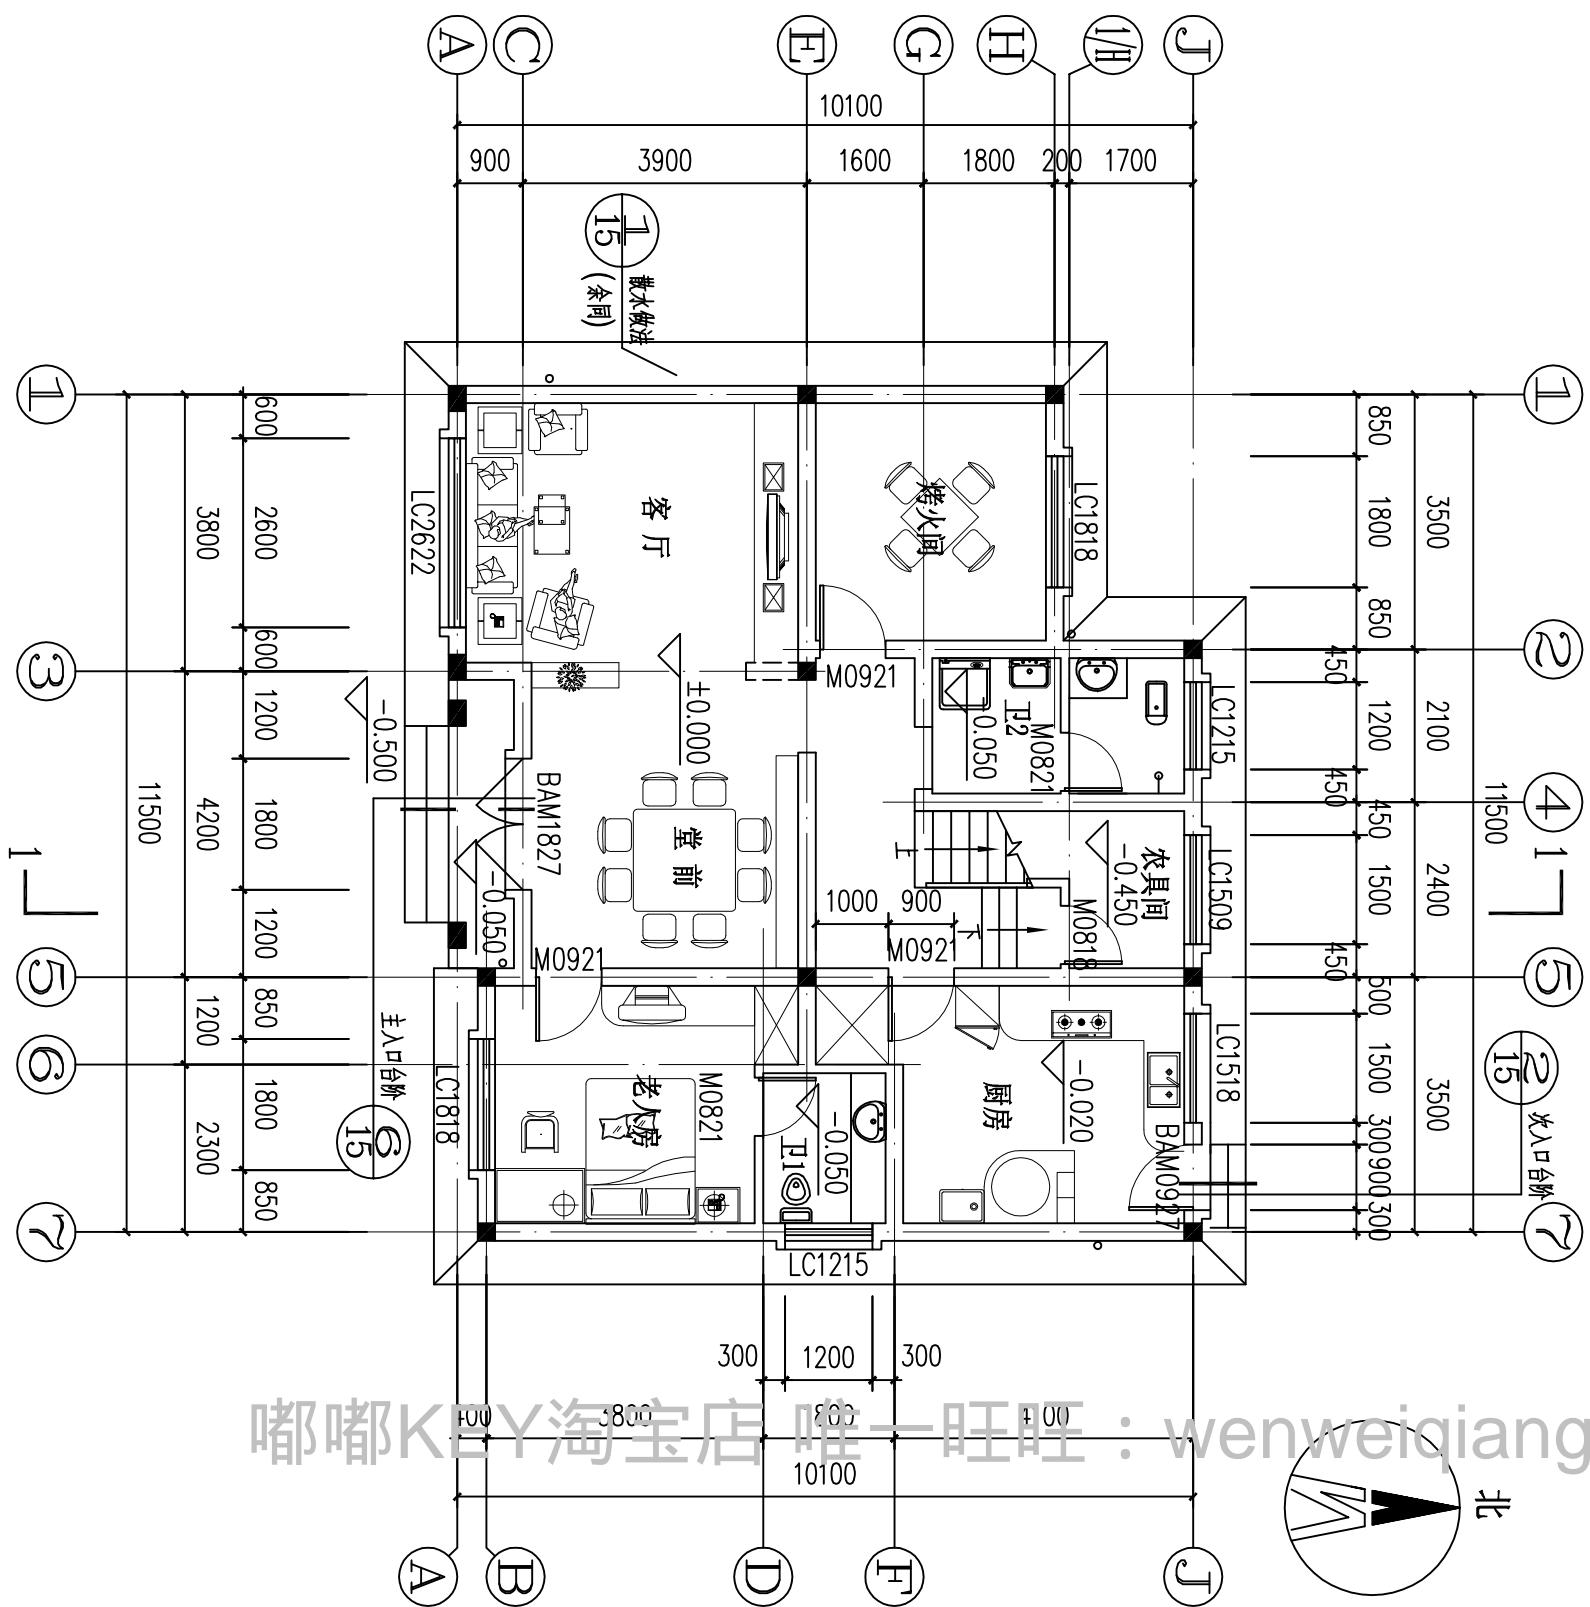


一层平面 1:100

注：1、本工程除特别注明外，门垛均为60、0或居中；
2、本层建筑面积=109.68m²。

浙江伟东规划建筑设计有限公司						审定	校对	建设单位	工程编号
						审核	设计	工程名称	出图日期
未盖本院出图专用章本图纸无效		证书等级	工程负责	制图	图纸名称	图别	图号	图号	图号
PLANNING & CONSTRUCTION								130平方米户型	2010.09
		乙级	12315c-sy	专业负责	设计阶段	施工图			02


结构	通暖
气排	
给水	

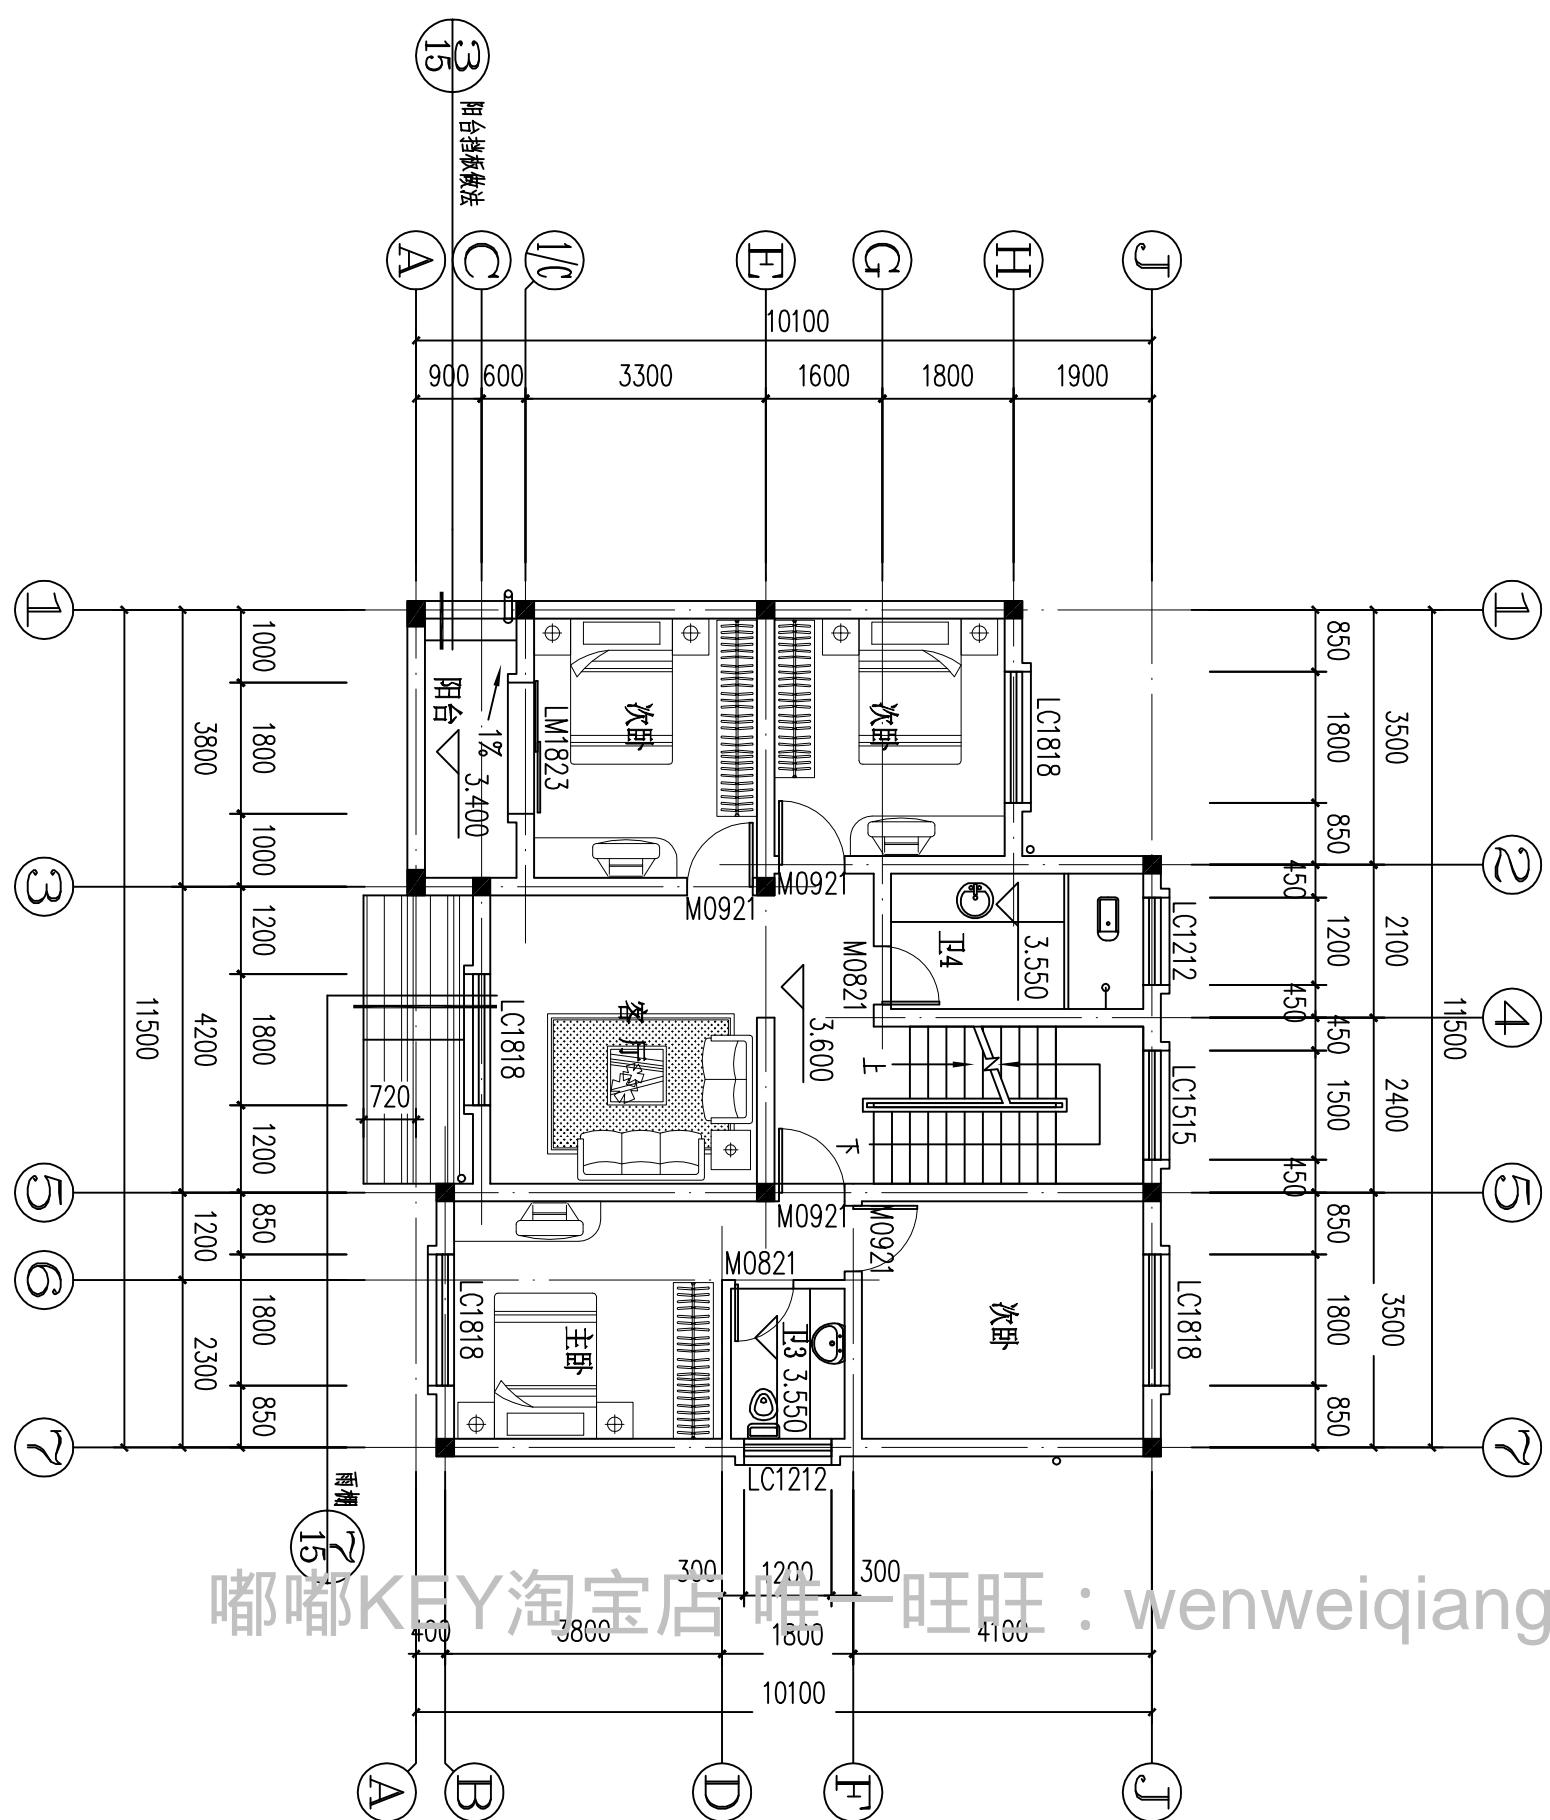

嘟嘟KEY淘宝店旺旺：wenweiqiang1014

浙江伟东规划建筑设计有限公司 PLANNING & CONSTRUCTION	审定 证书等级	校对 制图	建设单位 工程名称	工程编号
未盖本院出图专用章本图纸无效	乙级 12315c-sy	工程负责 专业负责	设计阶段 施工图	出图日期 图别 建施 图纸名称 图号 03

结构	通
气排	暖
建筑	水
申给	

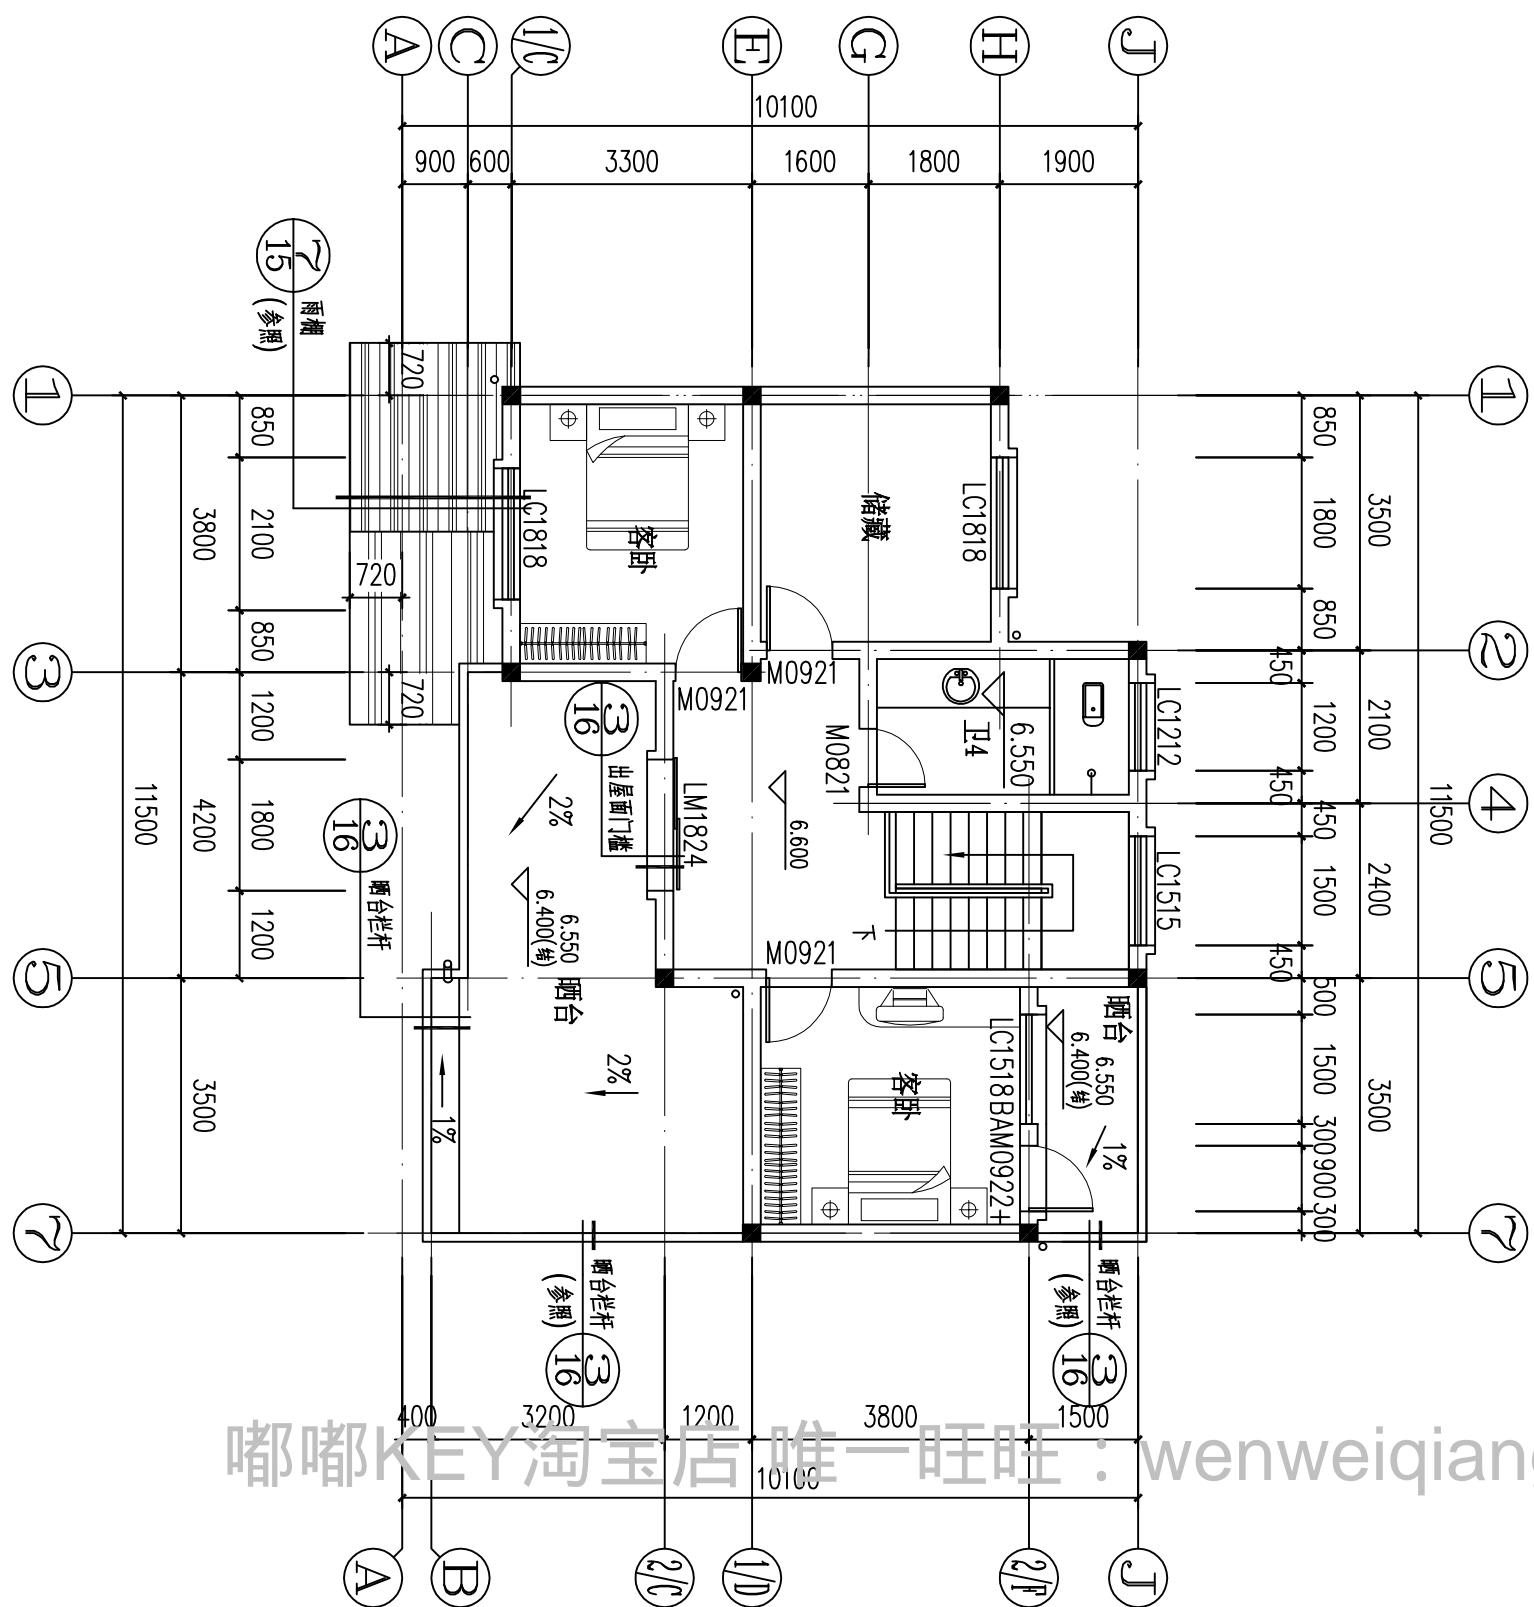


三层平面 1:100

注：1、本工程除特别注明外，门垛均为100、0或居中；
2、本工程屋面坡度为：1:2；
3、本层建筑面积：71.53m²。


浙江伟东规划设计建筑设计有限公司		审定	校对	建设单位	工程编号
PLANNING & CONSTRUCTION	CONSTRUCTION	审核	设计	工程名称	出图日期
未盖本院出图专用章本图纸无效	证书等级	工程负责	制图	图纸名称	图别
	乙级 12315c-sy	专业负责	设计阶段	施工图	建设施
					图号 04

结构	通暖
气排	
给水	
排水	

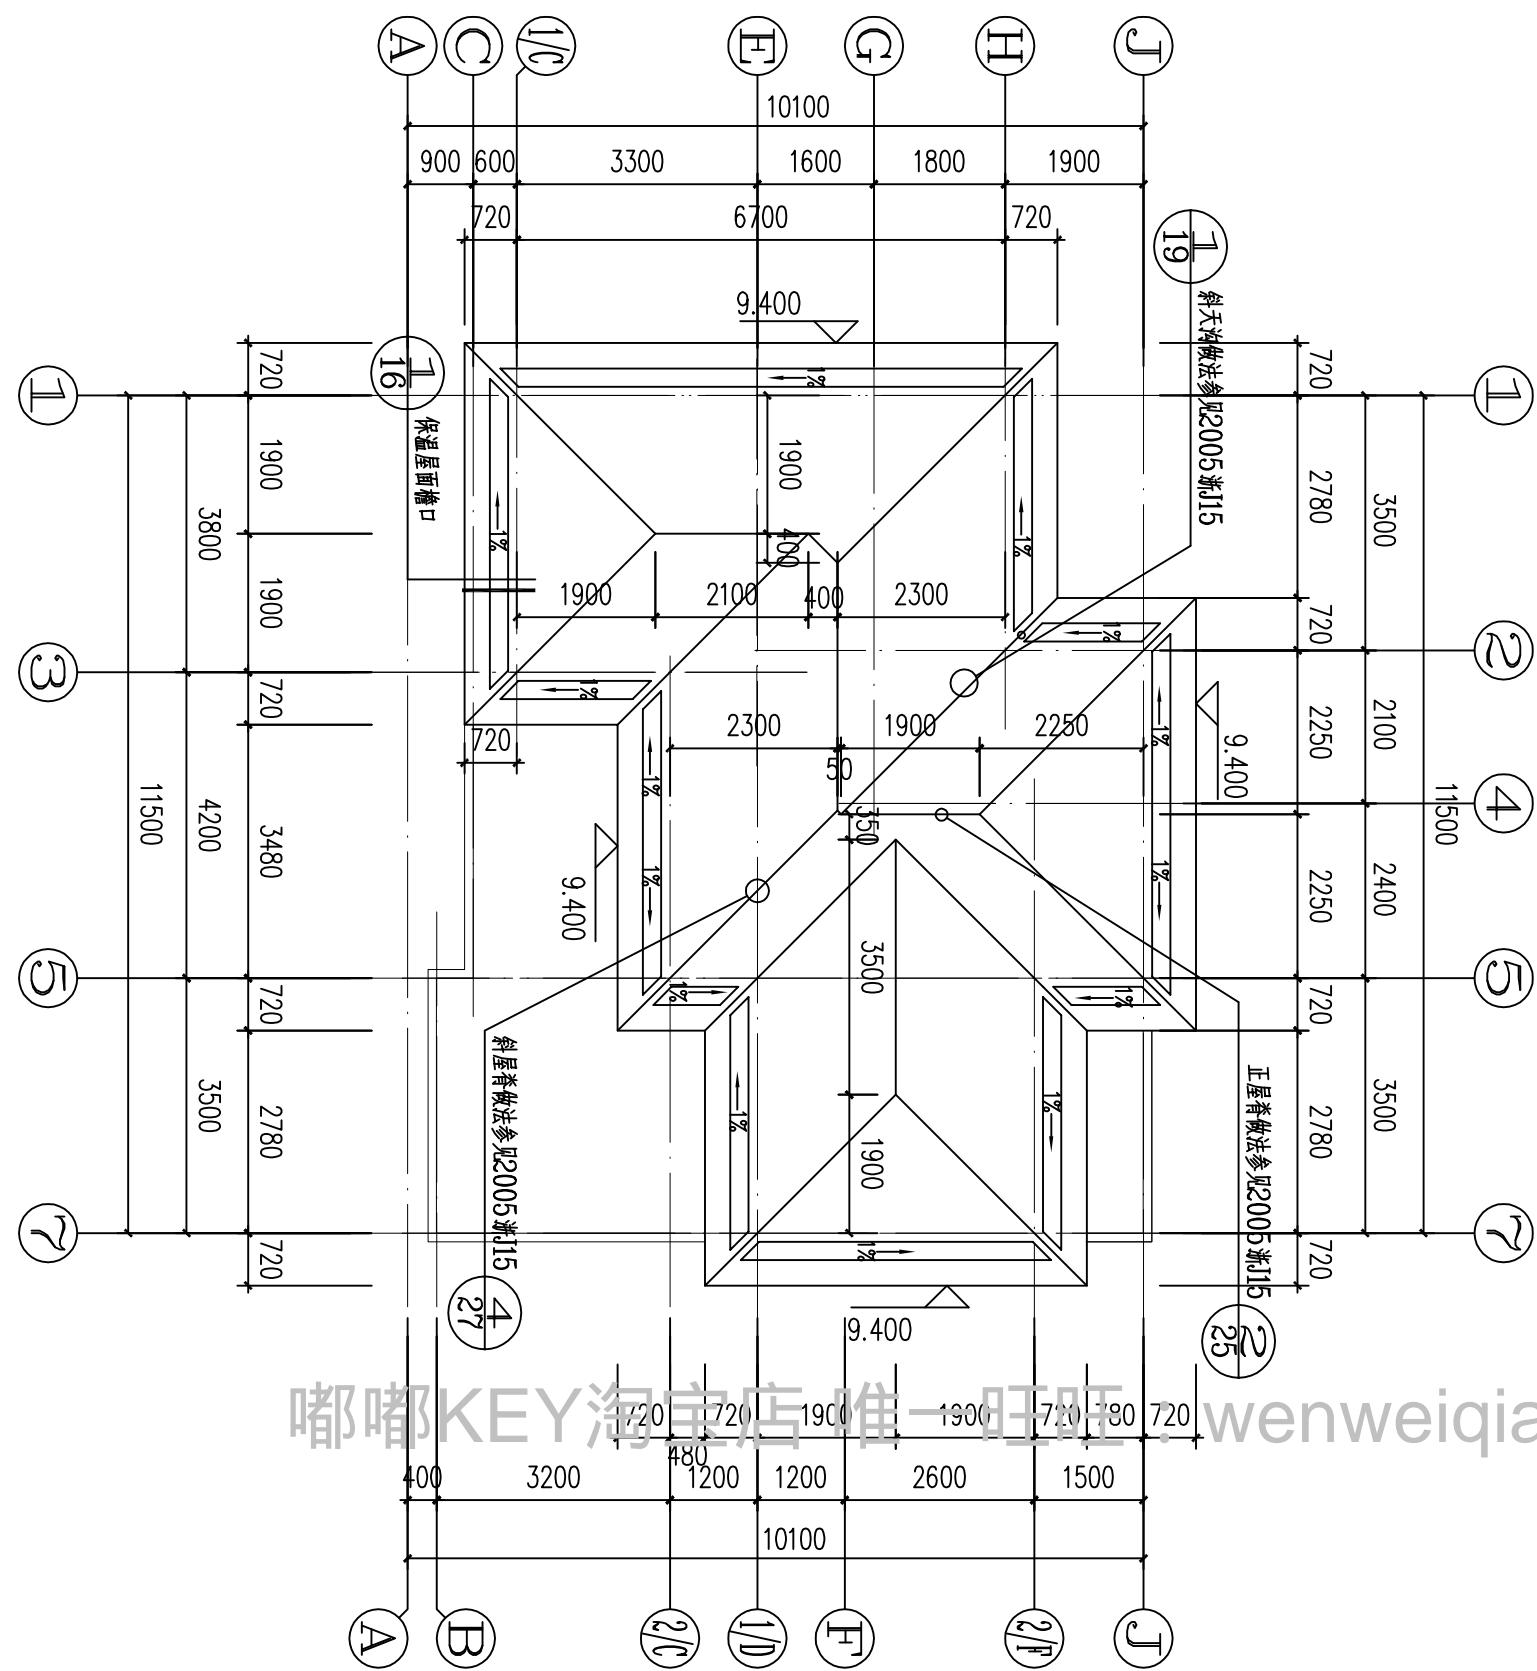


浙江伟东规划建筑设计有限公司	审定	校对	建设单位	工程编号
PLANNING & CONSTRUCTION	审核	设计	工程名称	130平方米户型
未盖本院出图专用章本图纸无效	证书等级	制图	出图日期	2010.09
乙级 12315c-sy	工程负责	设计阶段	图别	建设施
	专业负责	施工图	图号	05

结构	通暖
气排	
建筑给水	

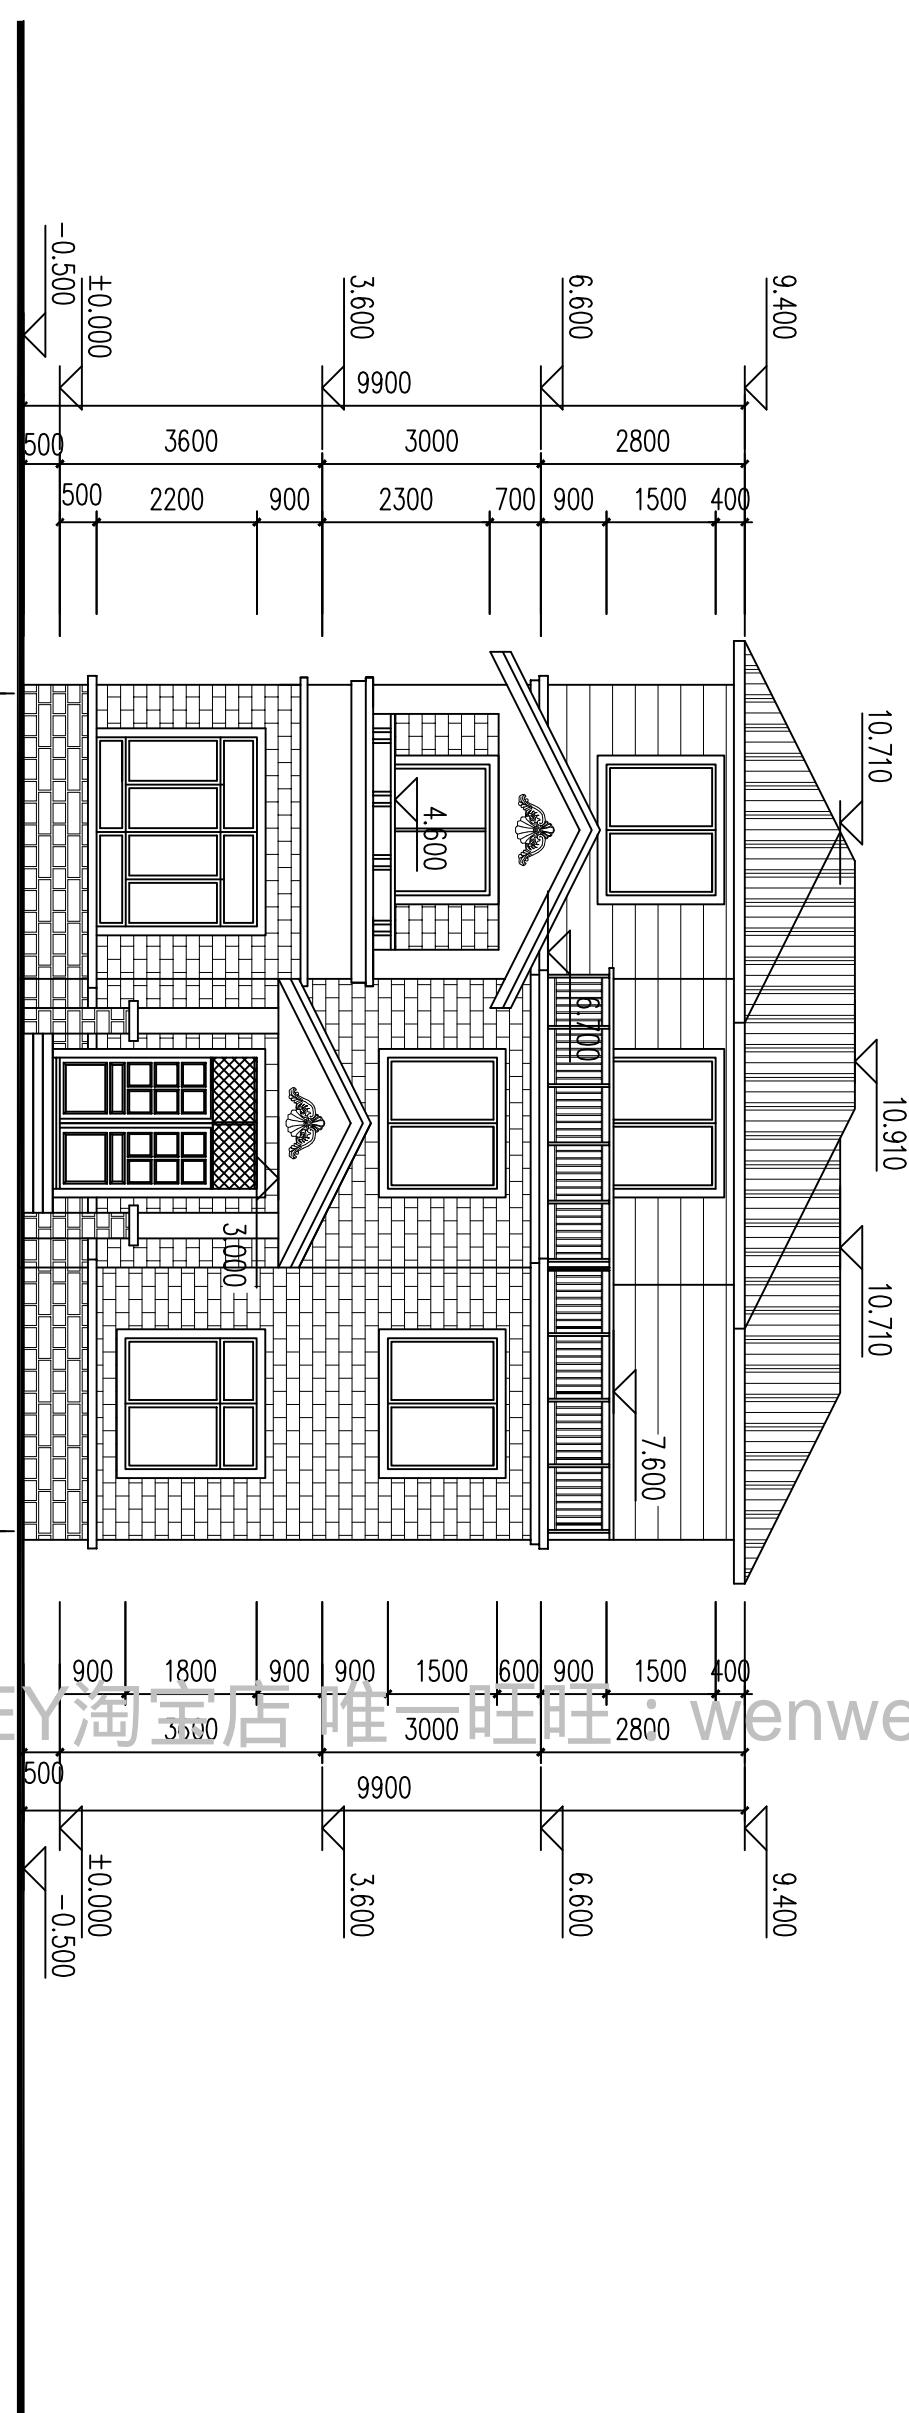


浙江伟东规划建筑设计有限公司		审定	校对	建设单位	工程编号
PLANNING & CONSTRUCTION		审核	设计	工程名称	130平方米户型
未盖本院出图专用章本图纸无效	证书等级	工程负责	制图	图纸名称	出图日期
	乙级	专业负责	设计阶段	①~⑦轴立面	2010.09
			施工图		图别 建施
					图号 06

结构	通
气	暖
给水	
排水	

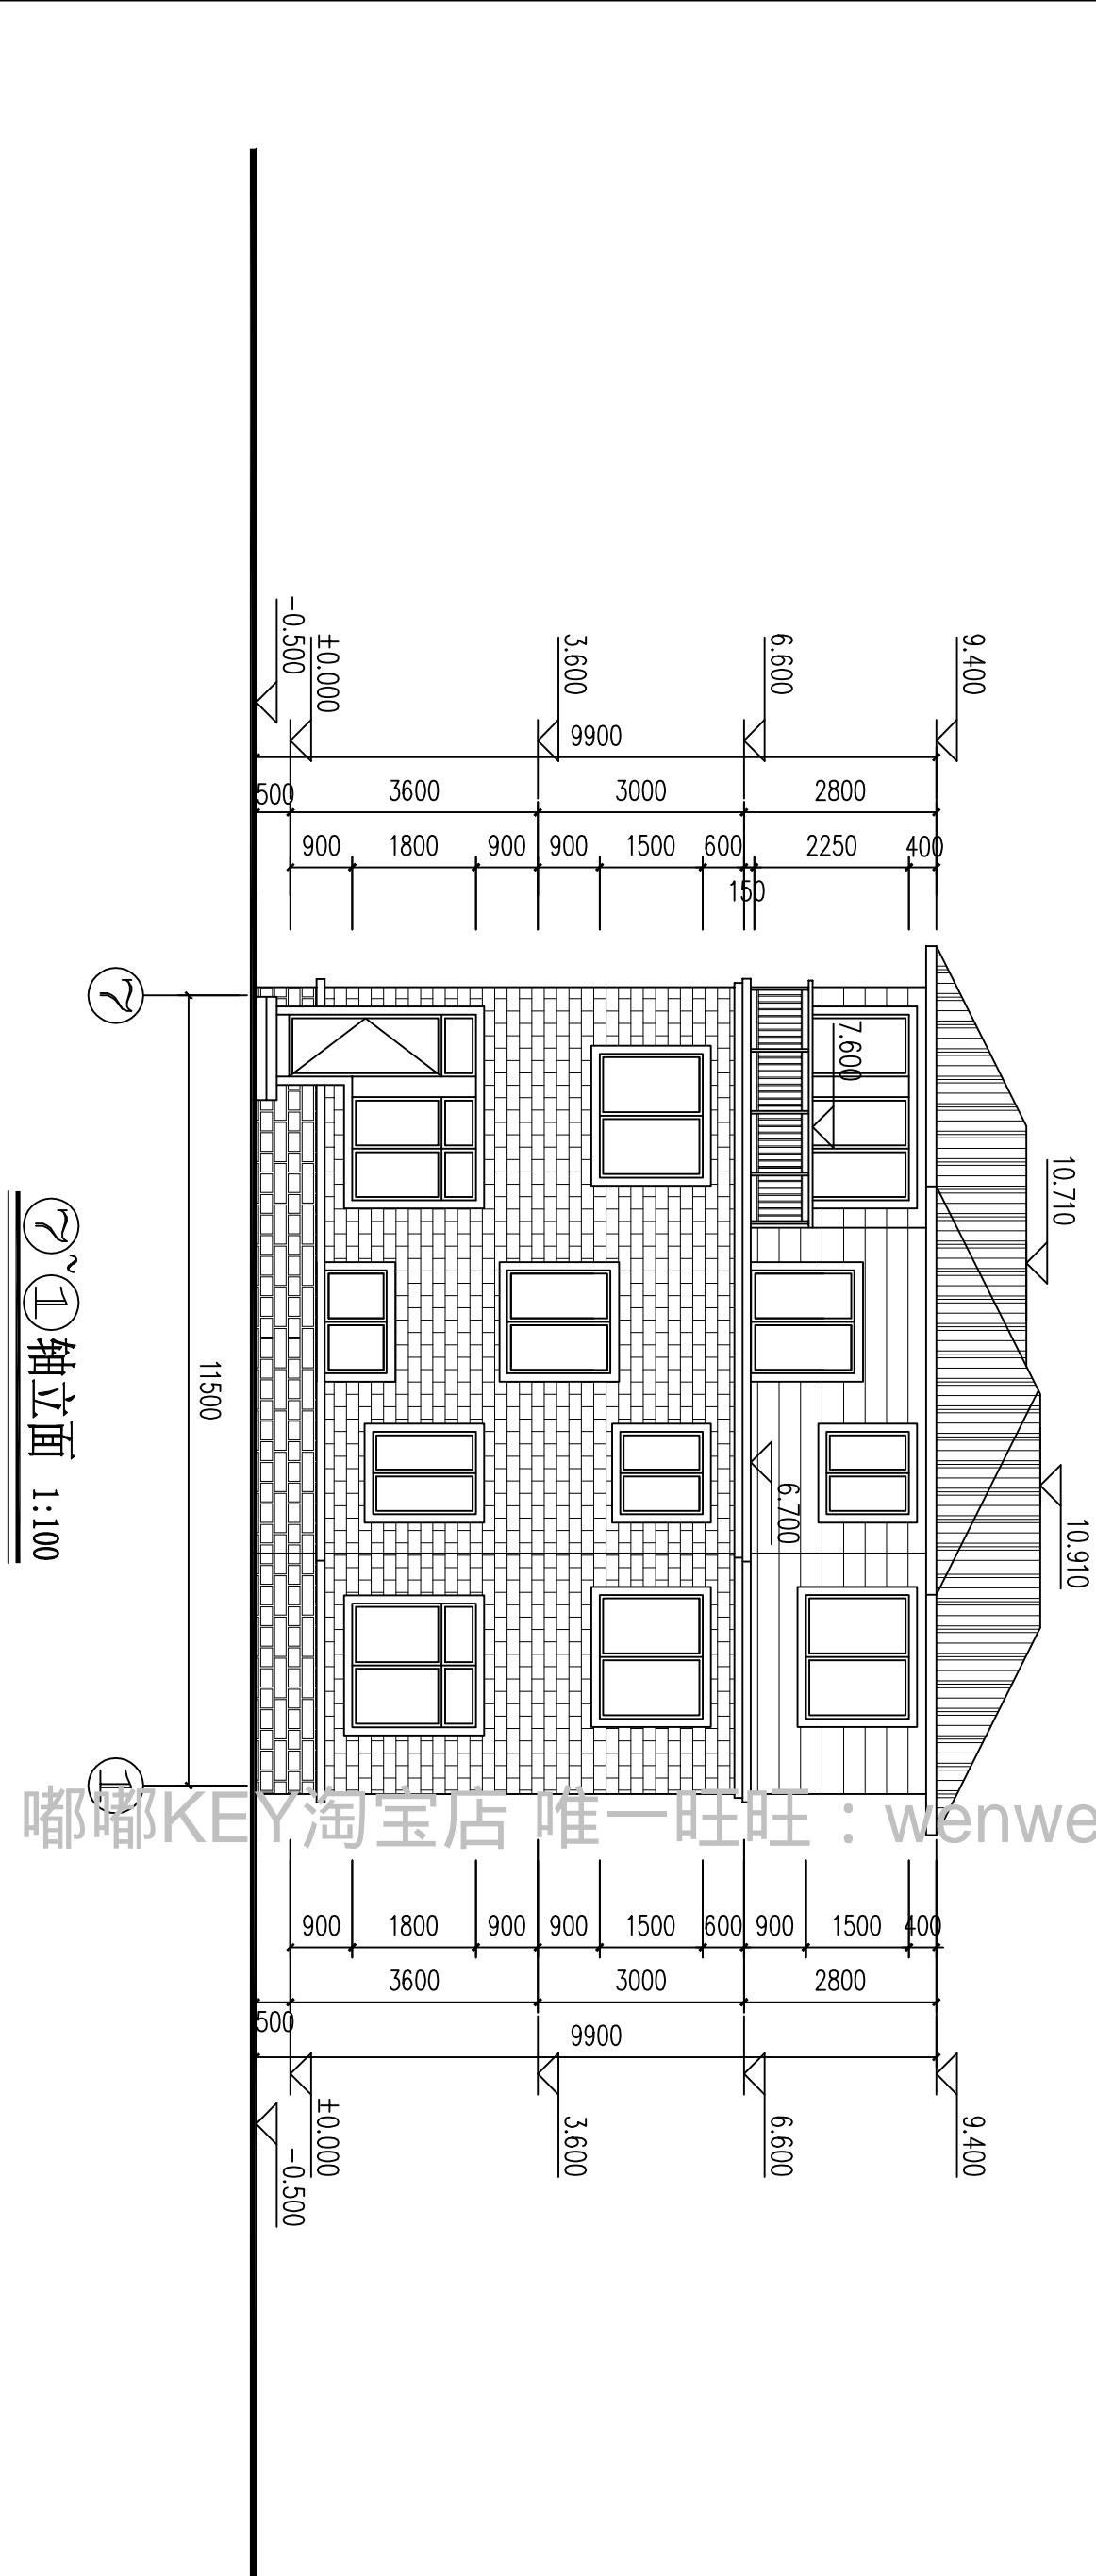

浙江伟东规划建筑设计有限公司		审定	校对	建设单位	工程编号
PLANNING & CONSTRUCTION		审核	设计	工程名称	130平方米户型
未盖本院出图专用章本图纸无效	证书等级	工程负责	制图	图纸名称	出图日期
	乙级	12315c-sy	专业负责	⑦~①轴立面	2010.09
			设计阶段	施工图	图别 建施
					图号 07


结构	通暖
气排	
建给	
水	

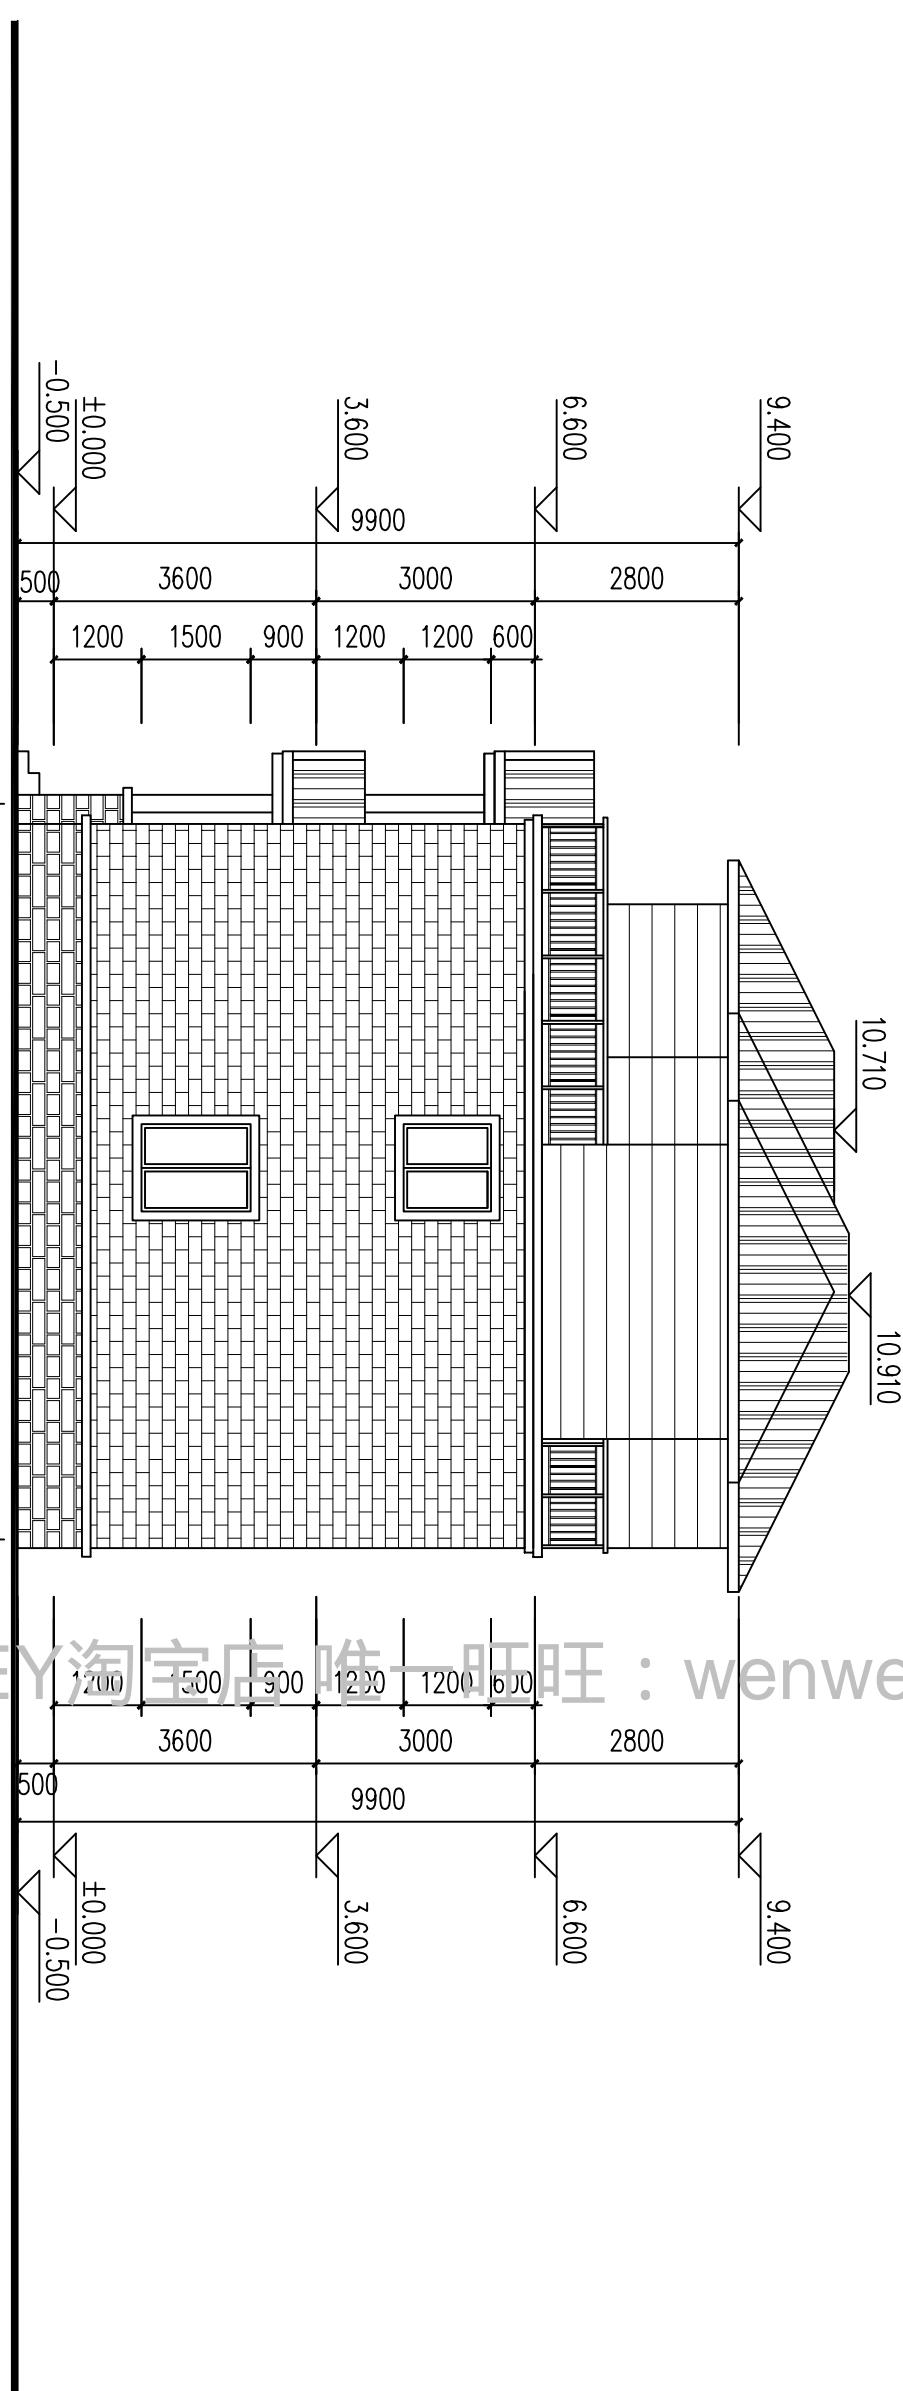

嘟嘟KEY淘宝店 唯一旺旺 : wenweiqiang1014


浙江伟东规划建筑设计有限公司		审定	校对	建设单位	工程编号
PLANNING & CONSTRUCTION	未盖本院出图专用章本图纸无效	审核	设计	工程名称	出图日期
证书等级	工程负责	制图	图纸名称	图别	图号
乙级 12315c-sy	专业负责	设计阶段	施工图	④~⑤轴立面	08

结构	通暖
气排	
给水	

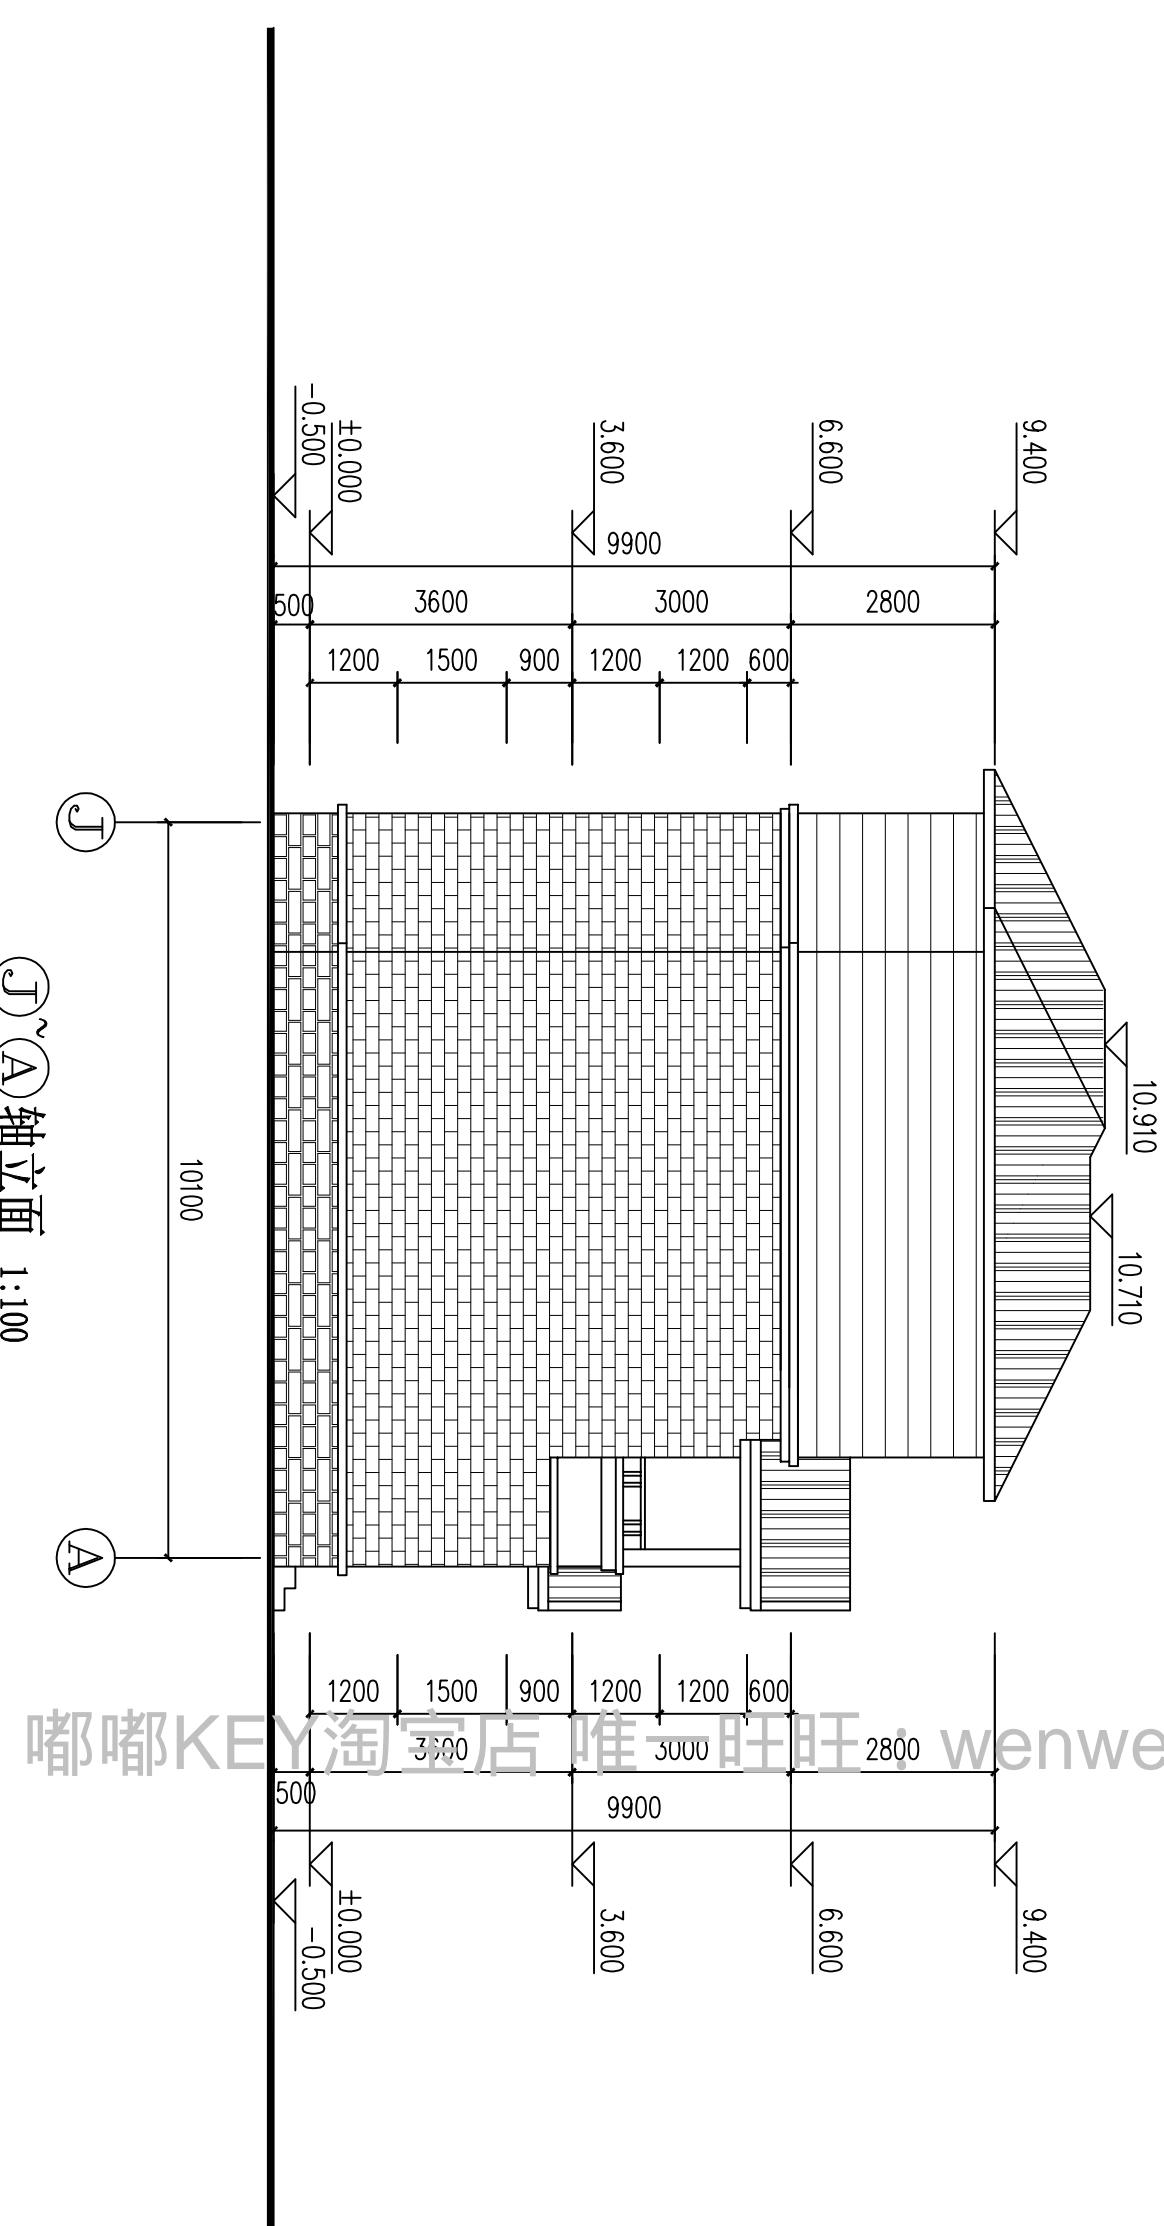


浙江伟东规划建筑设计有限公司		审定	校对	建设单位	工程编号
PLANNING CONSTRUCTION		审核	设计	工程名称	130平方米户型
未盖本院出图专用章本图纸无效	证书等级	工程负责	制图	图纸名称	图别 建施
	乙级 12315c-sy	专业负责	设计阶段	(J~A)轴立面	图号 09

建筑	通暖
结构	
气给	
排水	

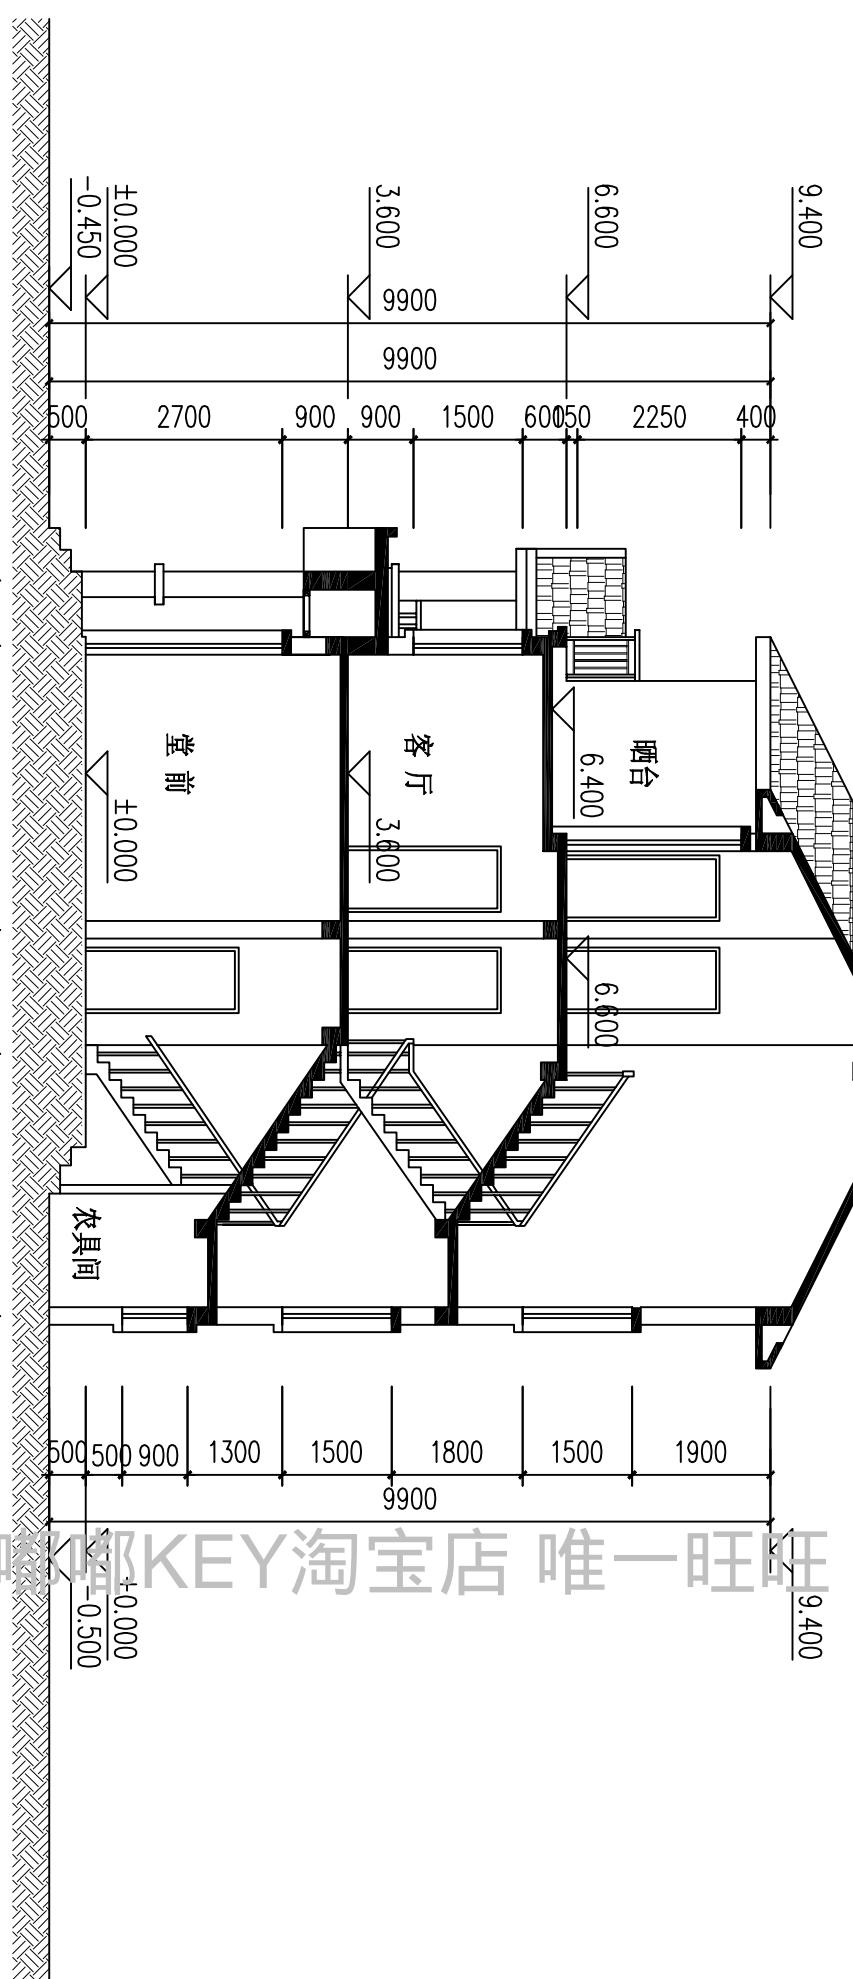


◆浙江伟东规划建筑设计有限公司		审定	校对	建设单位	工程编号
PLANNING & CONSTRUCTION		审核	设计	工程名称	出图日期
未盖本院出图专用章本图纸无效	证书等级	工程负责	制图	130平方米户型	2010.09
乙级 12315c-sy	专业负责	设计阶段	施工图	图别	建施
				图号	10

结构	通暖
气给排	
水排水	
电申	

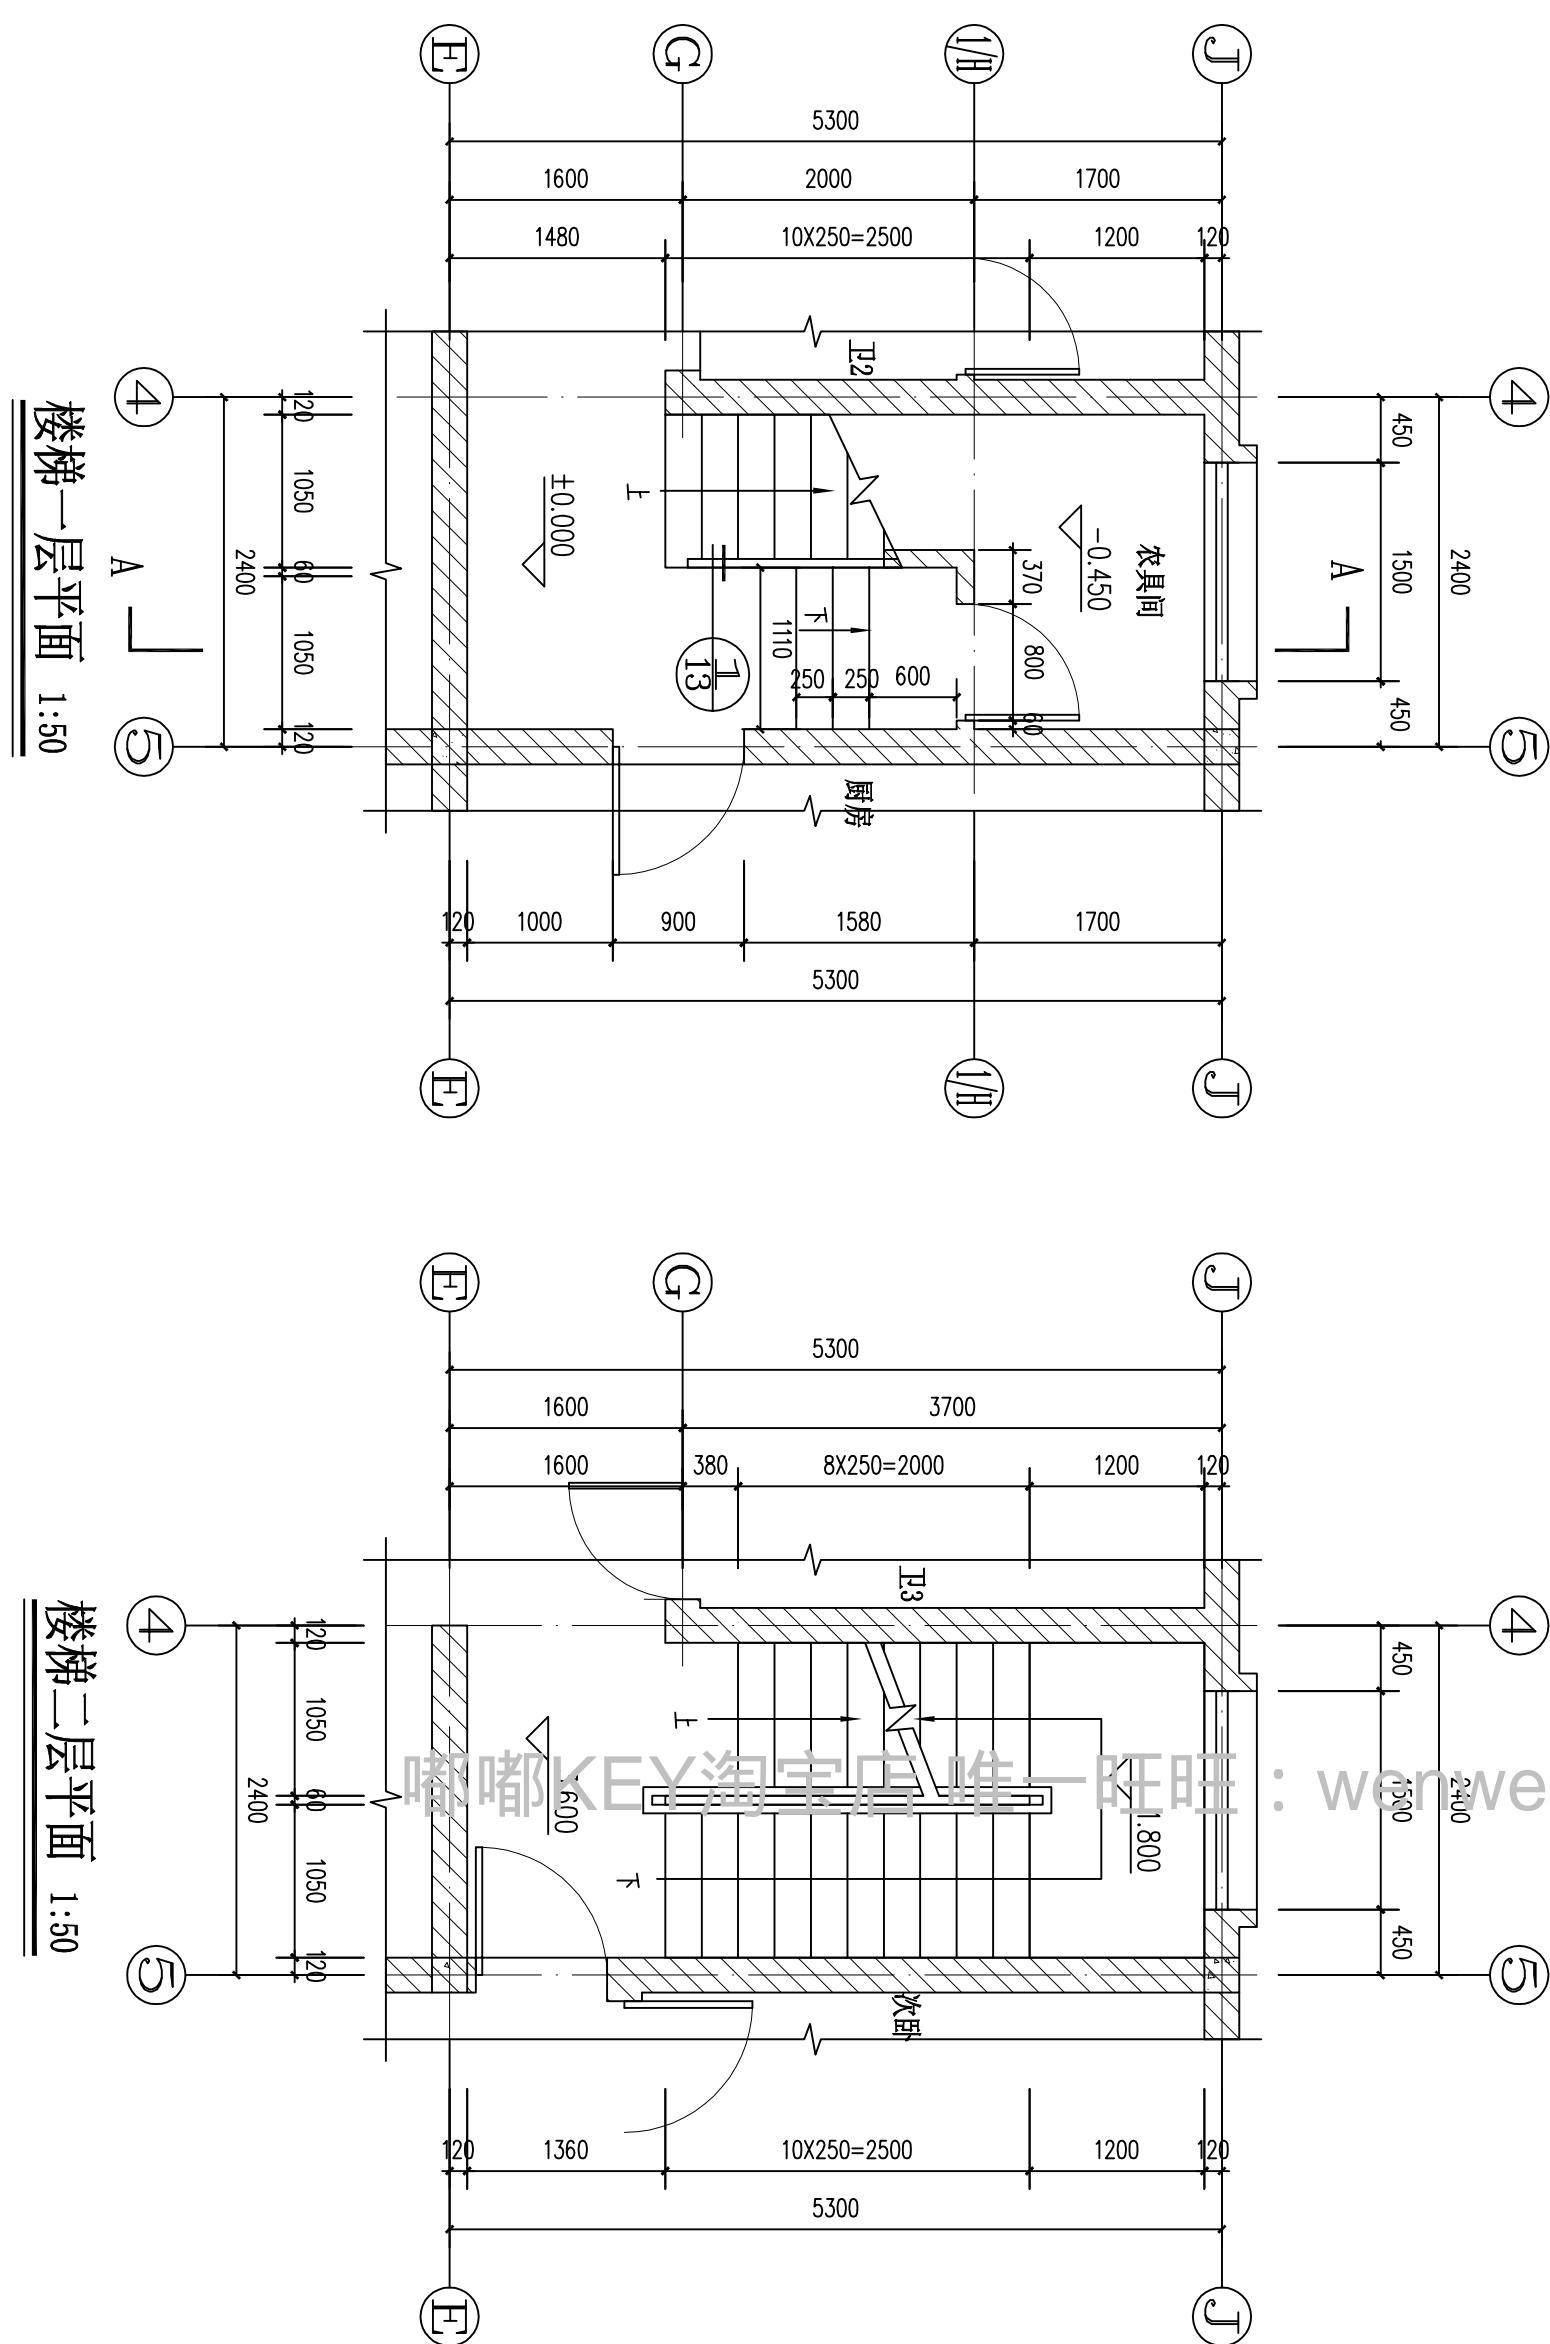


浙江伟东规划建筑设计有限公司		审定	校对	建设单位	工程编号
PLANNING & CONSTRUCTION		审核	设计	工程名称	出图日期
未盖本院出图专用章本图纸无效	证书等级	工程负责	制图	图纸名称	图别
	乙级	12315c-sy	专业负责	设计阶段	施工图
				楼梯大样1	建设施
					图号 11

结构	通暖
气给排	
建筑	
排水	

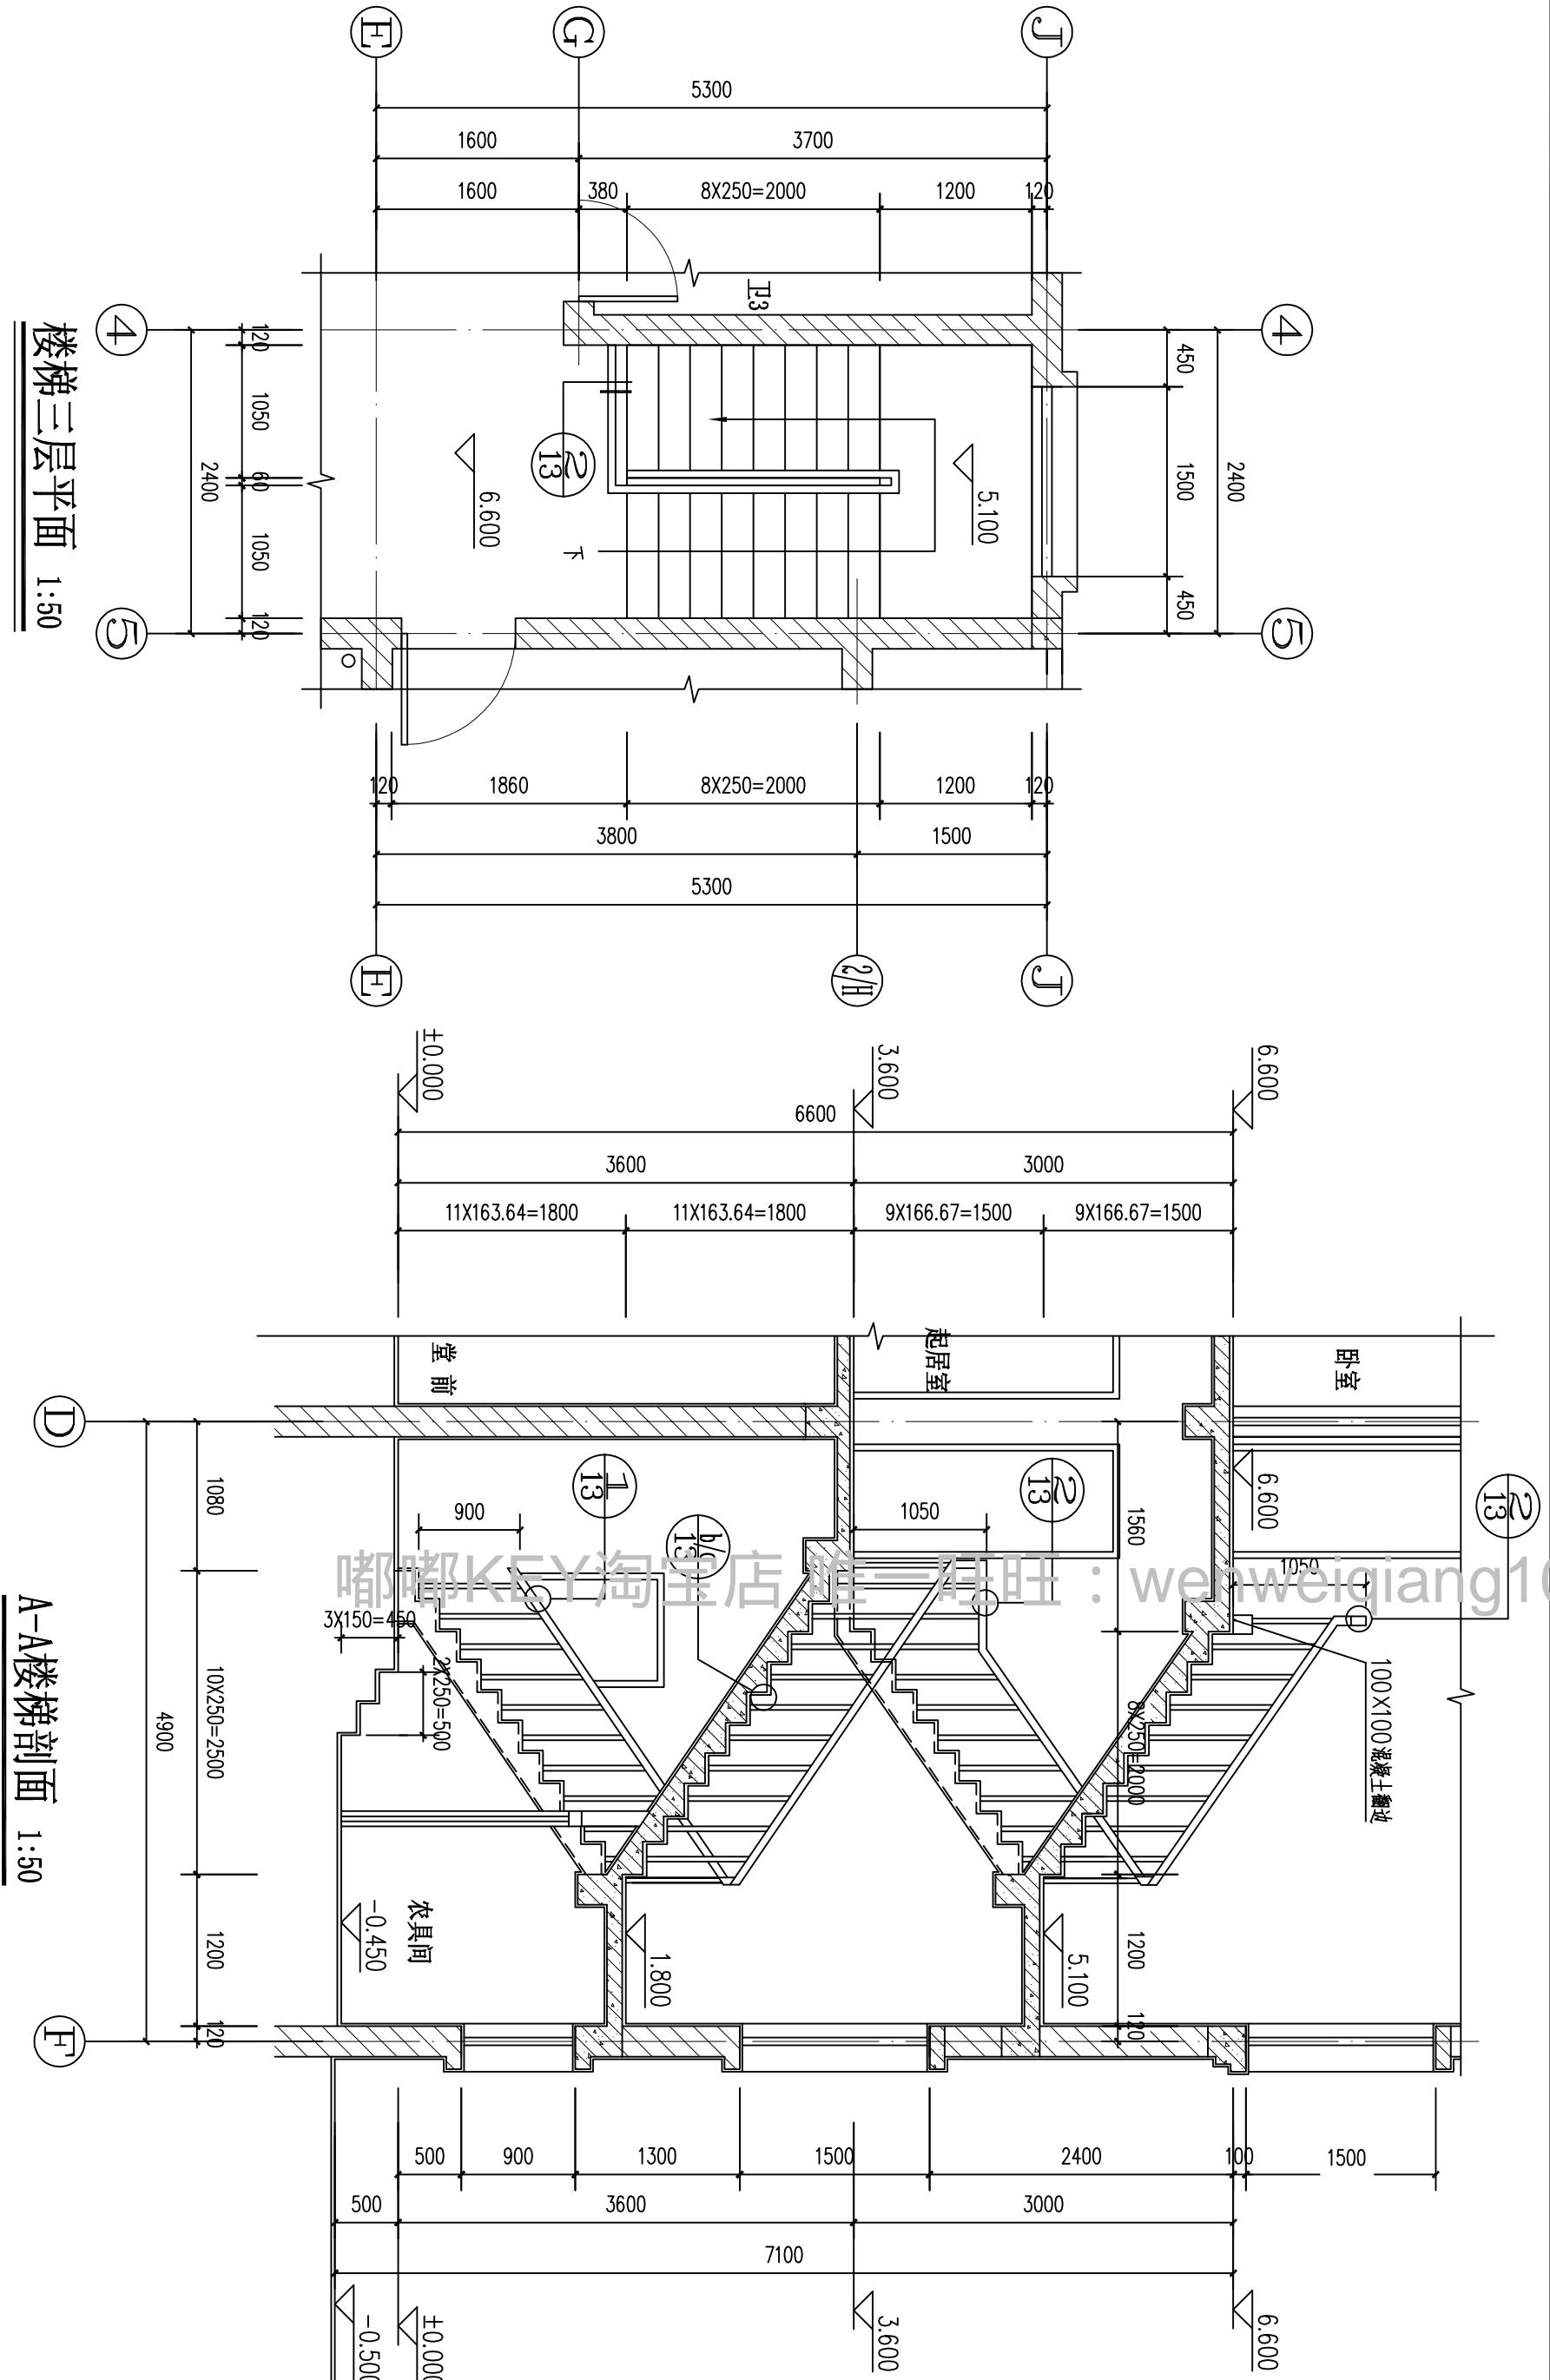

浙江伟东规划建筑设计有限公司		审定	校对	建设单位	工程编号
PLANNING	CONSTRUCTION	审核	设计	工程名称	110平方米户型
未盖本院出图专用章本图纸无效	证书等级	制图	工程负责	图纸名称	出图日期
乙级 123156-sy	专业负责	设计阶段	施工图	楼梯大样2	图别 建施
					图号 12

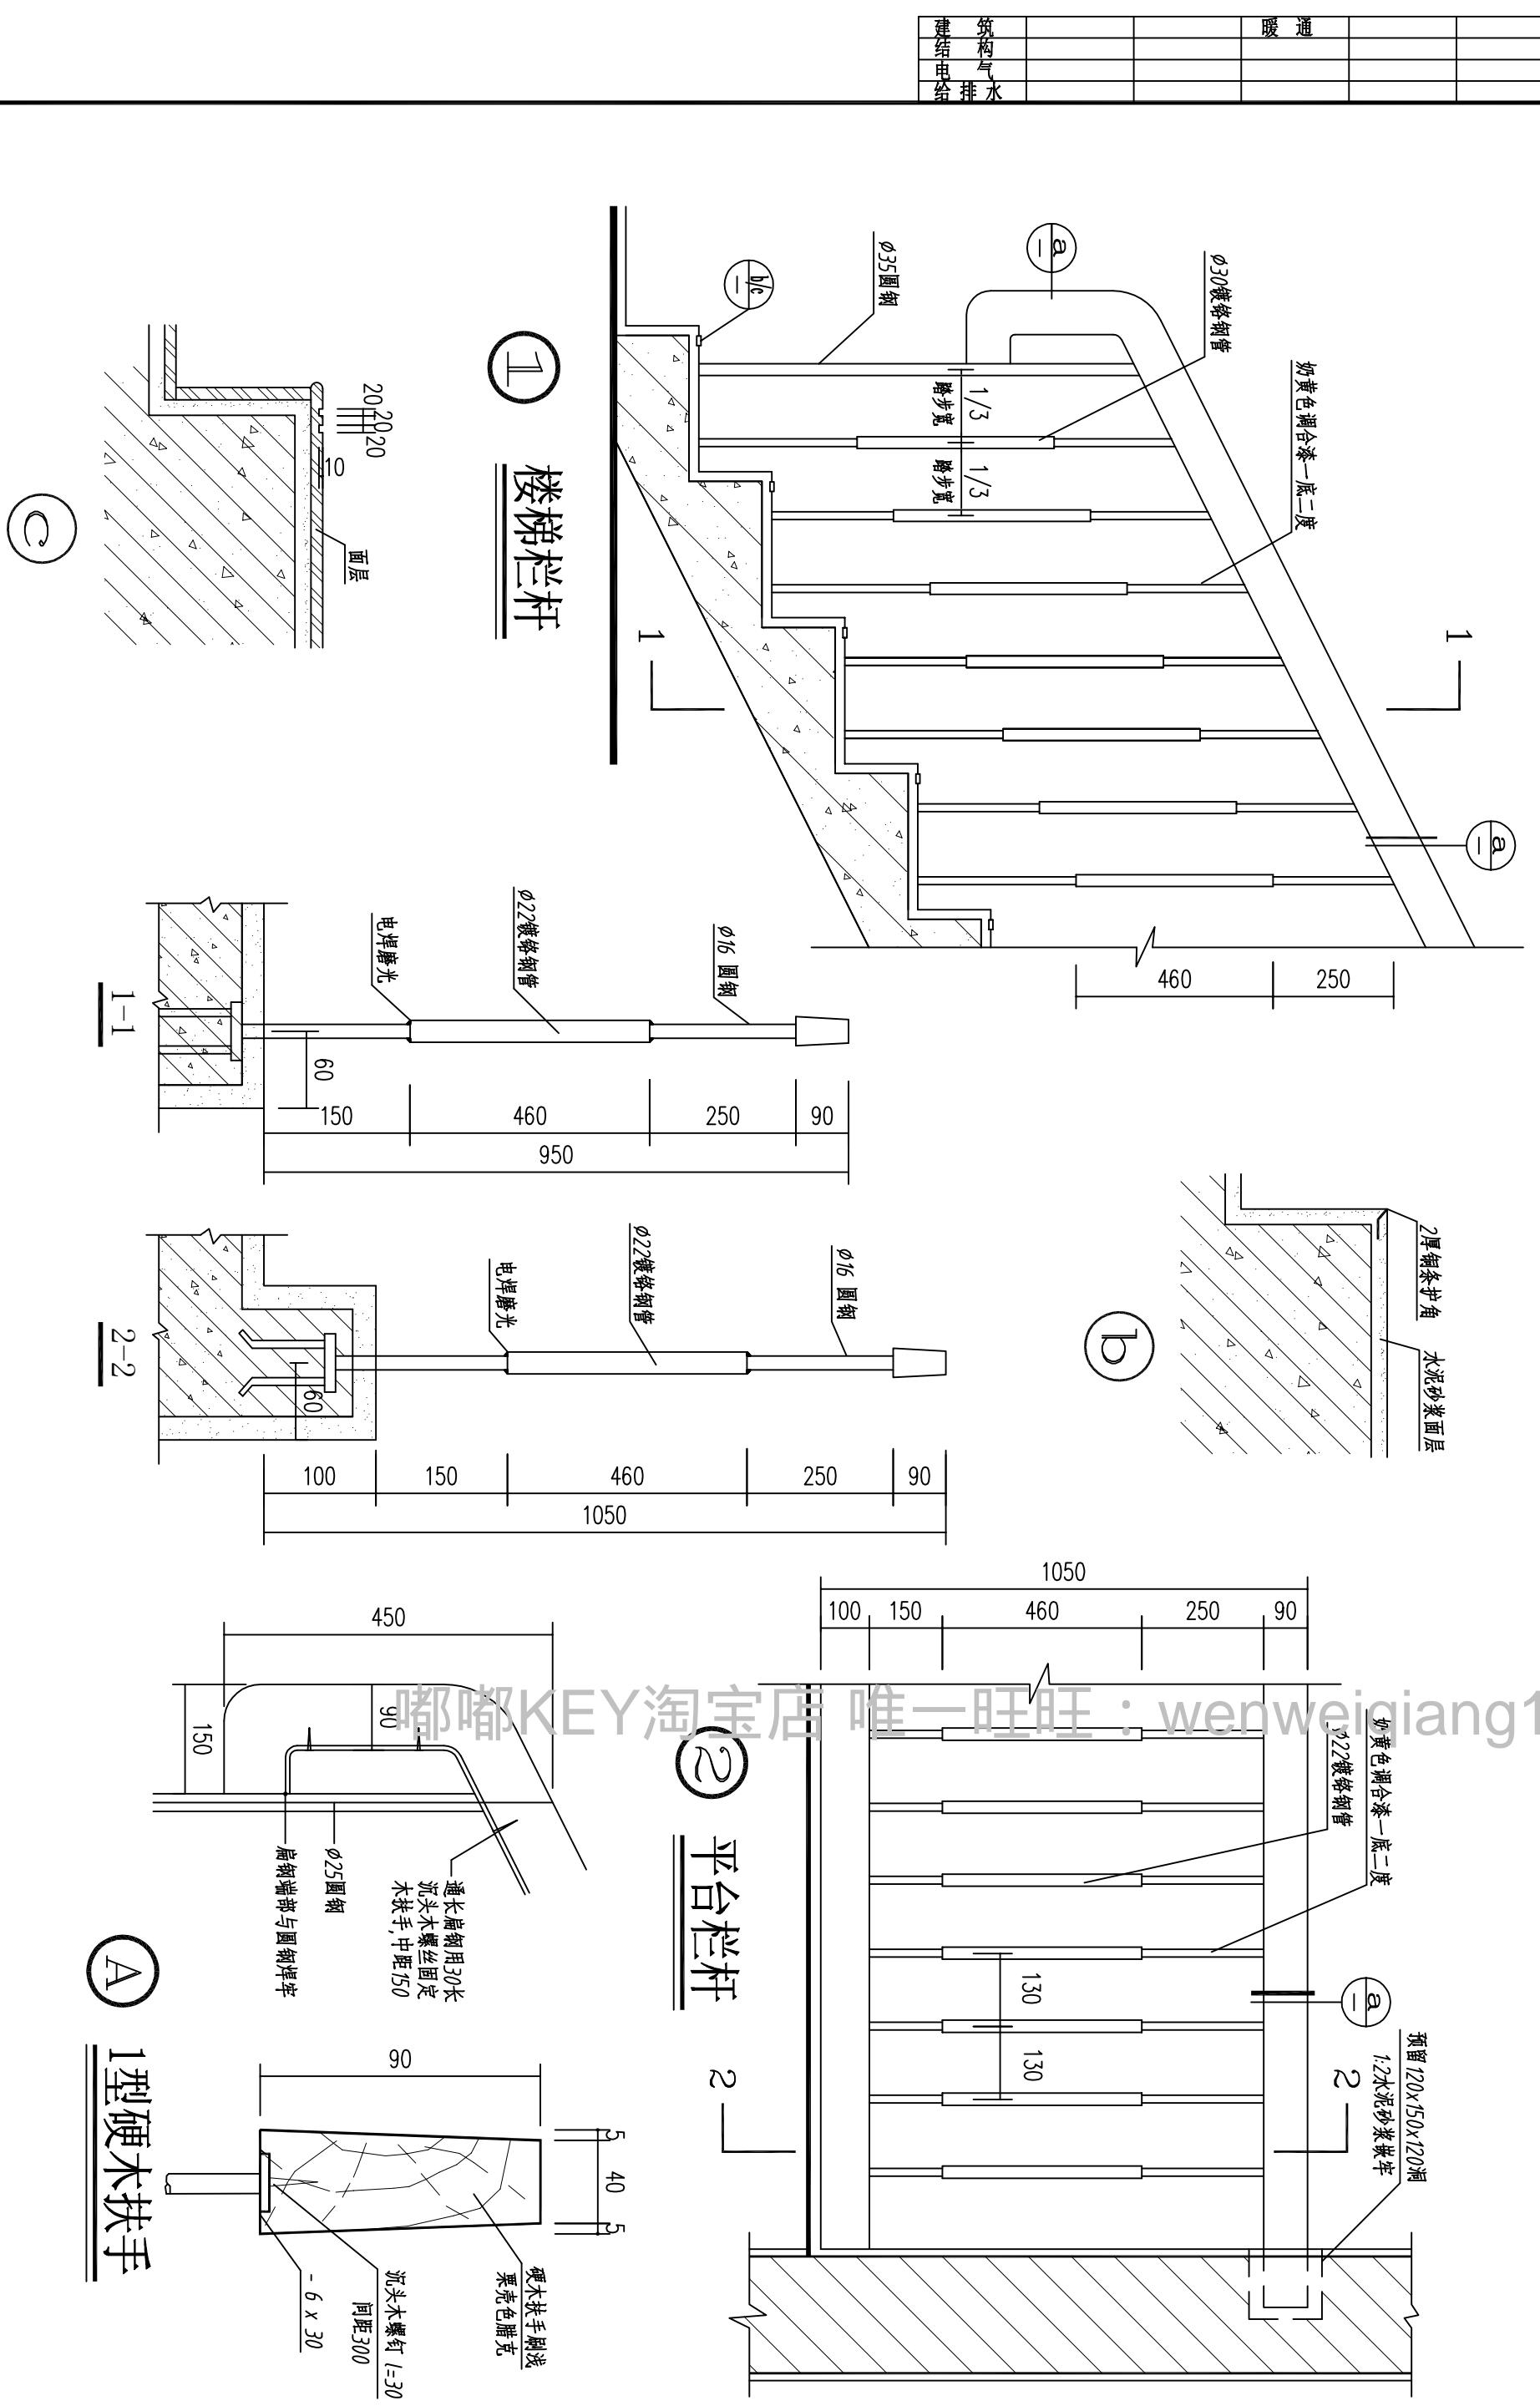

◆浙江伟东规划设计建筑设计有限公司
PLANNING & CONSTRUCTION

未盖本院出图专用章本图纸无效

证书等级
乙级 123156-sy

审定
工程负责
专业负责








校对
制图
设计阶段
施工图

建设单位
工程名称
图纸名称
图号

工程编号
出图日期
图别
建设施







13

结构	通
建筑	暖

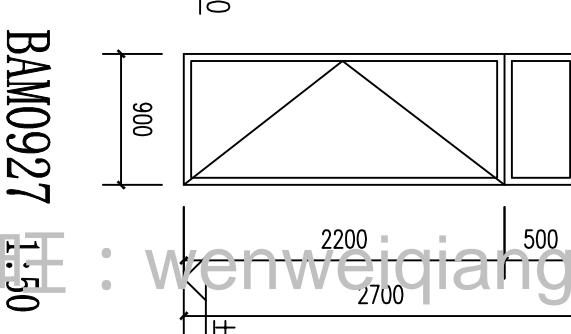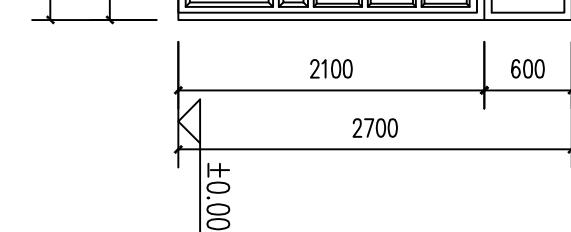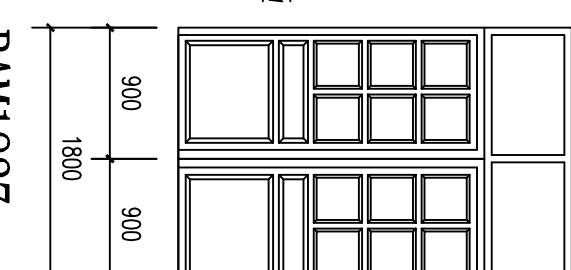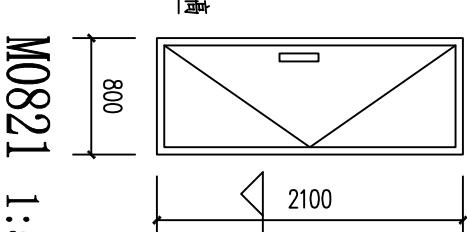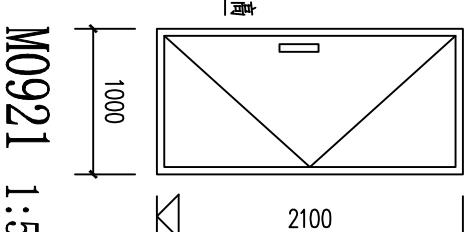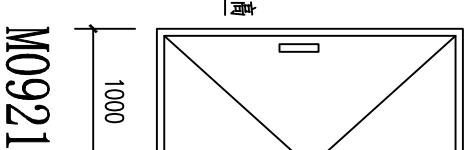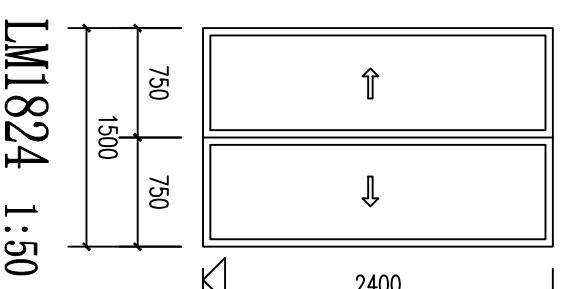


门窗表

类型	设计编号	洞口尺寸(mm)	数量			图集选用	备注
			1层	2层	3层	合计	
BAM1827	1800X2700	1			1	1	详见建施-14 保安门甲方自理
BAM0927	900X2700	1			1	1	详见建施-14 保安门甲方自理
LM1824	1800X2400		1	2	3	6	详见建施-14 铝合金推拉门
M0818	800X1800	1			1	1	参见M0821 单扇平开木夹板门
M0821	800X2100	2	2	1	5	10	详见建施-14 单扇平开木夹板门
M0921	900X2100	3	4	3	10	27	详见建施-14 铝合金推拉窗
LC1215	1200X1500	2			2	2	详见建施-14 铝合金推拉窗
LC1212	1200X1200	2	1	3	3	6	详见建施-14 铝合金推拉窗
LC1509	1500X900	1			1	1	详见建施-14 铝合金推拉窗
LC1515	1500X1500		1	1	2	3	详见建施-14 铝合金推拉窗
LC1518	1500X1800	1			1	1	详见建施-14 铝合金推拉窗
LC1818	1800X1800	2	4	2	8	14	详见建施-14 铝合金推拉窗
LC2622	2600X2200	1			1	1	详见建施-14 铝合金推拉窗

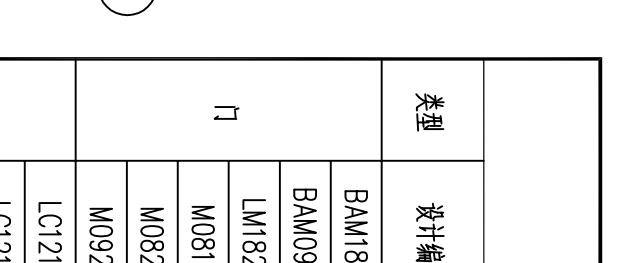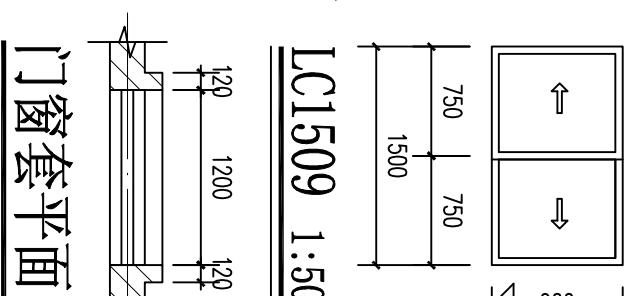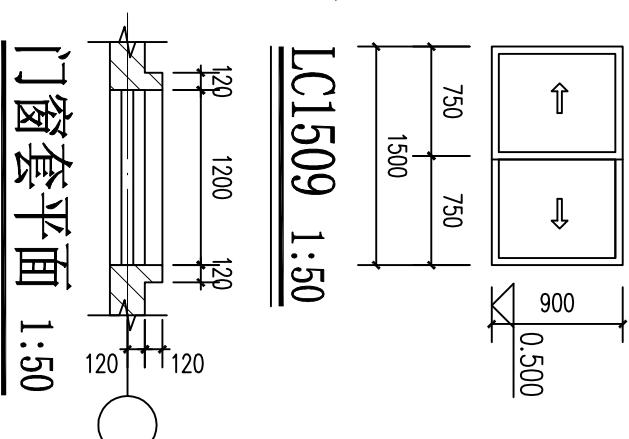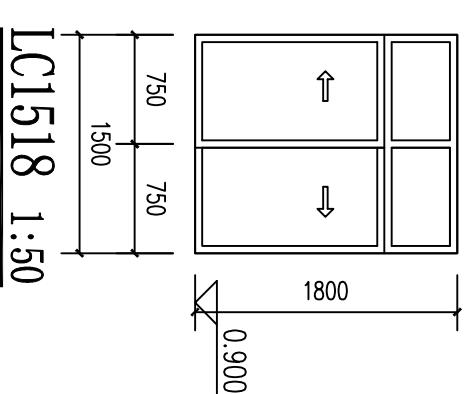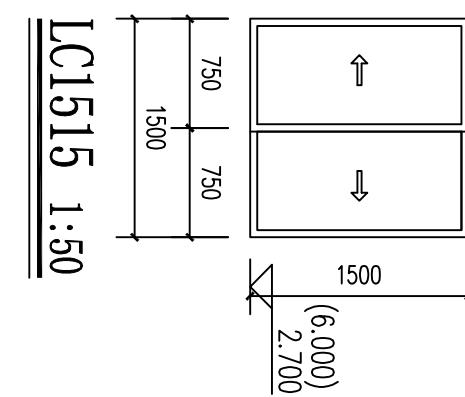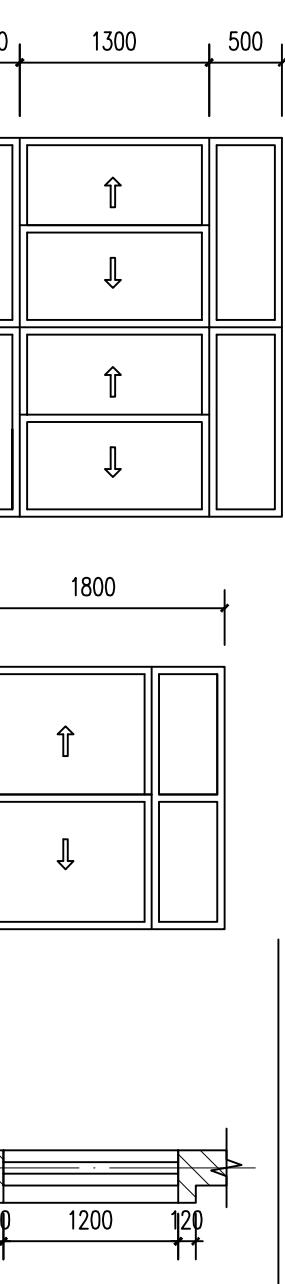


1) 选用的门窗配件颜色、材质、样式应与门窗主体相匹配。
2) 非标门窗的开启方式及立面分格详见划线示意图(或立面图),生产厂家应根据该图再绘制出构造安装详图(门窗的加工尺寸,应按《建筑门窗洞口尺寸系列》GB50824-86,扣除墙面装修材料的厚度,按净尺寸加工),经设计人签字后字后确定。
3) 各种编号的非标门窗套准样规格(系列)应由生产厂家根据门窗洞口尺寸依据相应规范和规定计算后选用。
4) 厨房、餐厅应增设隐形纱窗防蚊蝇。

门窗套平面 1:50

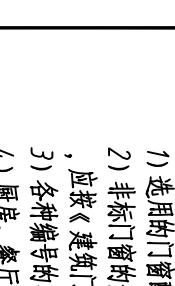

门窗套剖面 1:50

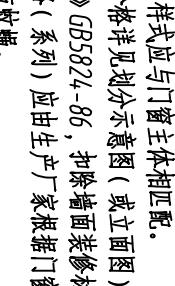

◆ 浙江伟东规划设计建筑设计有限公司

PLANNING & CONSTRUCTION

未盖本院出图专用章本图纸无效

证书等级

审核

工程负责

制图

设计

校对

建设单位

工程名称

110平方米户型

出图日期

2010.09


图别

建设

图号


14

结构	暖通
气排	
给水	
排水	

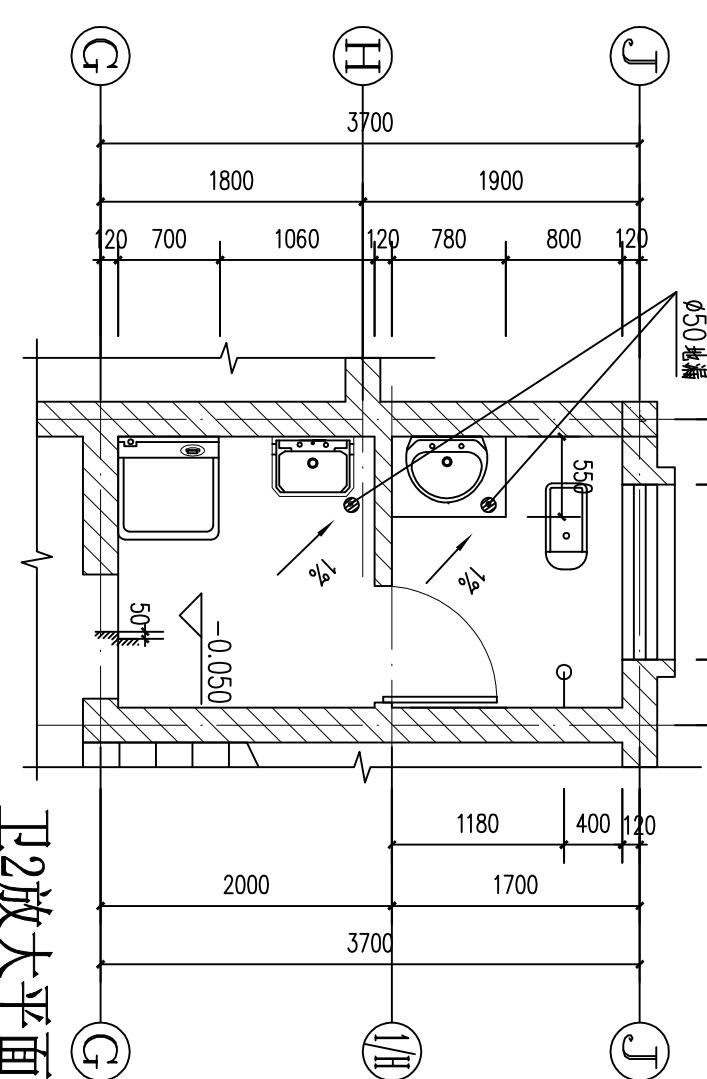


I-I 放大平面 1:50

注：1、本图所示地漏位置均以水施图为准。

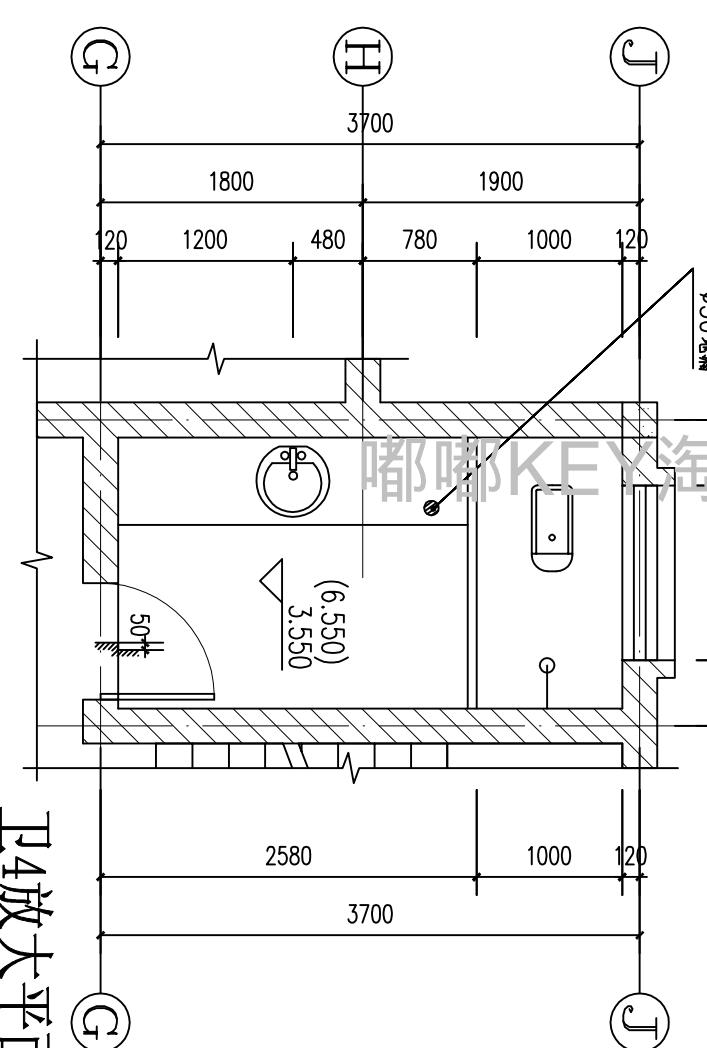


I-I 放大平面 1:50

注：1、本图所示地漏位置均以水施图为准。

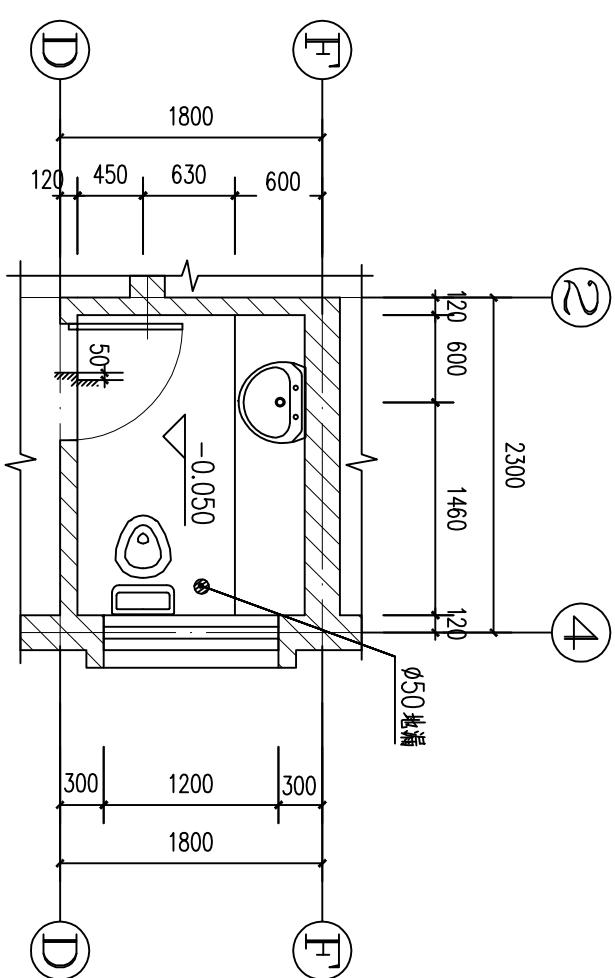

II-II 放大平面 1:50

注：1、本图所示地漏位置均以水施图为准。

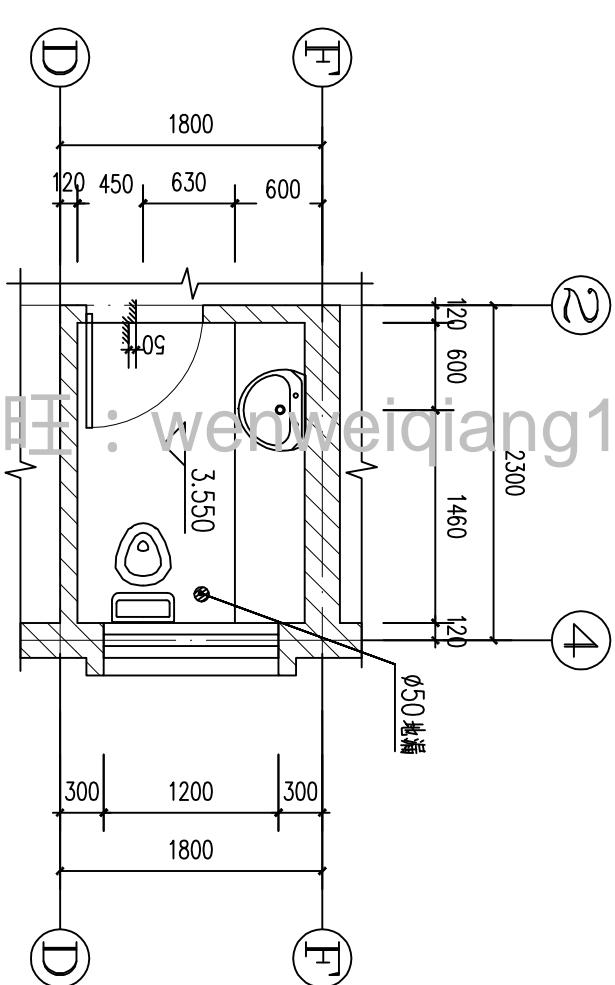


II-II 放大平面 1:50

注：1、本图所示地漏位置均以水施图为准。

注：1、本图所示地漏位置均以水施图为准。


注：1、本图所示地漏位置均以水施图为准。


浙江伟东规划建筑设计有限公司		审定	校对	建设单位	工程编号
PLANNING & CONSTRUCTION		审核	设计	工程名称	110平方米户型
未盖本院出图专用章本图纸无效	证书等级	制图	工程负责	图纸名称	出图日期 2010.09
乙级 123156-sy	专业负责	设计阶段	施工图	图别 建施	图号 15

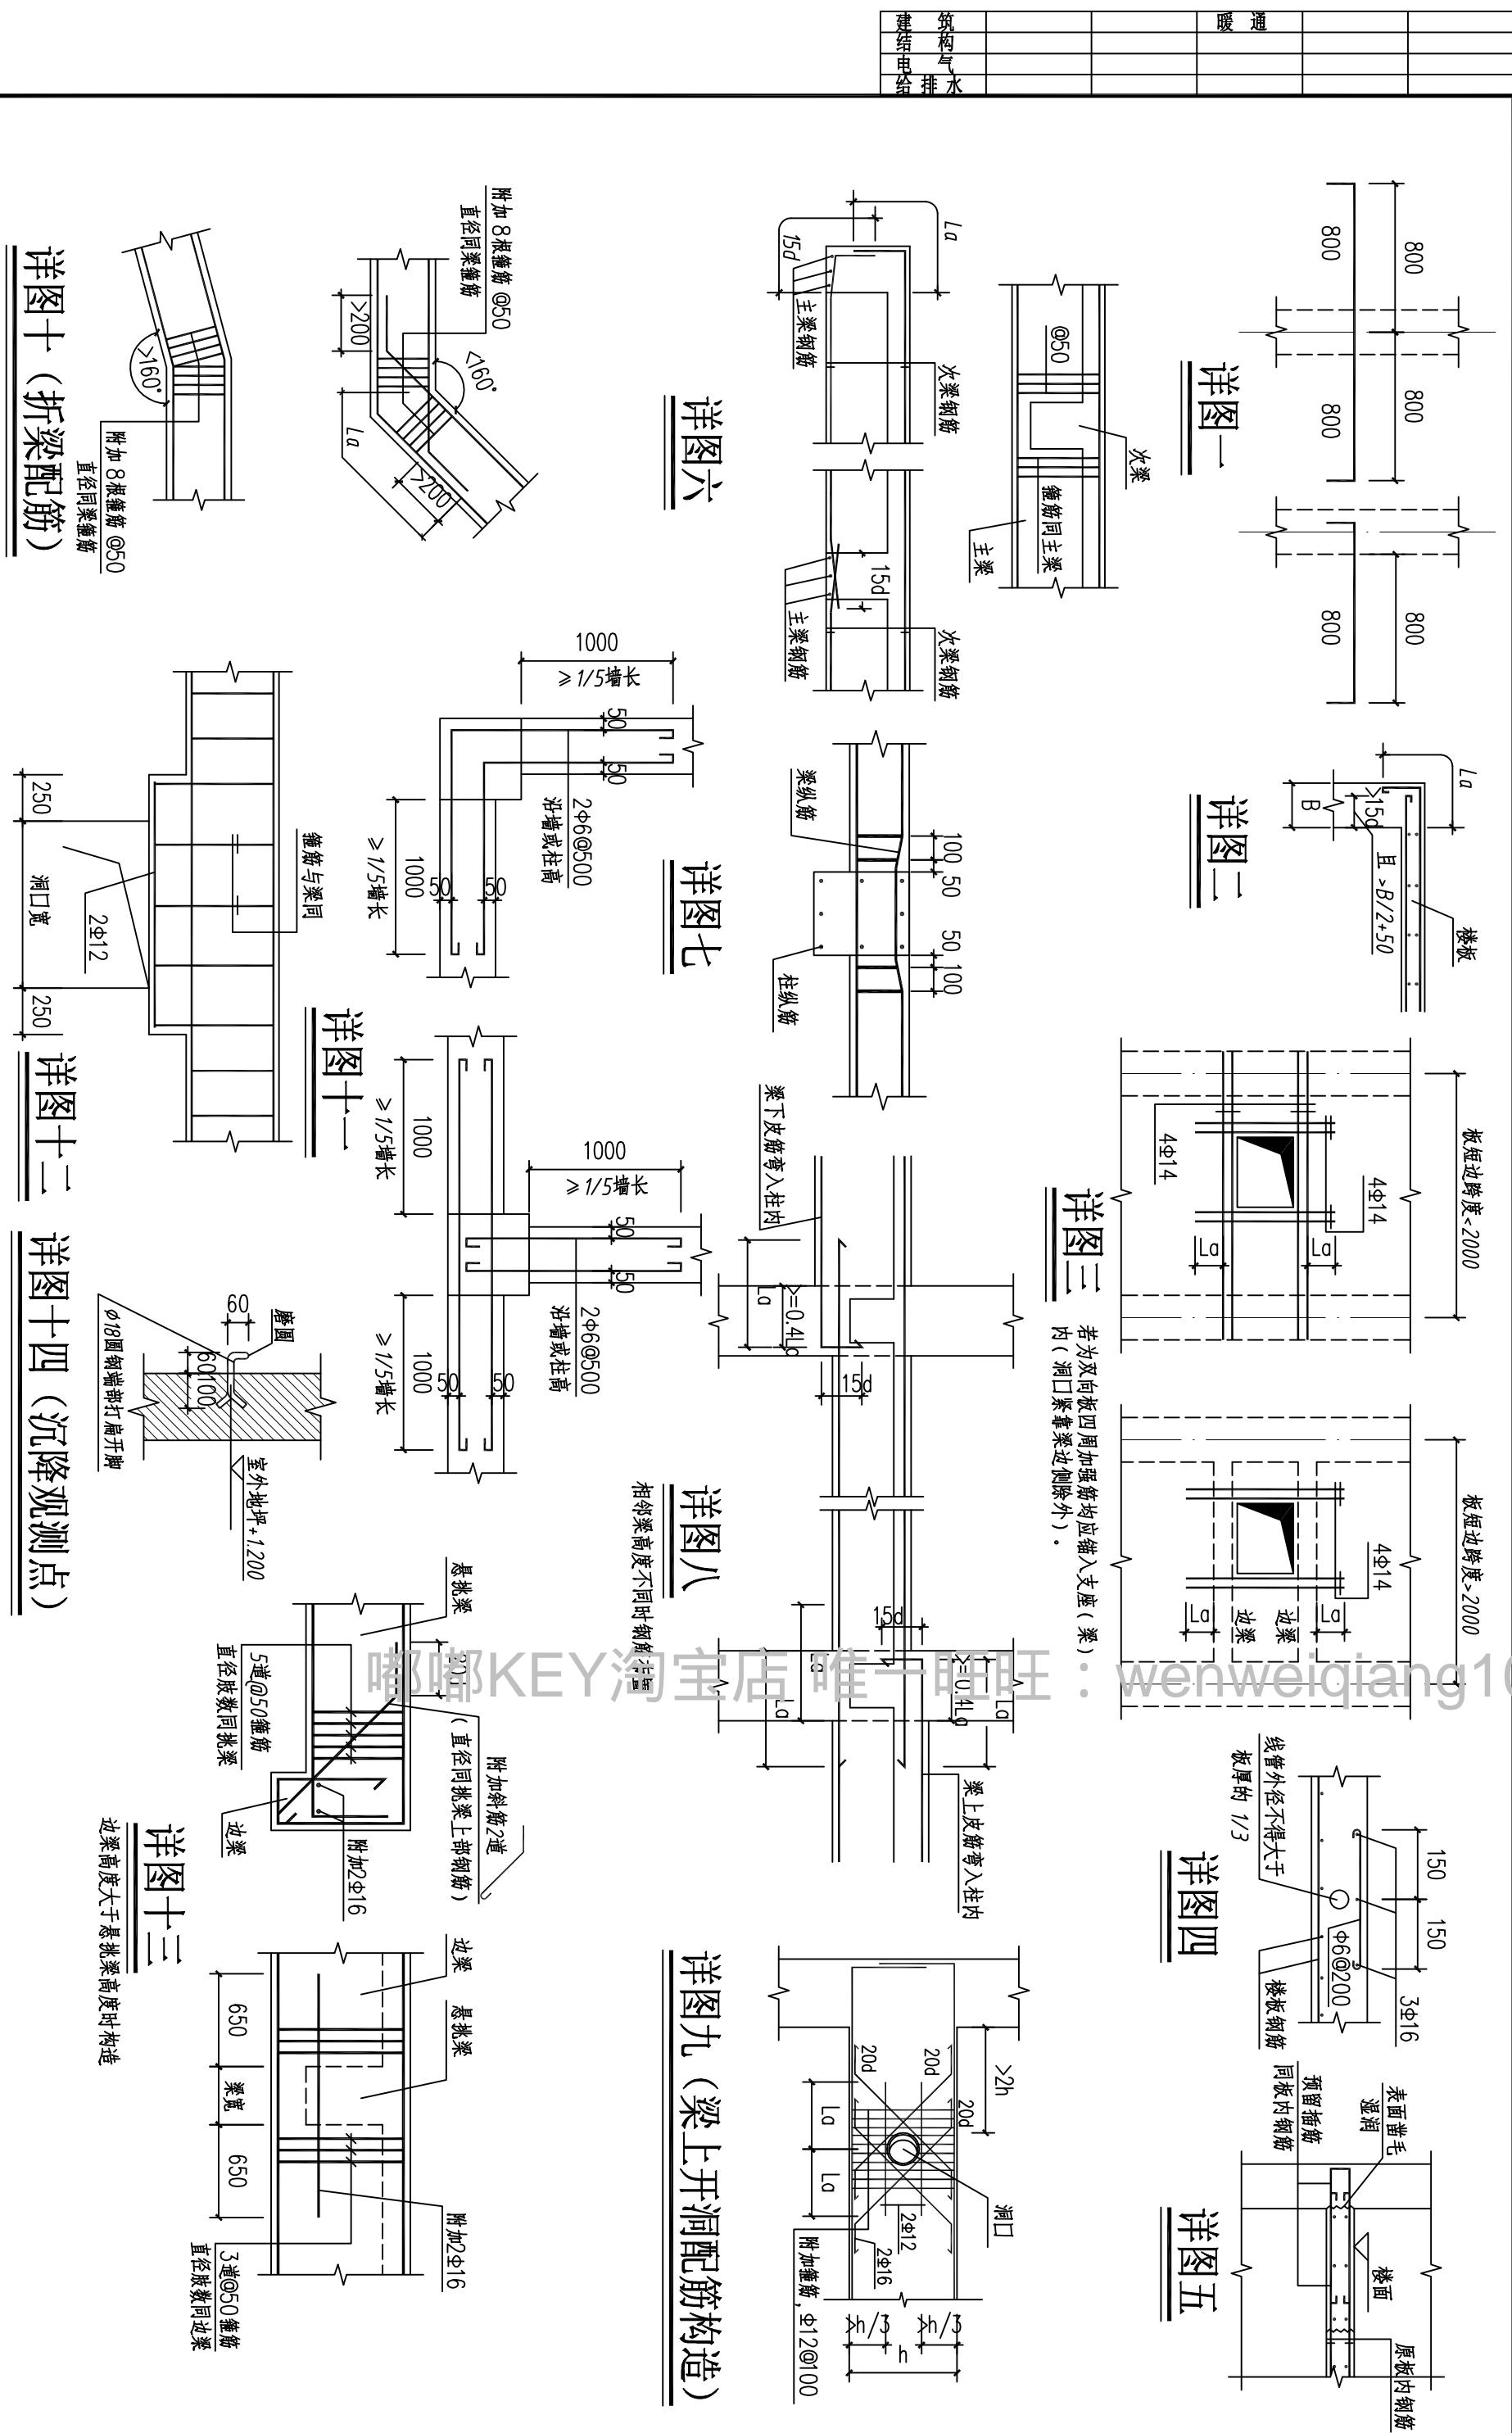

浙江伟东规划建筑设计有限公司		审定	校对	建设单位	工程编号
PLANNING & CONSTRUCTION		审核	设计	工程名称	出图日期
未盖本院出图专用章本图纸无效	证书等级	工程负责	制图	图纸名称	图别 结施
	乙级 12315c-sy	专业负责	设计阶段	施工图	结构构造详图 图号 02

建筑	气排	通暖
结申	水给	
构排		
建申	水给	
构排		

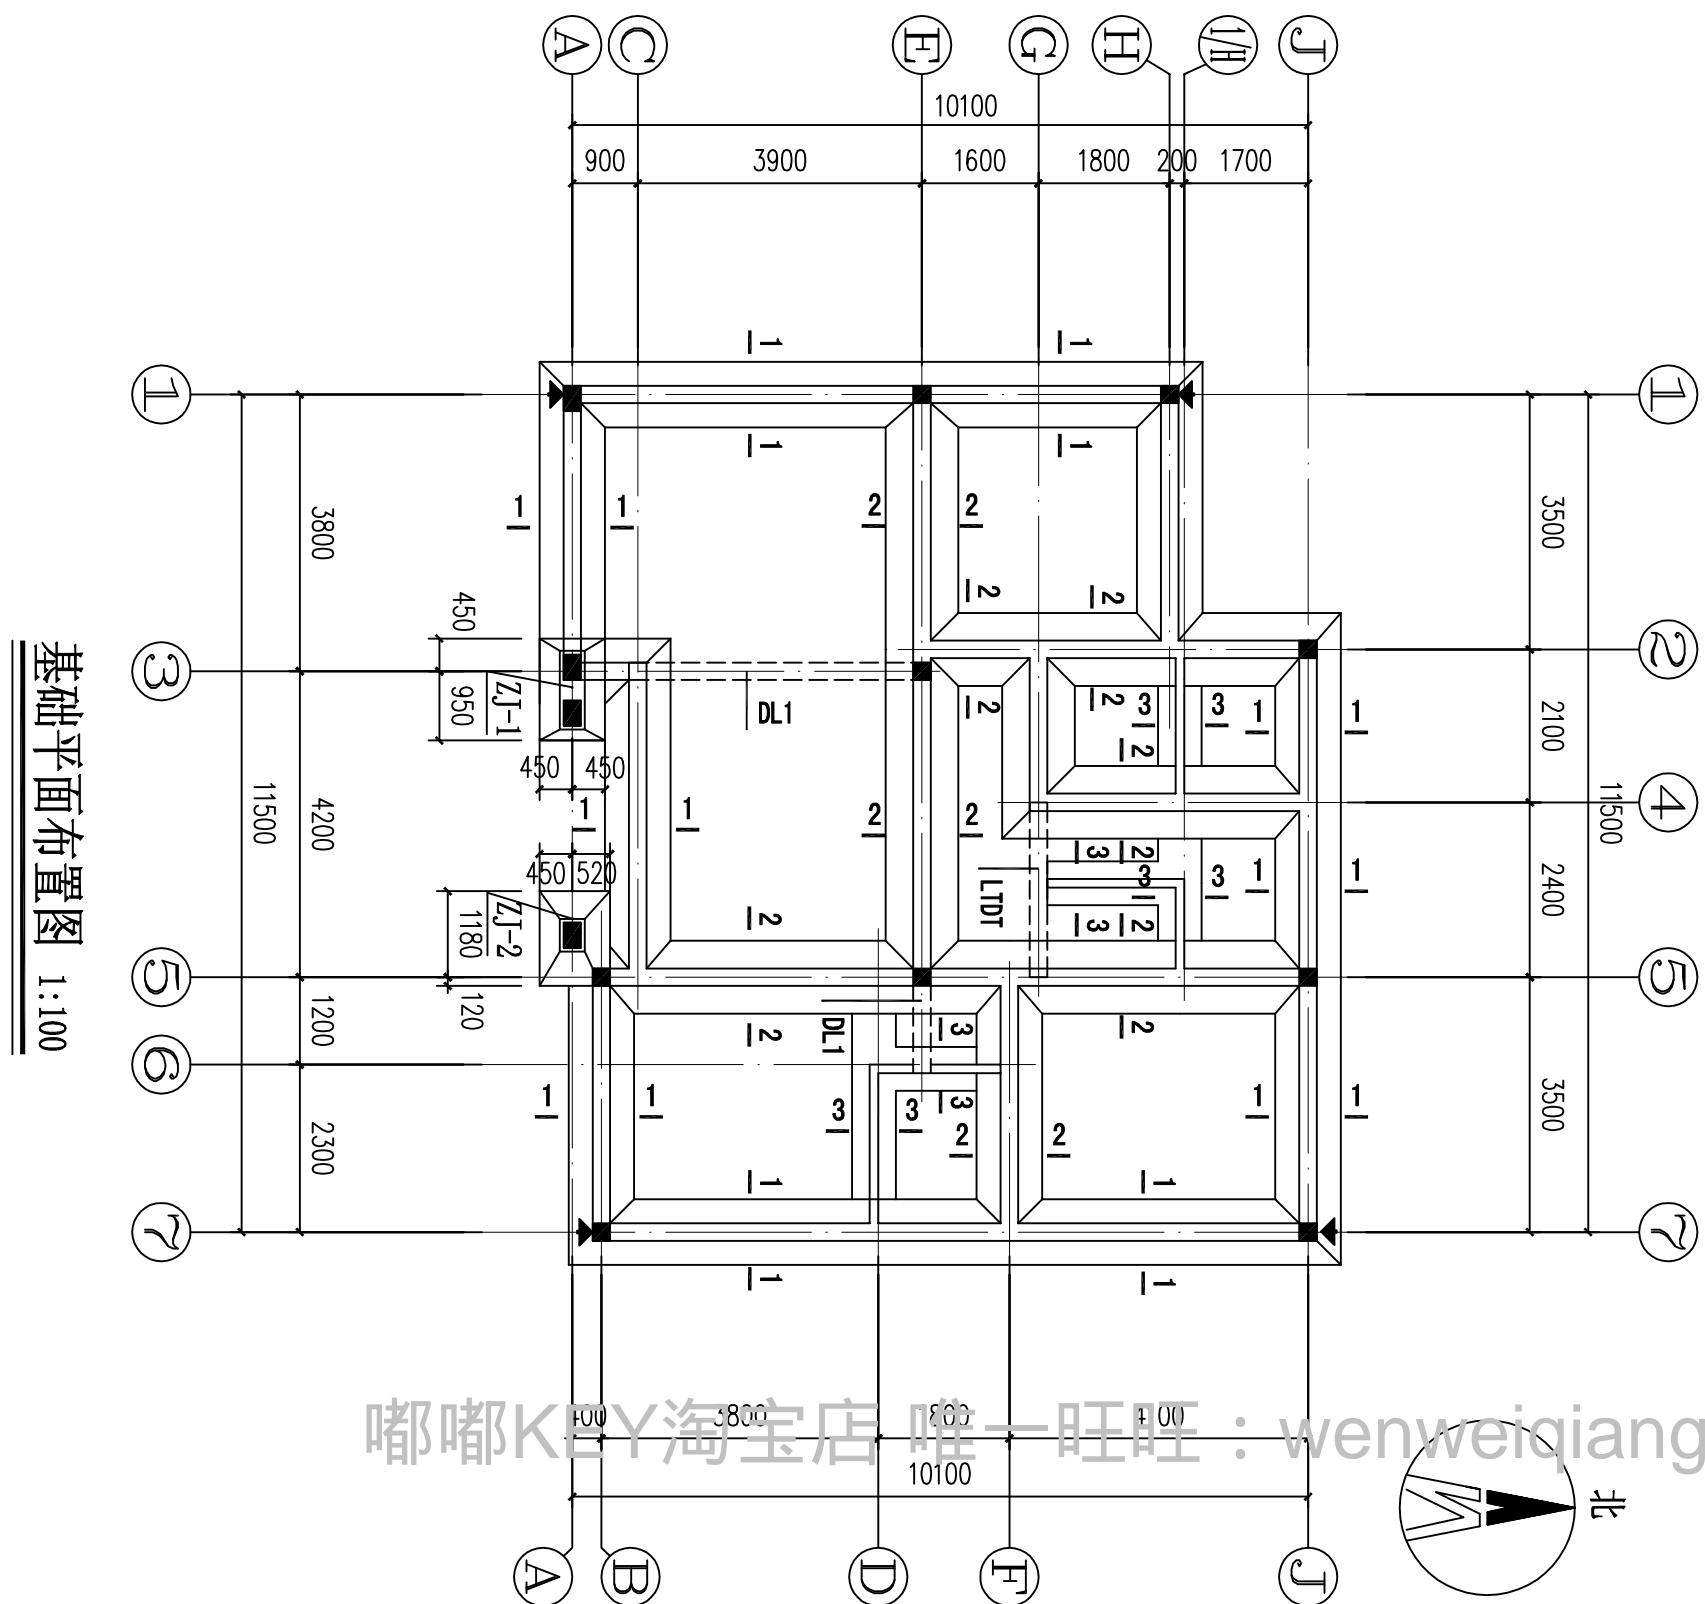

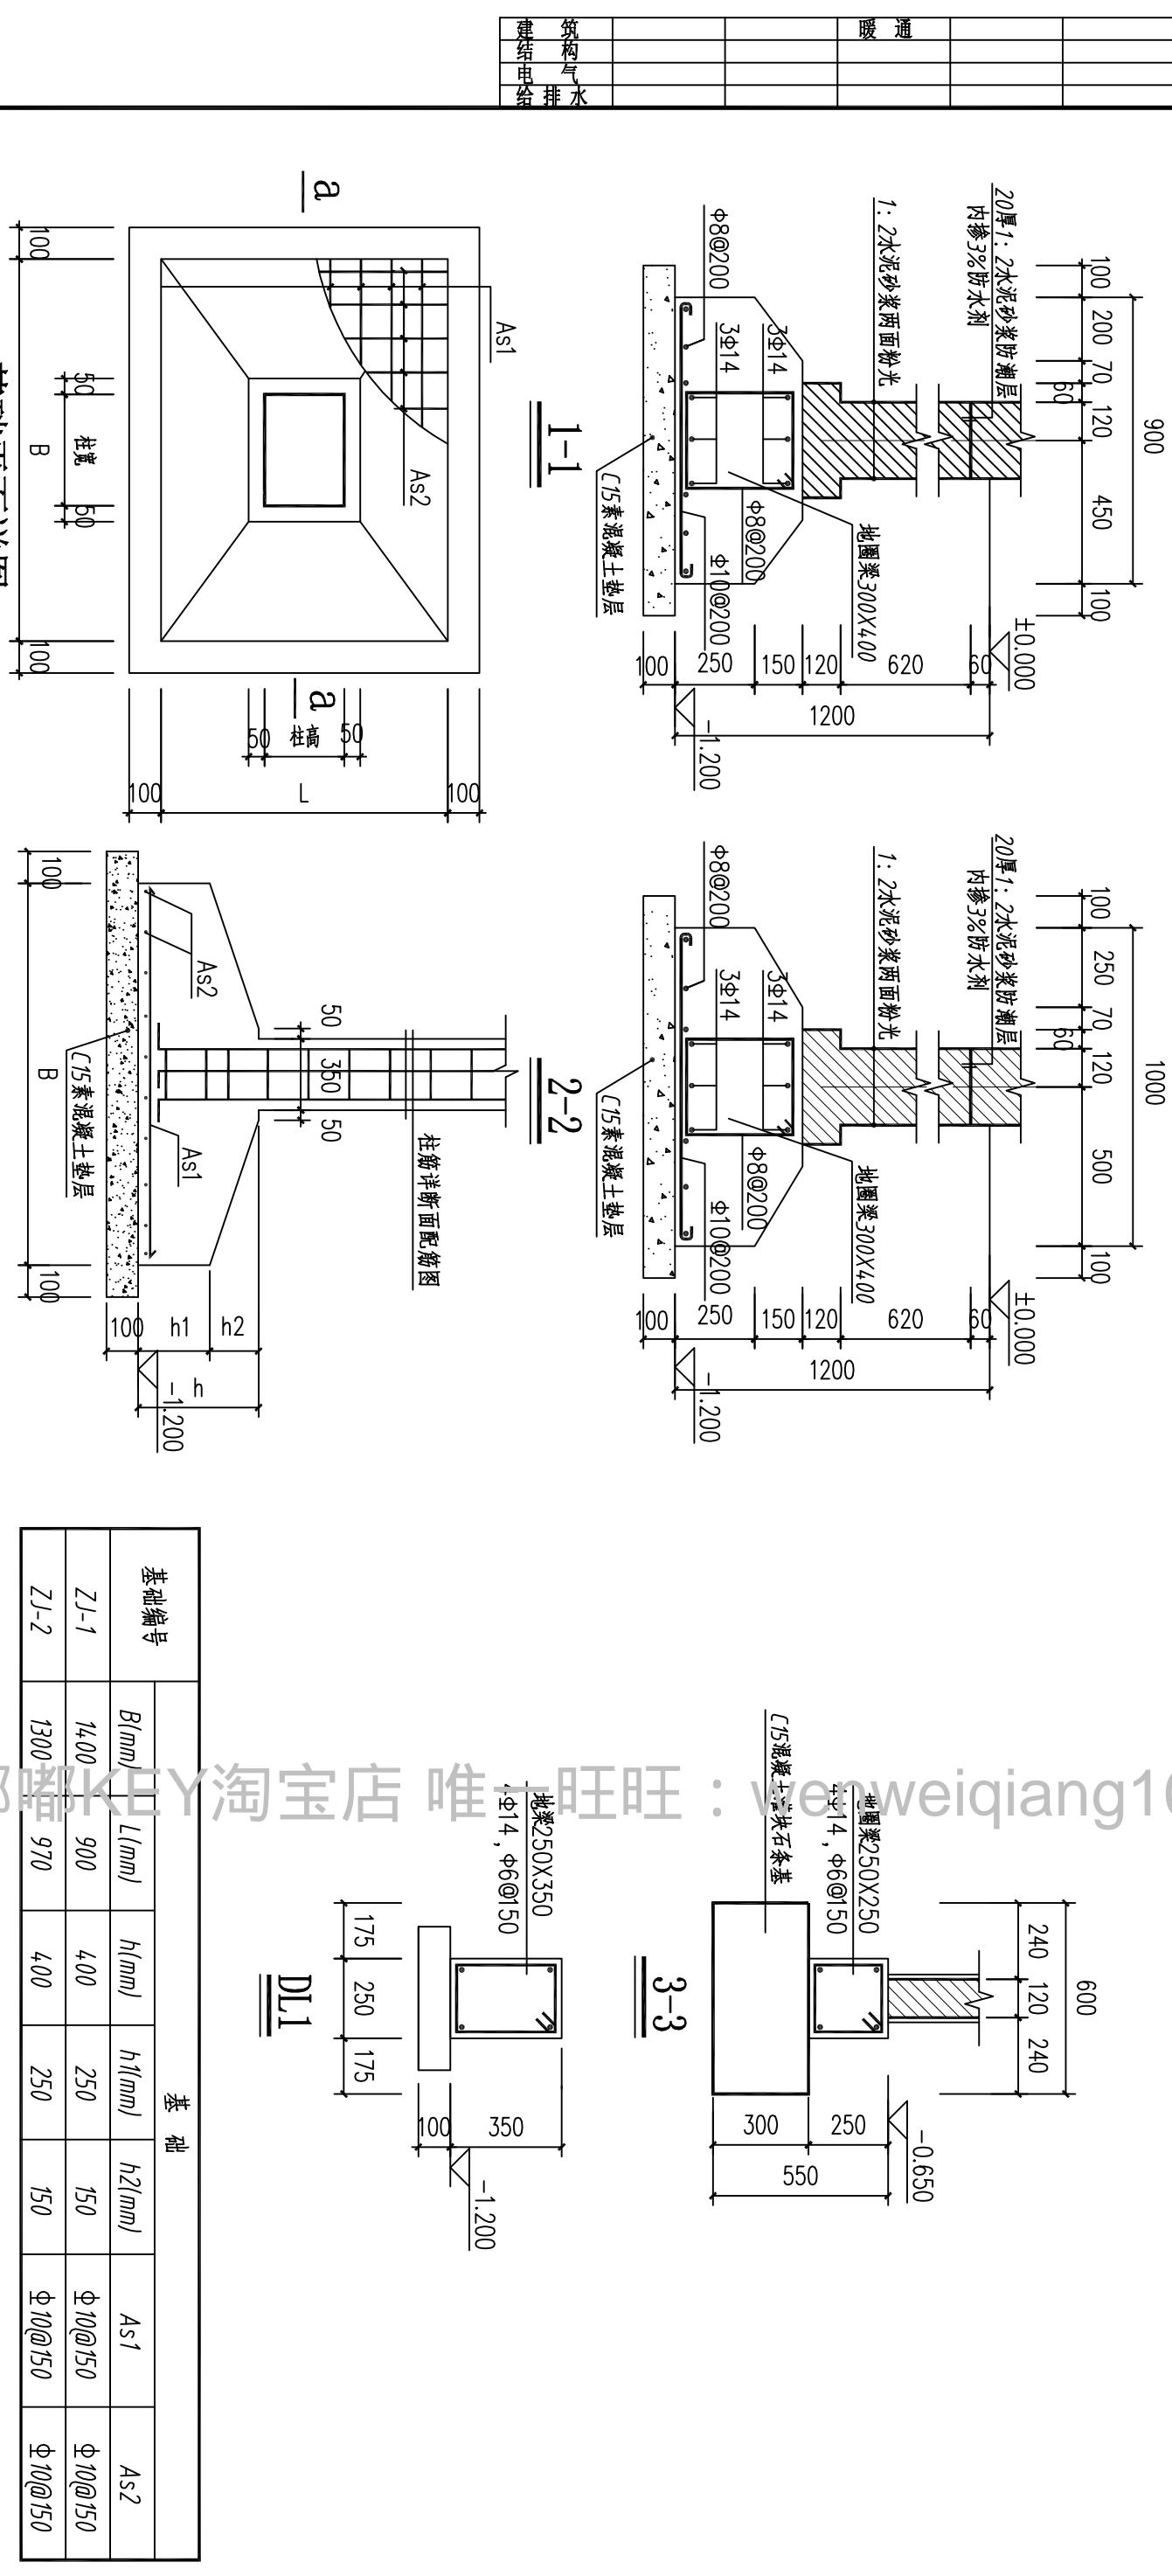

嘟嘟KEY淘宝店 唯一旺旺:wenweiqiang1014

7、图中“ \blacktriangle ”表示该处外墙位置设有沉降观测点(见结施2详图十四),本工程共设四处。

8、地梁及基础底板混凝土保护层厚度为40,基底垫100厚C15等级的混凝土。


9、回填土须分层夯实,每层厚300mm至200。

10、在施工过程中若遇地层分布与地质资料不符或其他异常情况,应及时与设计单位协商解决,切勿盲目施工。

- | | | |
|-----|----------|-----------|
| A-A | 柱宽
50 | 柱高
100 |
|-----|----------|-----------|
- 基础剖面配筋图**
- | | |
|----|----|
| 柱子 | 50 |
|----|----|
- 基础剖面配筋图**
- | | |
|----|----|
| 柱子 | 50 |
|----|----|

浙江伟东规划建筑设计有限公司 <small>PLANNING & CONSTRUCTION</small>	审定 审核 工程负责 证书等级 乙级 12315c-sy	校对 设计 制图 设计阶段 施工图	建设单位 工程名称 图纸名称 基础详图	工程编号 出图日期 图别 结施 图号 04
未盖本院出图专用章本图纸无效				


结构	暖通
气排	
申给	
排水	

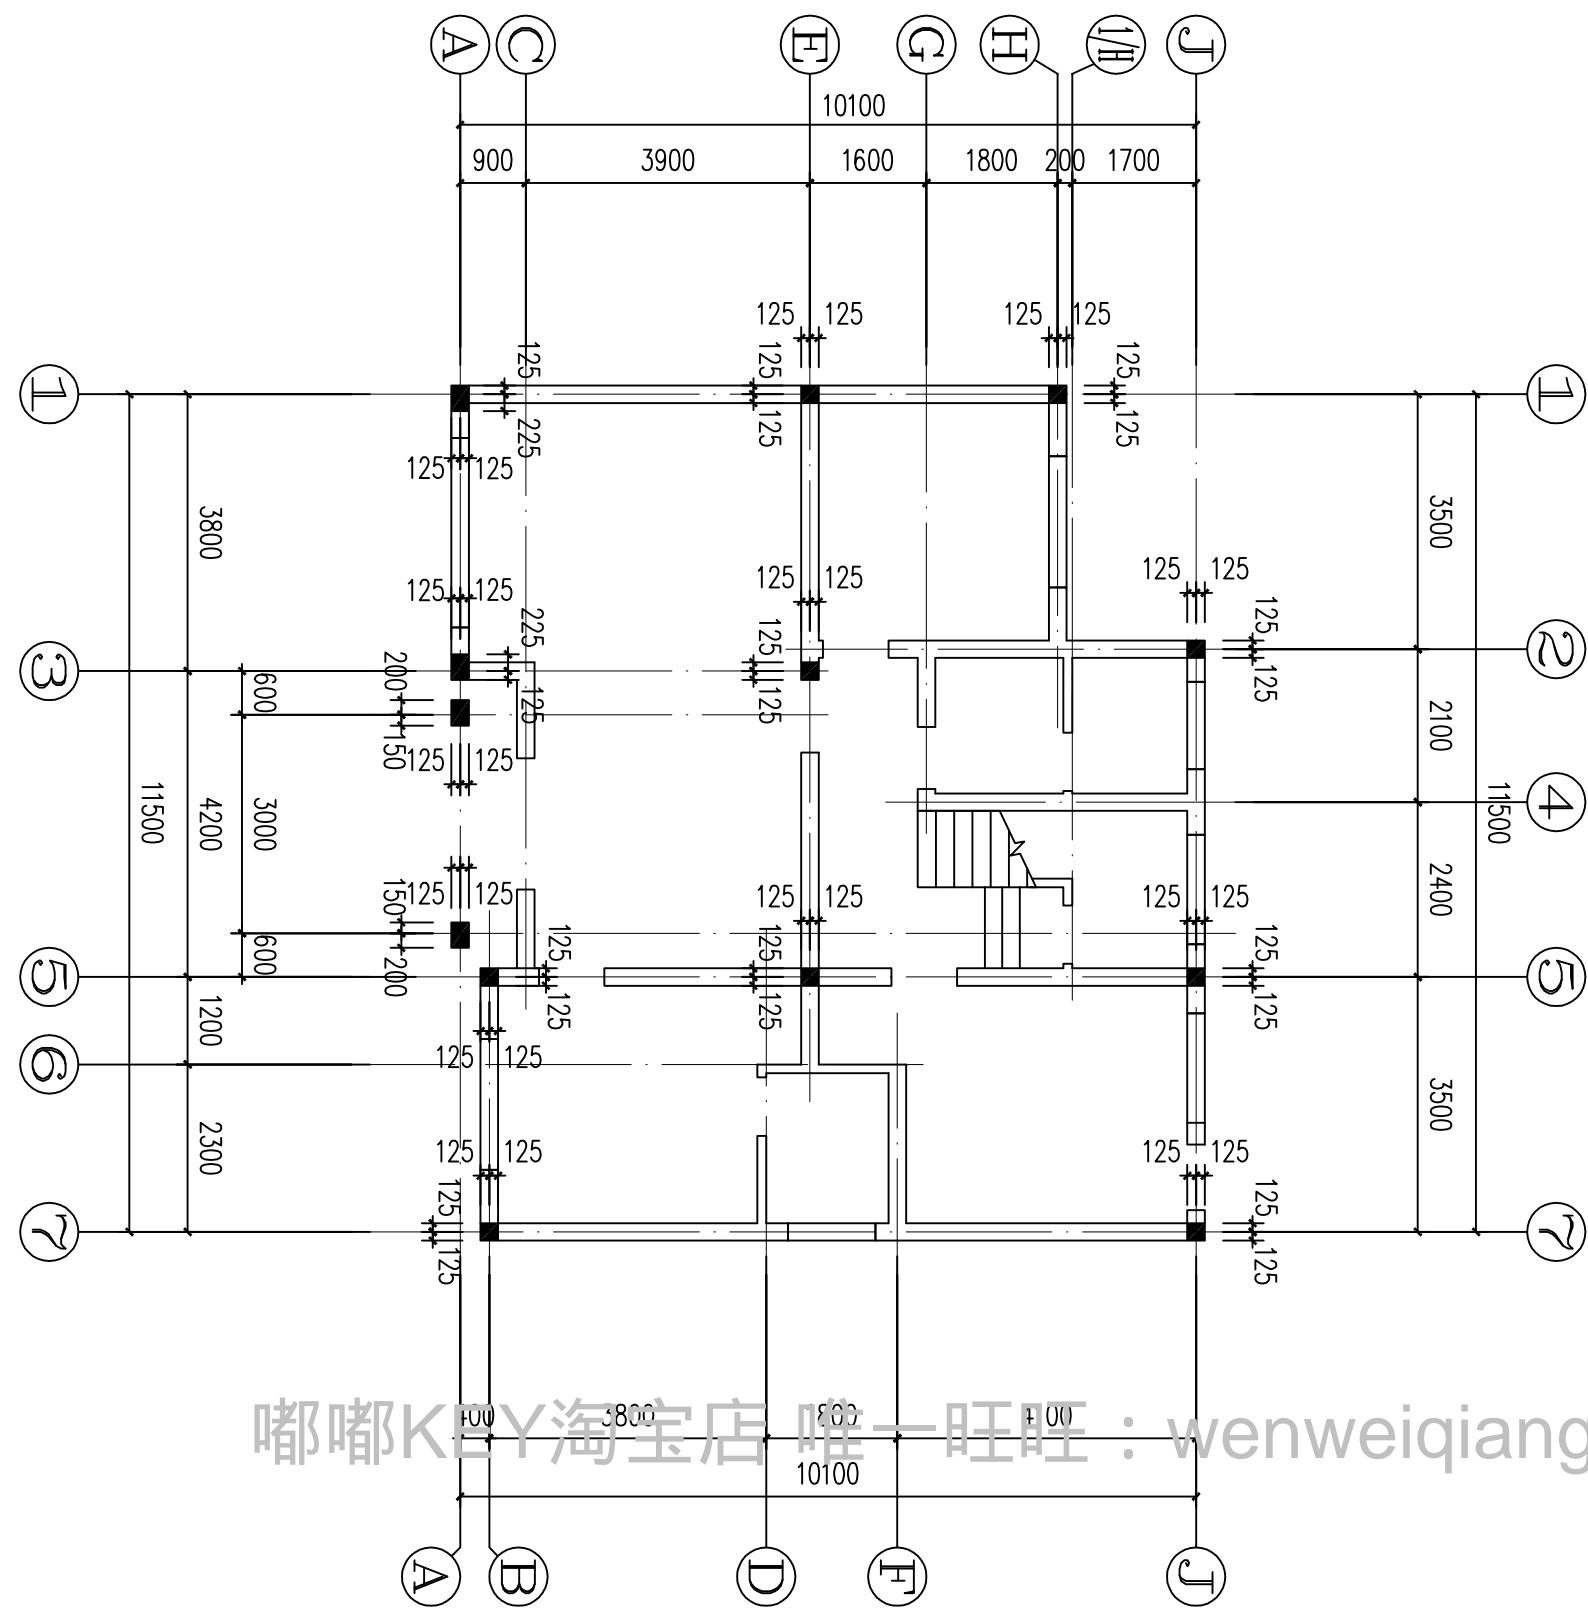

一层柱位布置图 1:100

浙江伟东规划建筑设计有限公司		审定	校对	建设单位	工程编号
PLANNING & CONSTRUCTION		审核	设计	工程名称	出图日期
未盖本院出图专用章本图纸无效	证书等级	工程负责	制图	图纸名称	图别 结施
	乙级 12315c-sy	专业负责	设计阶段	施工图	图号 05

结构	通暖
气排	
给水	
排水	

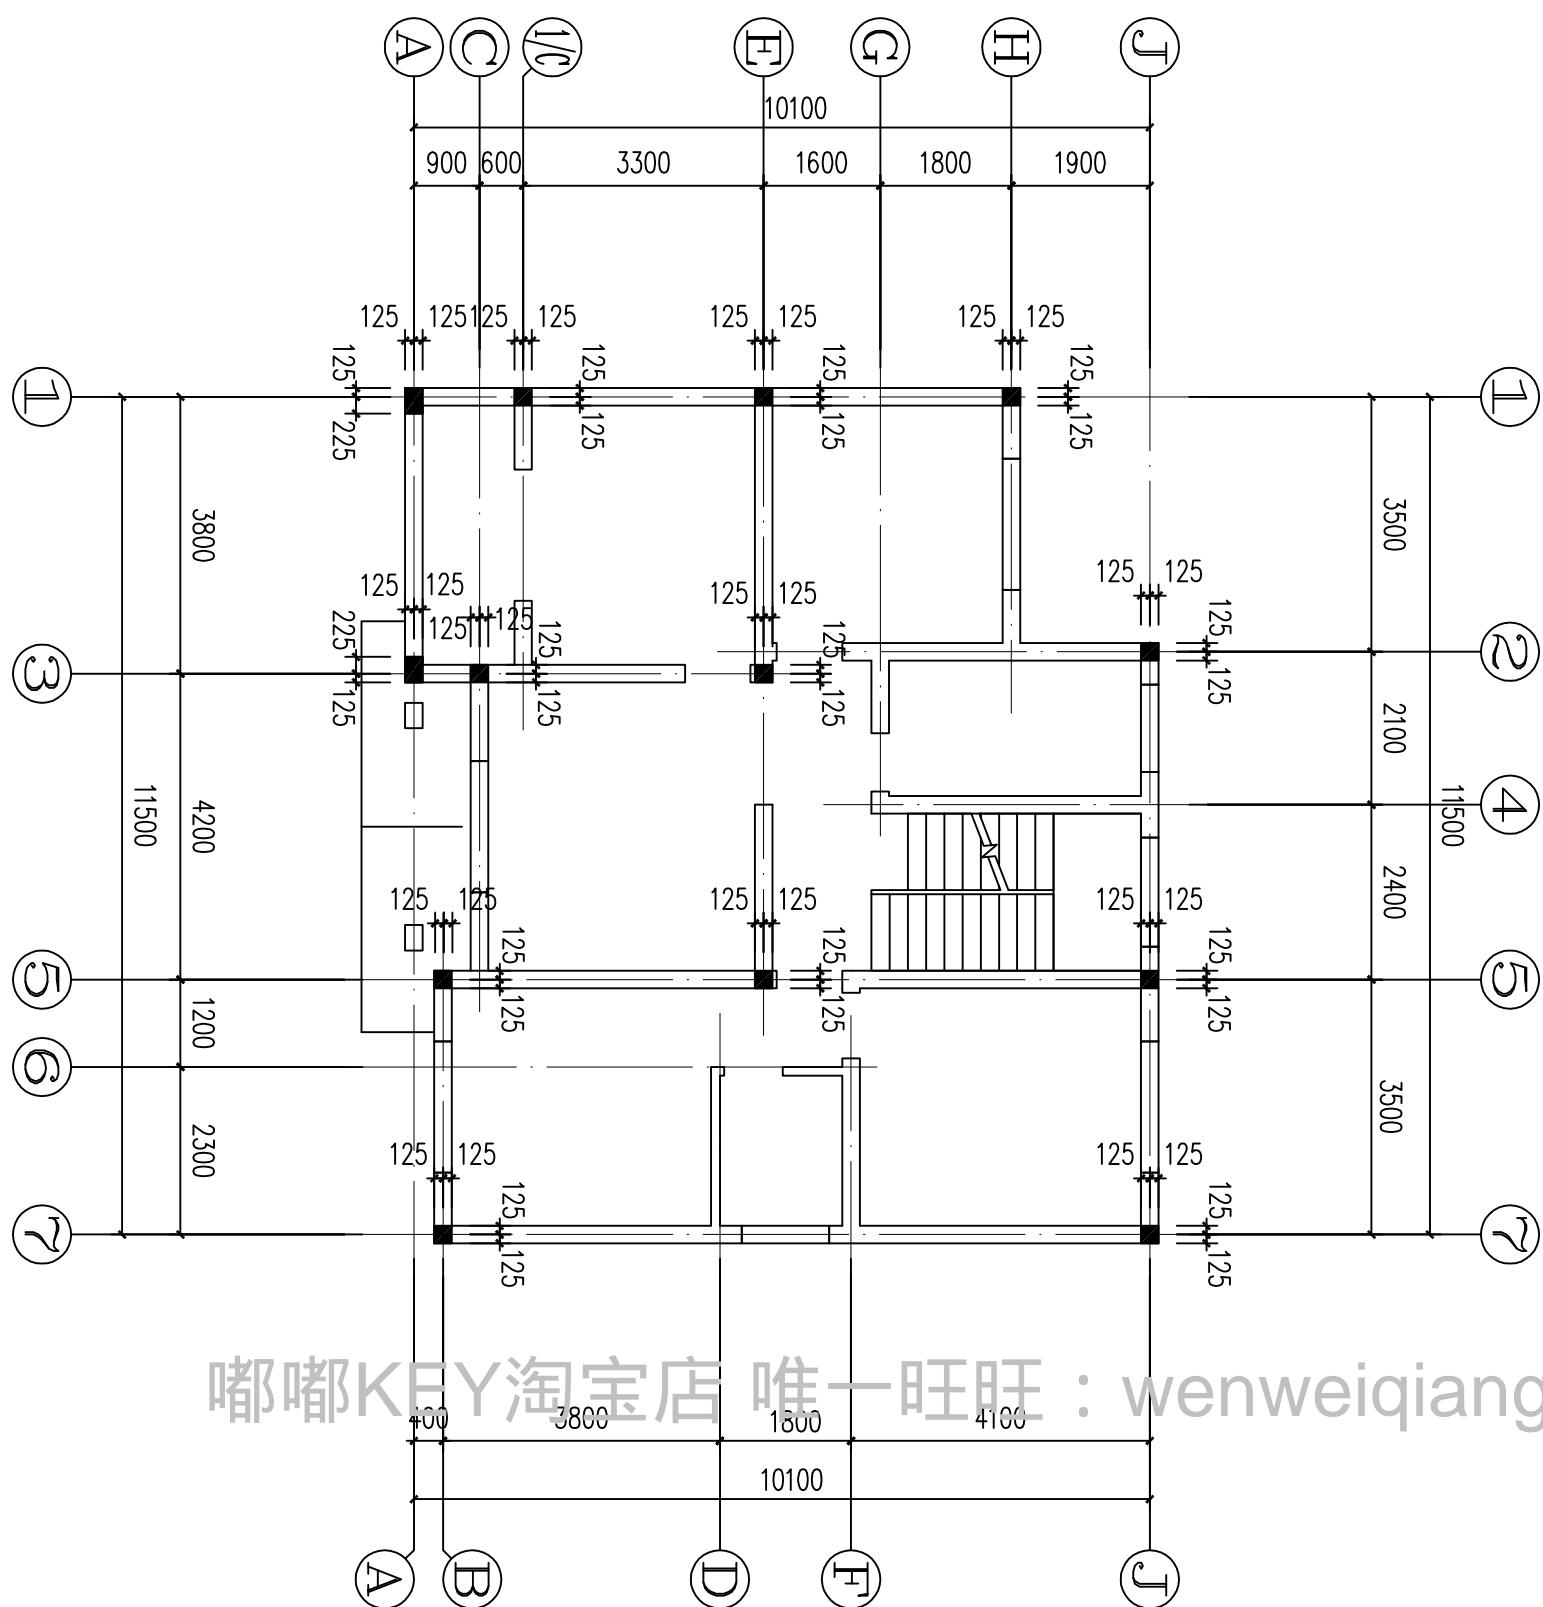


二层柱位布置图 1:100

嘟嘟KEY淘宝店 唯一旺旺 : wenweiqiang1014

浙江伟东规划建筑设计有限公司		审定	校对	建设单位	工程编号
PLANNING & CONSTRUCTION		审核	设计	工程名称	130平方米户型
未盖本院出图专用章本图纸无效	证书等级	工程负责	制图	图纸名称	出图日期
乙级 12315c-sy	专业负责	设计阶段	施工图	二层柱位布置图	2010.09
		图号			图号
					06

通 暖
建 筑 气 排
结 构 水 给

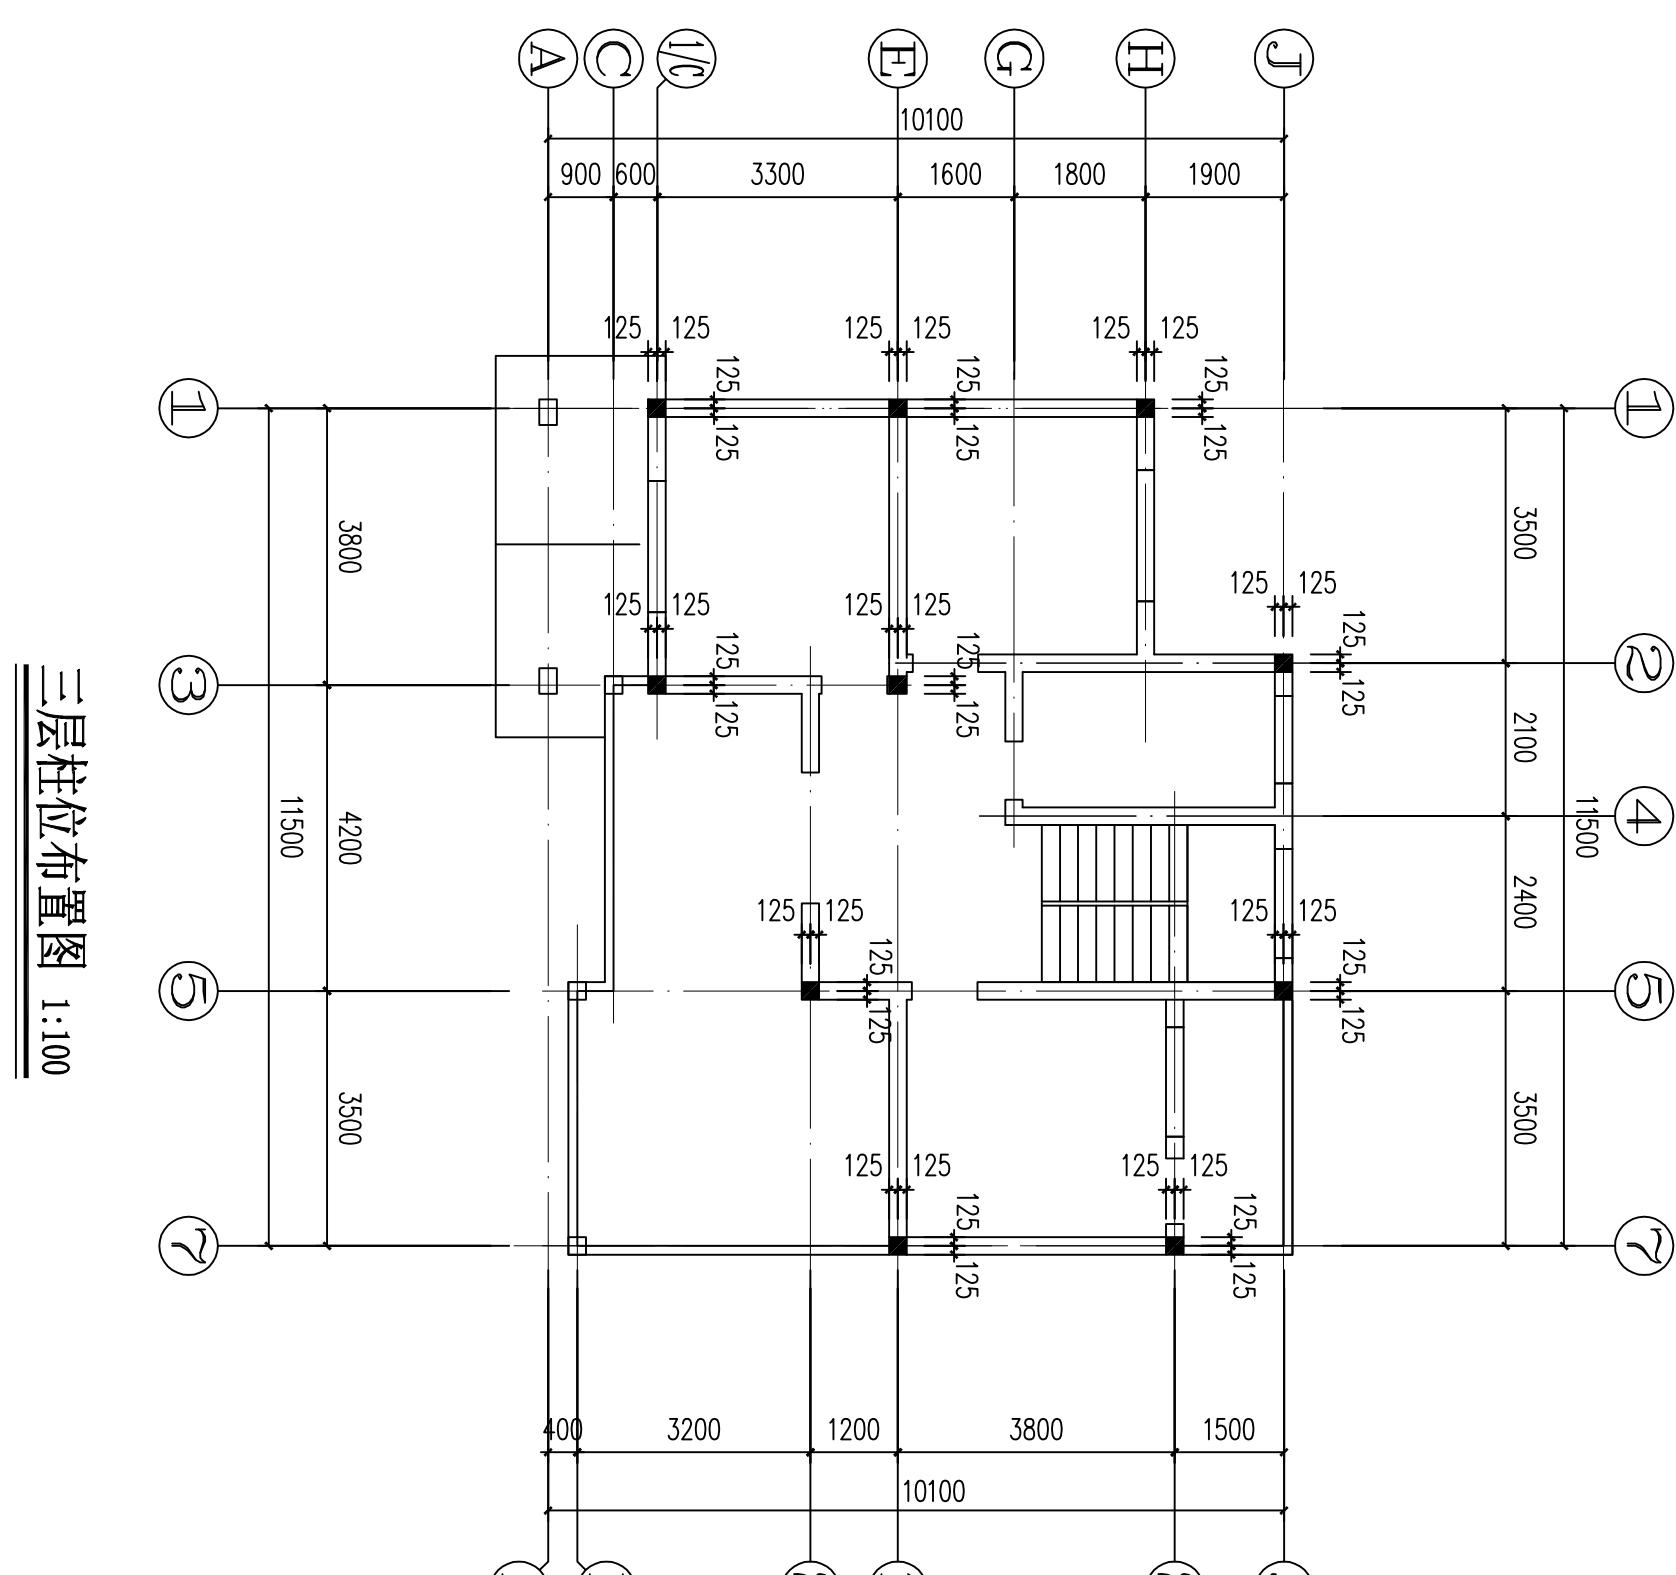


嘟嘟KEY淘宝店 唯一旺旺 : wenweiqiang1014

柱附注:

- 构造柱柱根加密区见基础详图。若基础为独立柱基础，柱根加密区长度为基础杯顶至地梁面加500或柱子长边尺寸或 $H_f/6$ (取三者中最大者)， H_f 为地梁面至上部第一根梁(包括夹层梁及其它层间梁)底。
- 梁底加密区长度为500或柱子长边尺寸或 $H_f/6$ (取三者中最大者)。
- 柱混凝土标号均为C25。
- 柱变截面、梁上柱的纵向钢筋的搭接、锚固等均按国家标准图集03G101-1第38, 39页施工。

浙江伟东规划建筑设计有限公司		审 定	校 对	建设单位	工程编号
PLANNING & CONSTRUCTION	未盖本院出图专用章本图纸无效	审核	设计	工程名称	130平方米户型
证书等级	乙级 12315c-sy	工程负责	制 图	图纸名称	出图日期 2010.09
		专业负责	设计阶段	施工图	图 别 结施
					图 号 07

通
暖
结构
气排
建筑
申绘

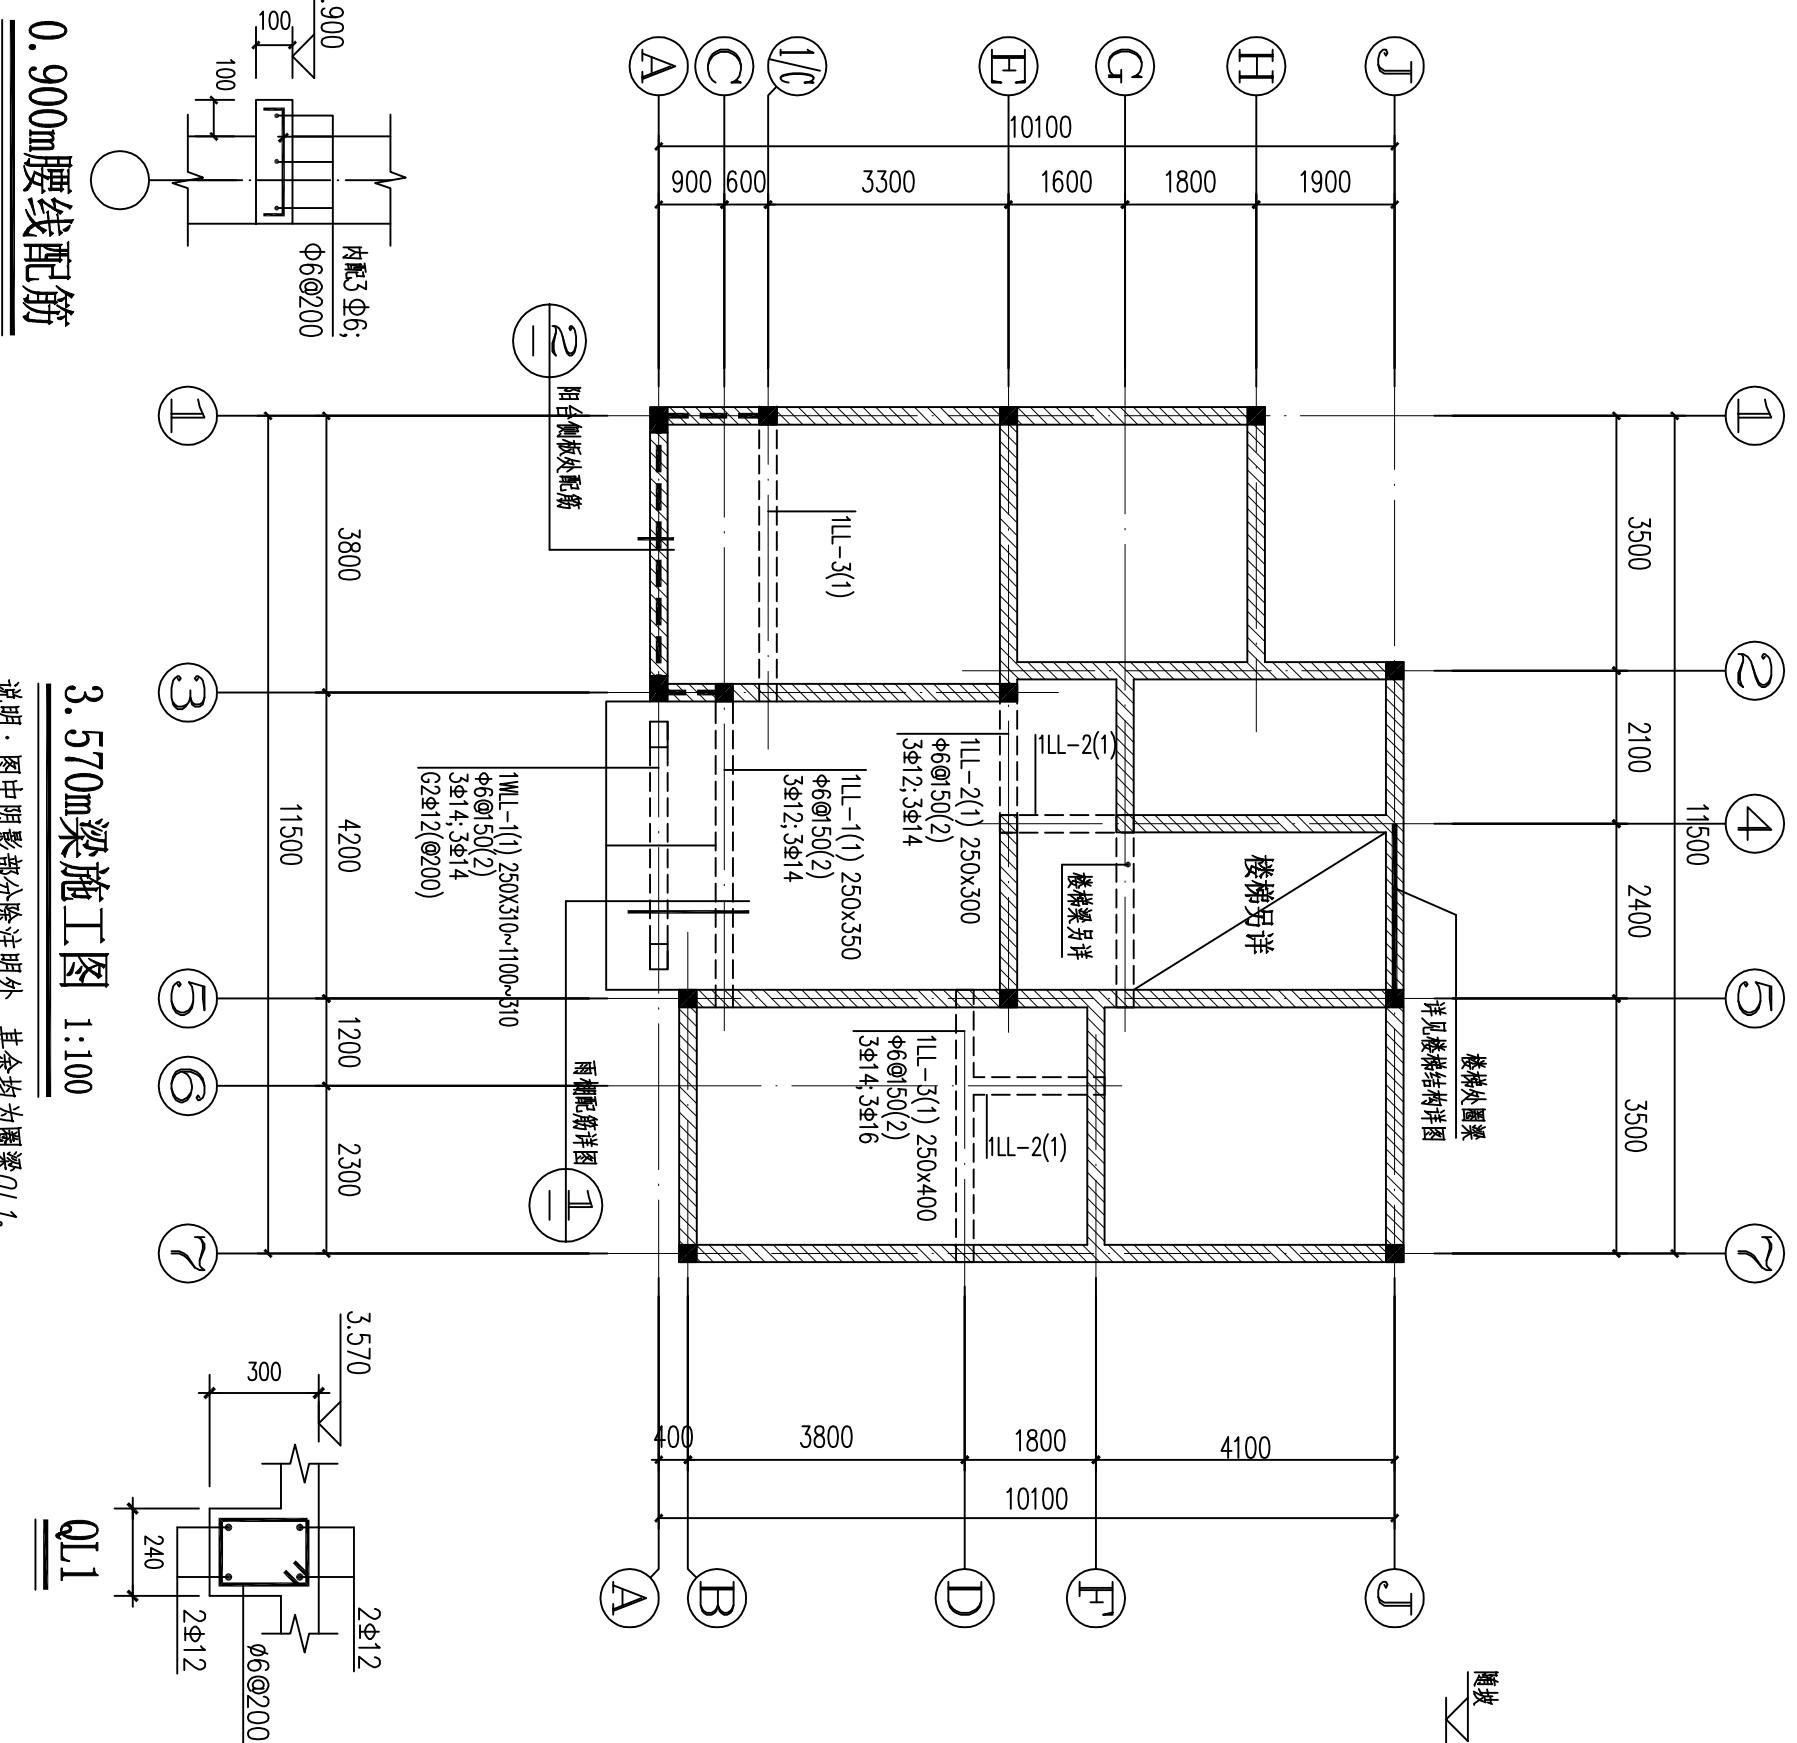

嘟嘟KEY淘宝店 唯一旺旺

wenweiqiang1014


② 阳台侧板处配筋

0.900m腰线配筋

说明: 图中阴影部分除注明外, 其余均为圈梁QL1。

浙江伟东规划建筑设计有限公司		审定	校对	建设单位	工程编号
PLANNING & CONSTRUCTION		审核	设计	工程名称	出图日期
证书等级	工程负责	制图	图纸名称	图别	结施
乙级 123156-sy	专业负责	设计阶段	施工图	3.570m梁施工图	图号 08

通
暖
结构
气
给水
建筑
排水
排

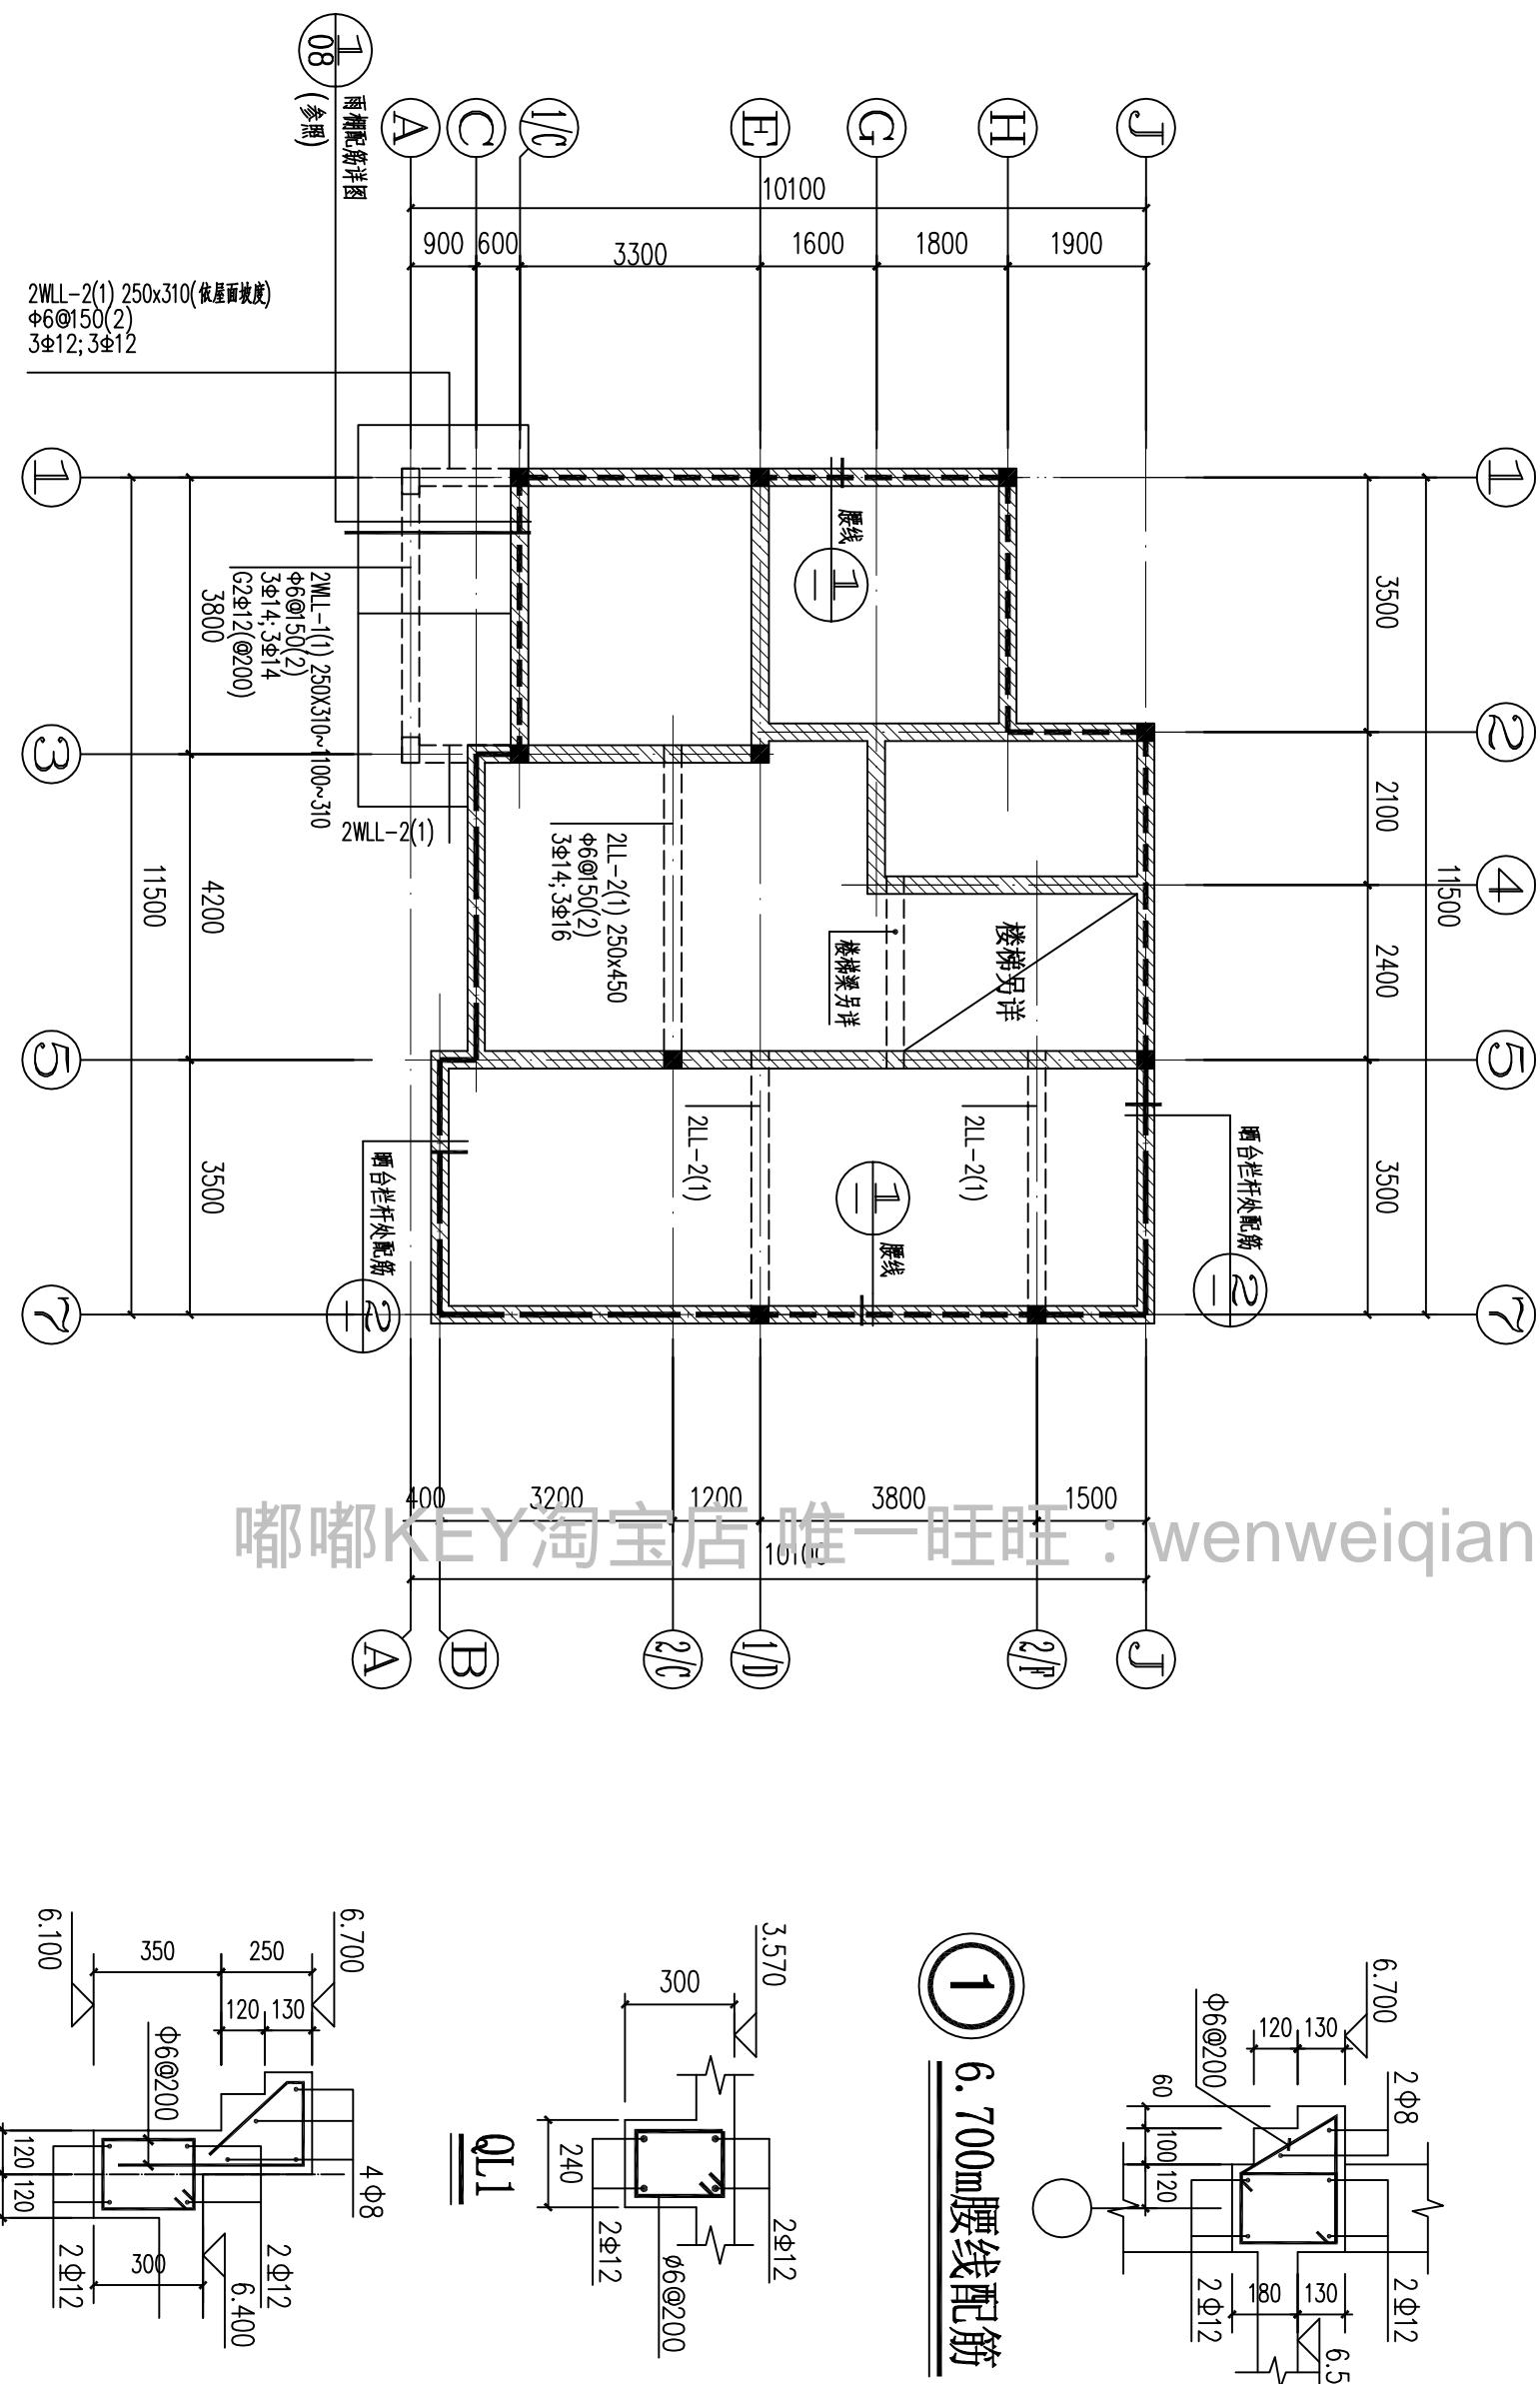

◆ 浙江伟东规划建筑设计有限公司
PLANNING & CONSTRUCTION

未盖本院出图专用章本图纸无效

证书等级

乙级 12315c-sy

审核

工程负责

制图

设计阶段

施工图

校对

建设单位

工程名称

130平方米户型

出图日期

2010.09

定

设计

图别

结施

图号

设计


图名

6.570m梁施工图

图号

09

通
暖
水
排
气
构
建
施

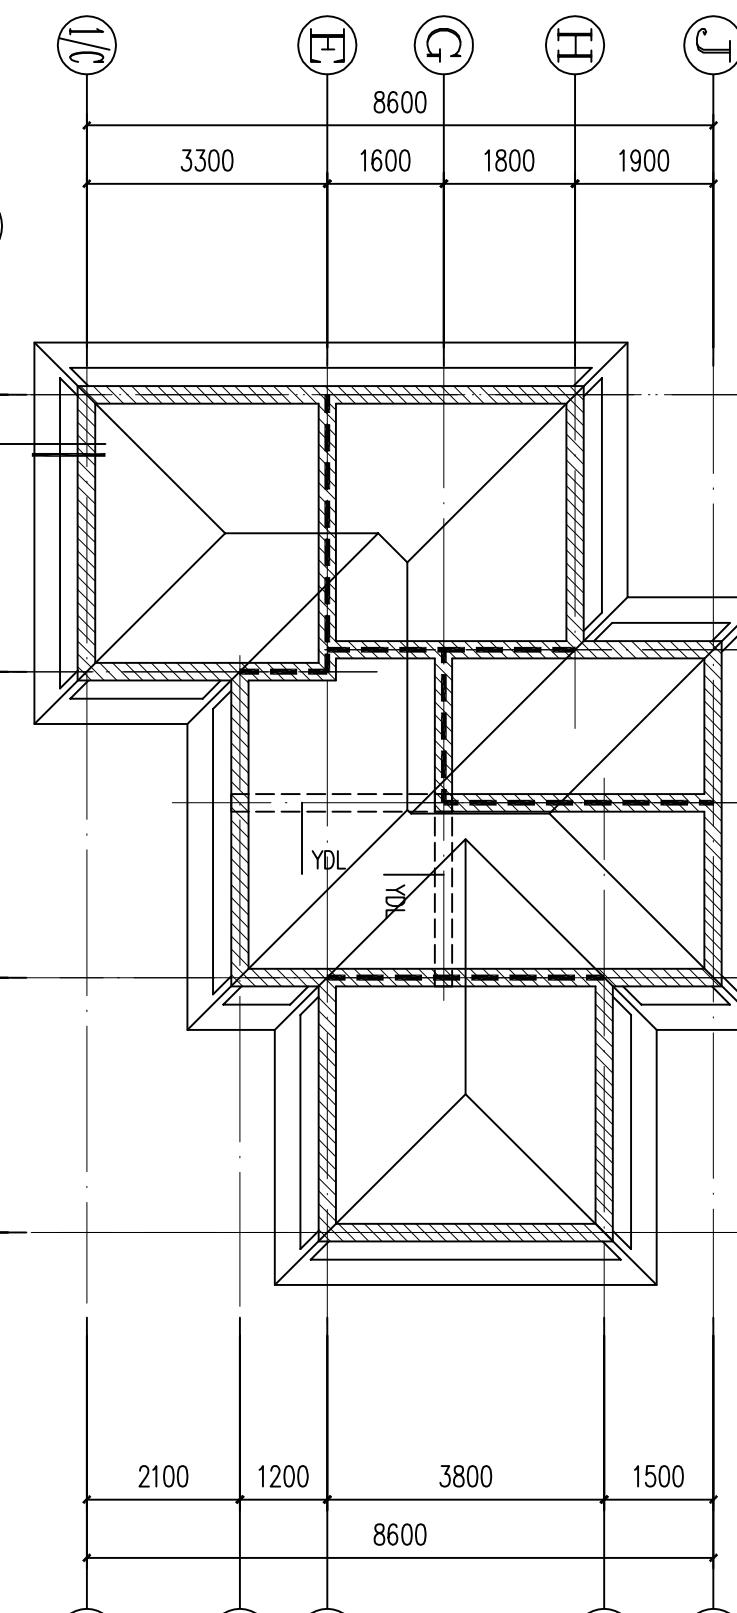


①
②
③
④
⑤
⑥
⑦

①
②
③
④
⑤
⑥
⑦

屋面梁施工图 1:100

说明：
本层图中粗虚线，阴影部分为圈梁WQL，在圈梁上用多孔砖封至离屋面板底200左右，再用梁YDL压顶并与屋面整浇。

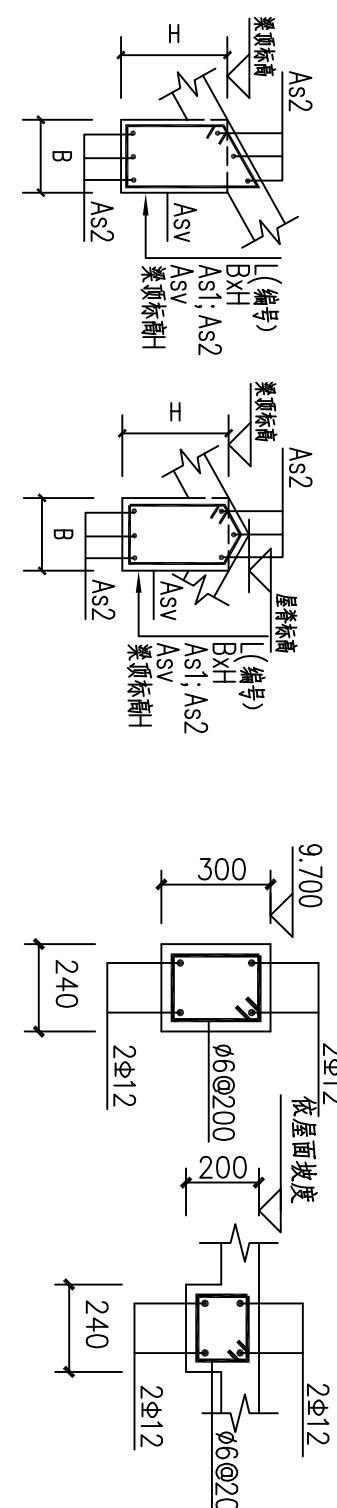


WQL

YDL

嘟嘟KEY淘宝店 唯一旺旺：wenweiqiang1014

① 檐口配筋 1:100

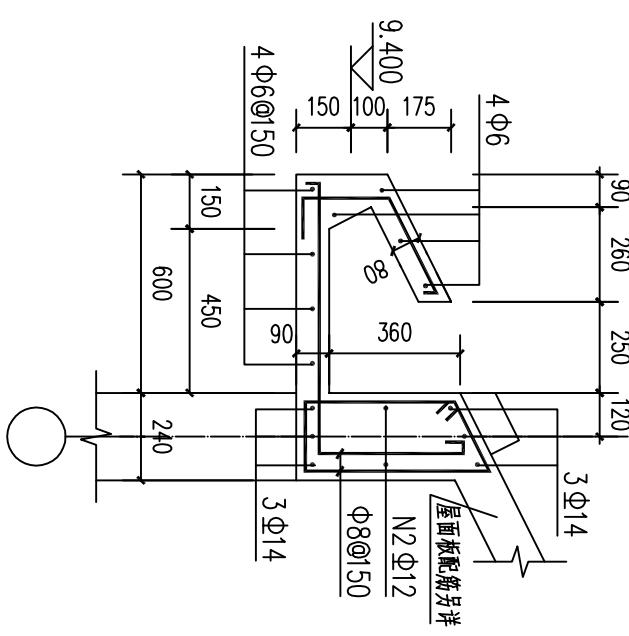

梁附注：

- 现浇框架梁制图规则和构造详图见：《混凝土结构施工图平面整体表示方法制图规则和构造详图》编号：03G101-1。
- 门窗洞口顶标高不设圈梁或梁底位置，均在门窗顶设置预制过梁，过梁截面及配筋详见结构总说明。
- 梁、柱混凝土等级均为C25。梁、柱钢筋砼保护厚度分别为25, 30。
- 在梁集中力处每边各附加三组直径及肢数同所在梁，间距为@50的箍筋。

浙江伟东规划建筑设计有限公司

PLANNING & CONSTRUCTION
未盖本院出图专用章本图纸无效

证书等级 乙级 12315c-sy

工程负责 专业负责

审核 设计

建设单位

工程名称 130平方米户型

出图日期 2010.09


图别 结施

设计阶段 施工图

图纸名称 屋面梁施工图

图号 10

结构	通暖
气排	
给水	
建筑	
申给	

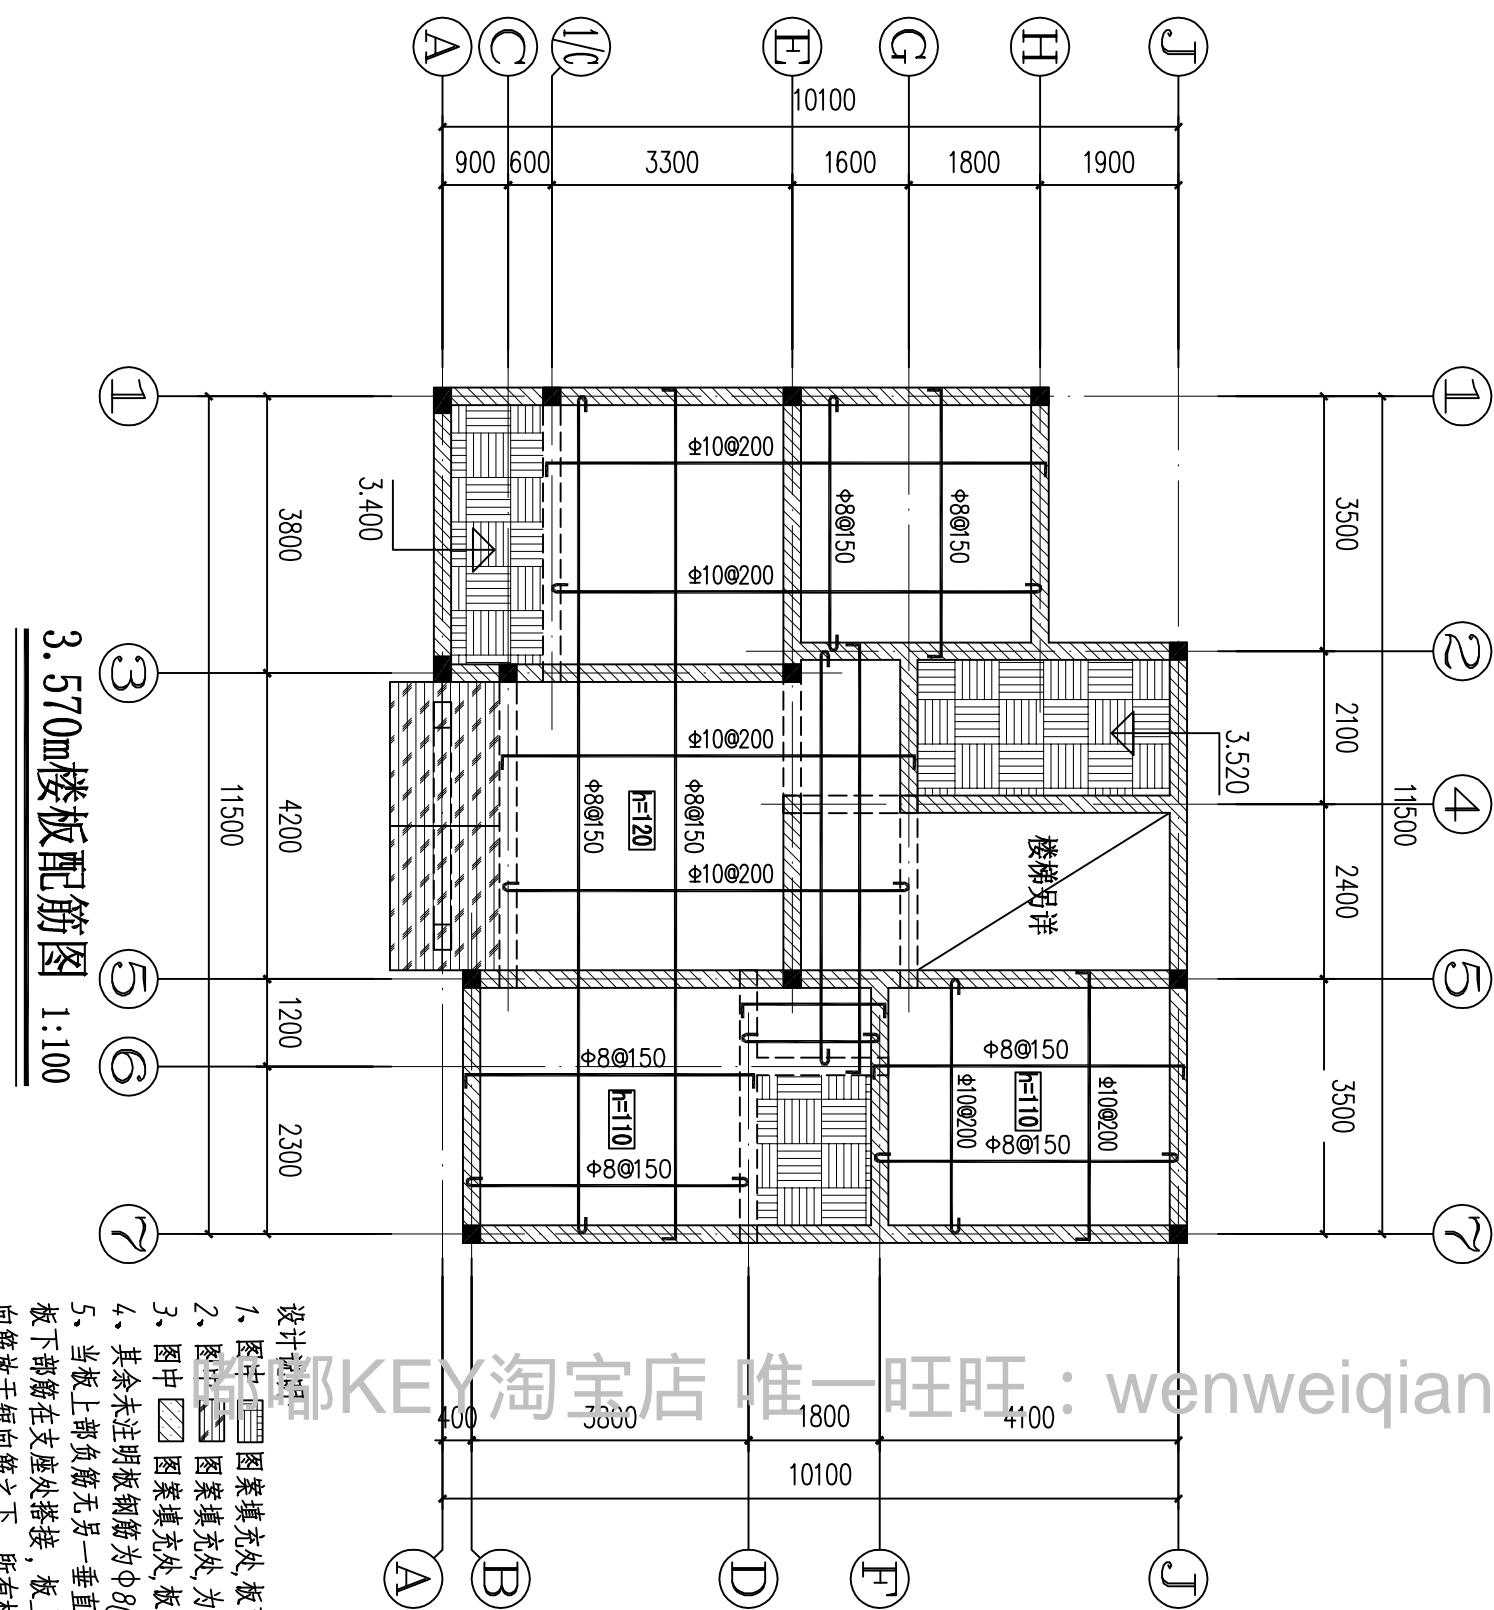


◆ 浙江伟东规划建筑设计有限公司
PLANNING & CONSTRUCTION

未盖本院出图专用章本图纸无效

证书等级 乙级 12315c-sy


审定	校对	建设单位	工程编号
审核	设计	工程名称	130平方米户型
工程负责	制图	出图日期	2010.09
专业负责	设计阶段	图别	结施
	施工图	图号	11

结构	通暖
气排	
给水	

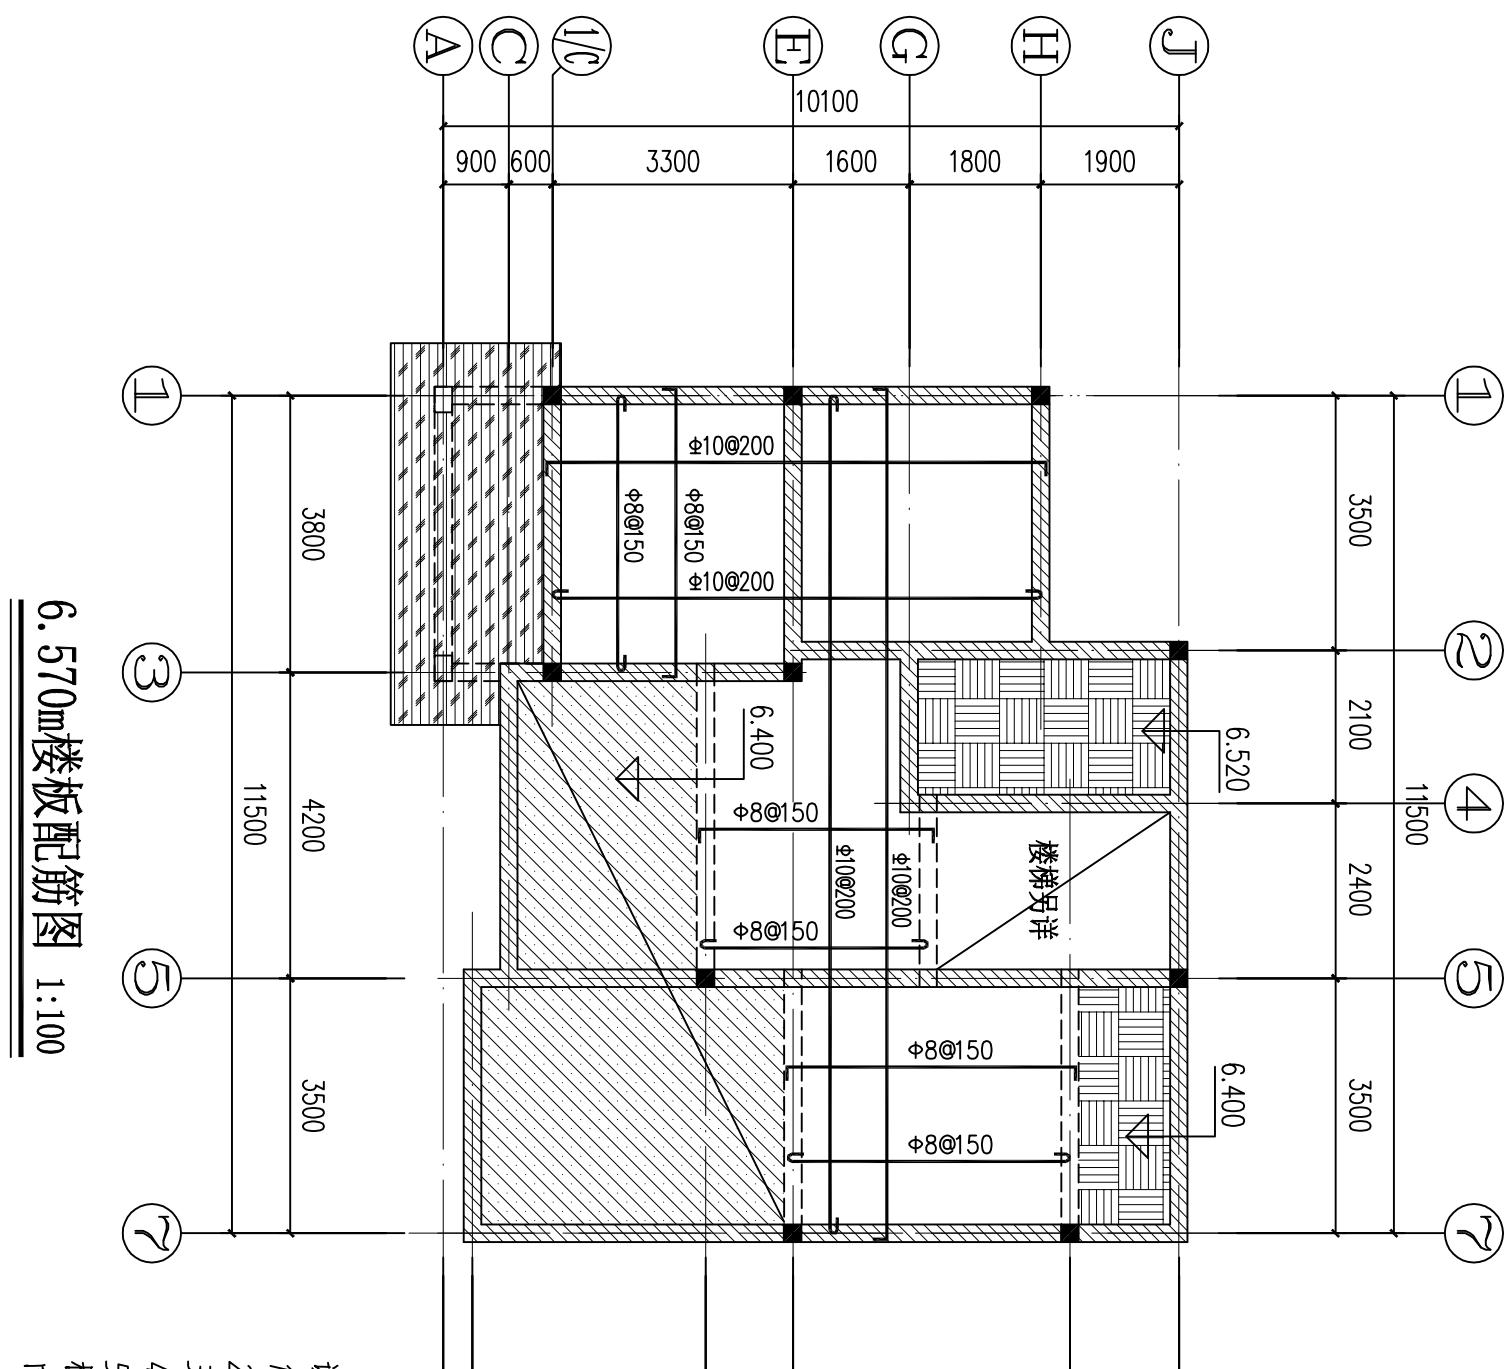


浙江伟东规划建筑设计有限公司 PLANNING & CONSTRUCTION	审定 工程负责	校对 制图	建设单位 工程名称	工程编号 出图日期
未盖本院出图专用章本图纸无效	证书等级 乙级 12315c-sy	设计阶段 施工图	图纸名称 6.570m楼板配筋图	图别 结施 图号 12

结构	通暖
气排	
给水	
建筑	

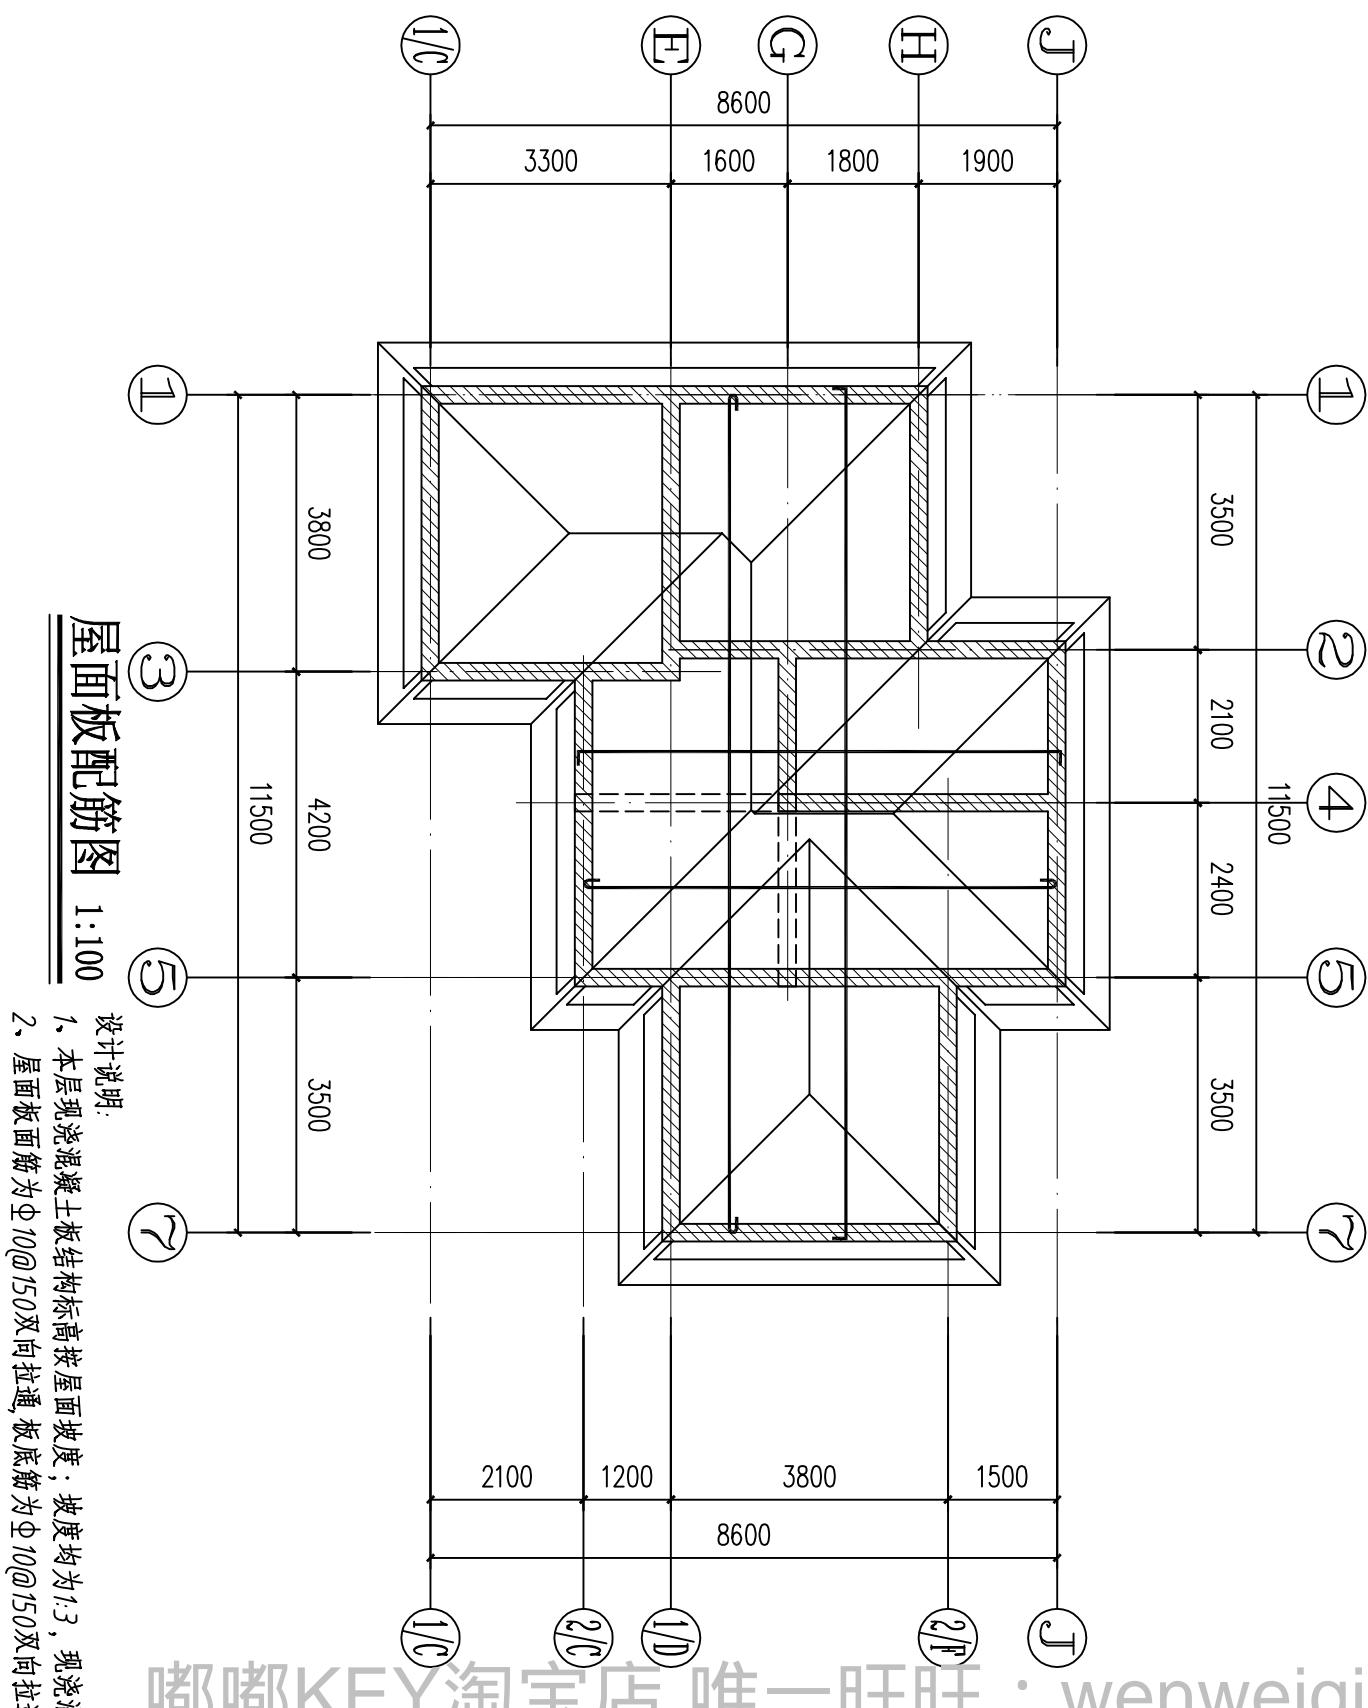


下折板构造详图

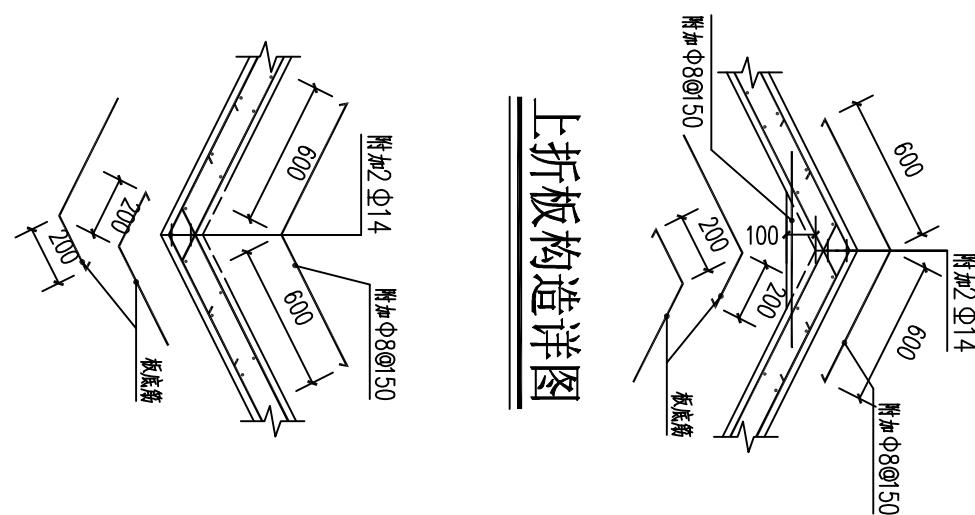


浙江伟东规划设计建筑设计有限公司		审定	校对	建设单位	工程编号
PLANNING & CONSTRUCTION		审核	设计	工程名称	130平方米户型
未盖本院出图专用章本图纸无效	证书等级	工程负责	制图	图纸名称	出图日期 2010.09
乙级 12315c-sy	专业负责	设计阶段	施工图	图别 结施	图号 13

结构	通暖
气排	
建筑给水	
排水	

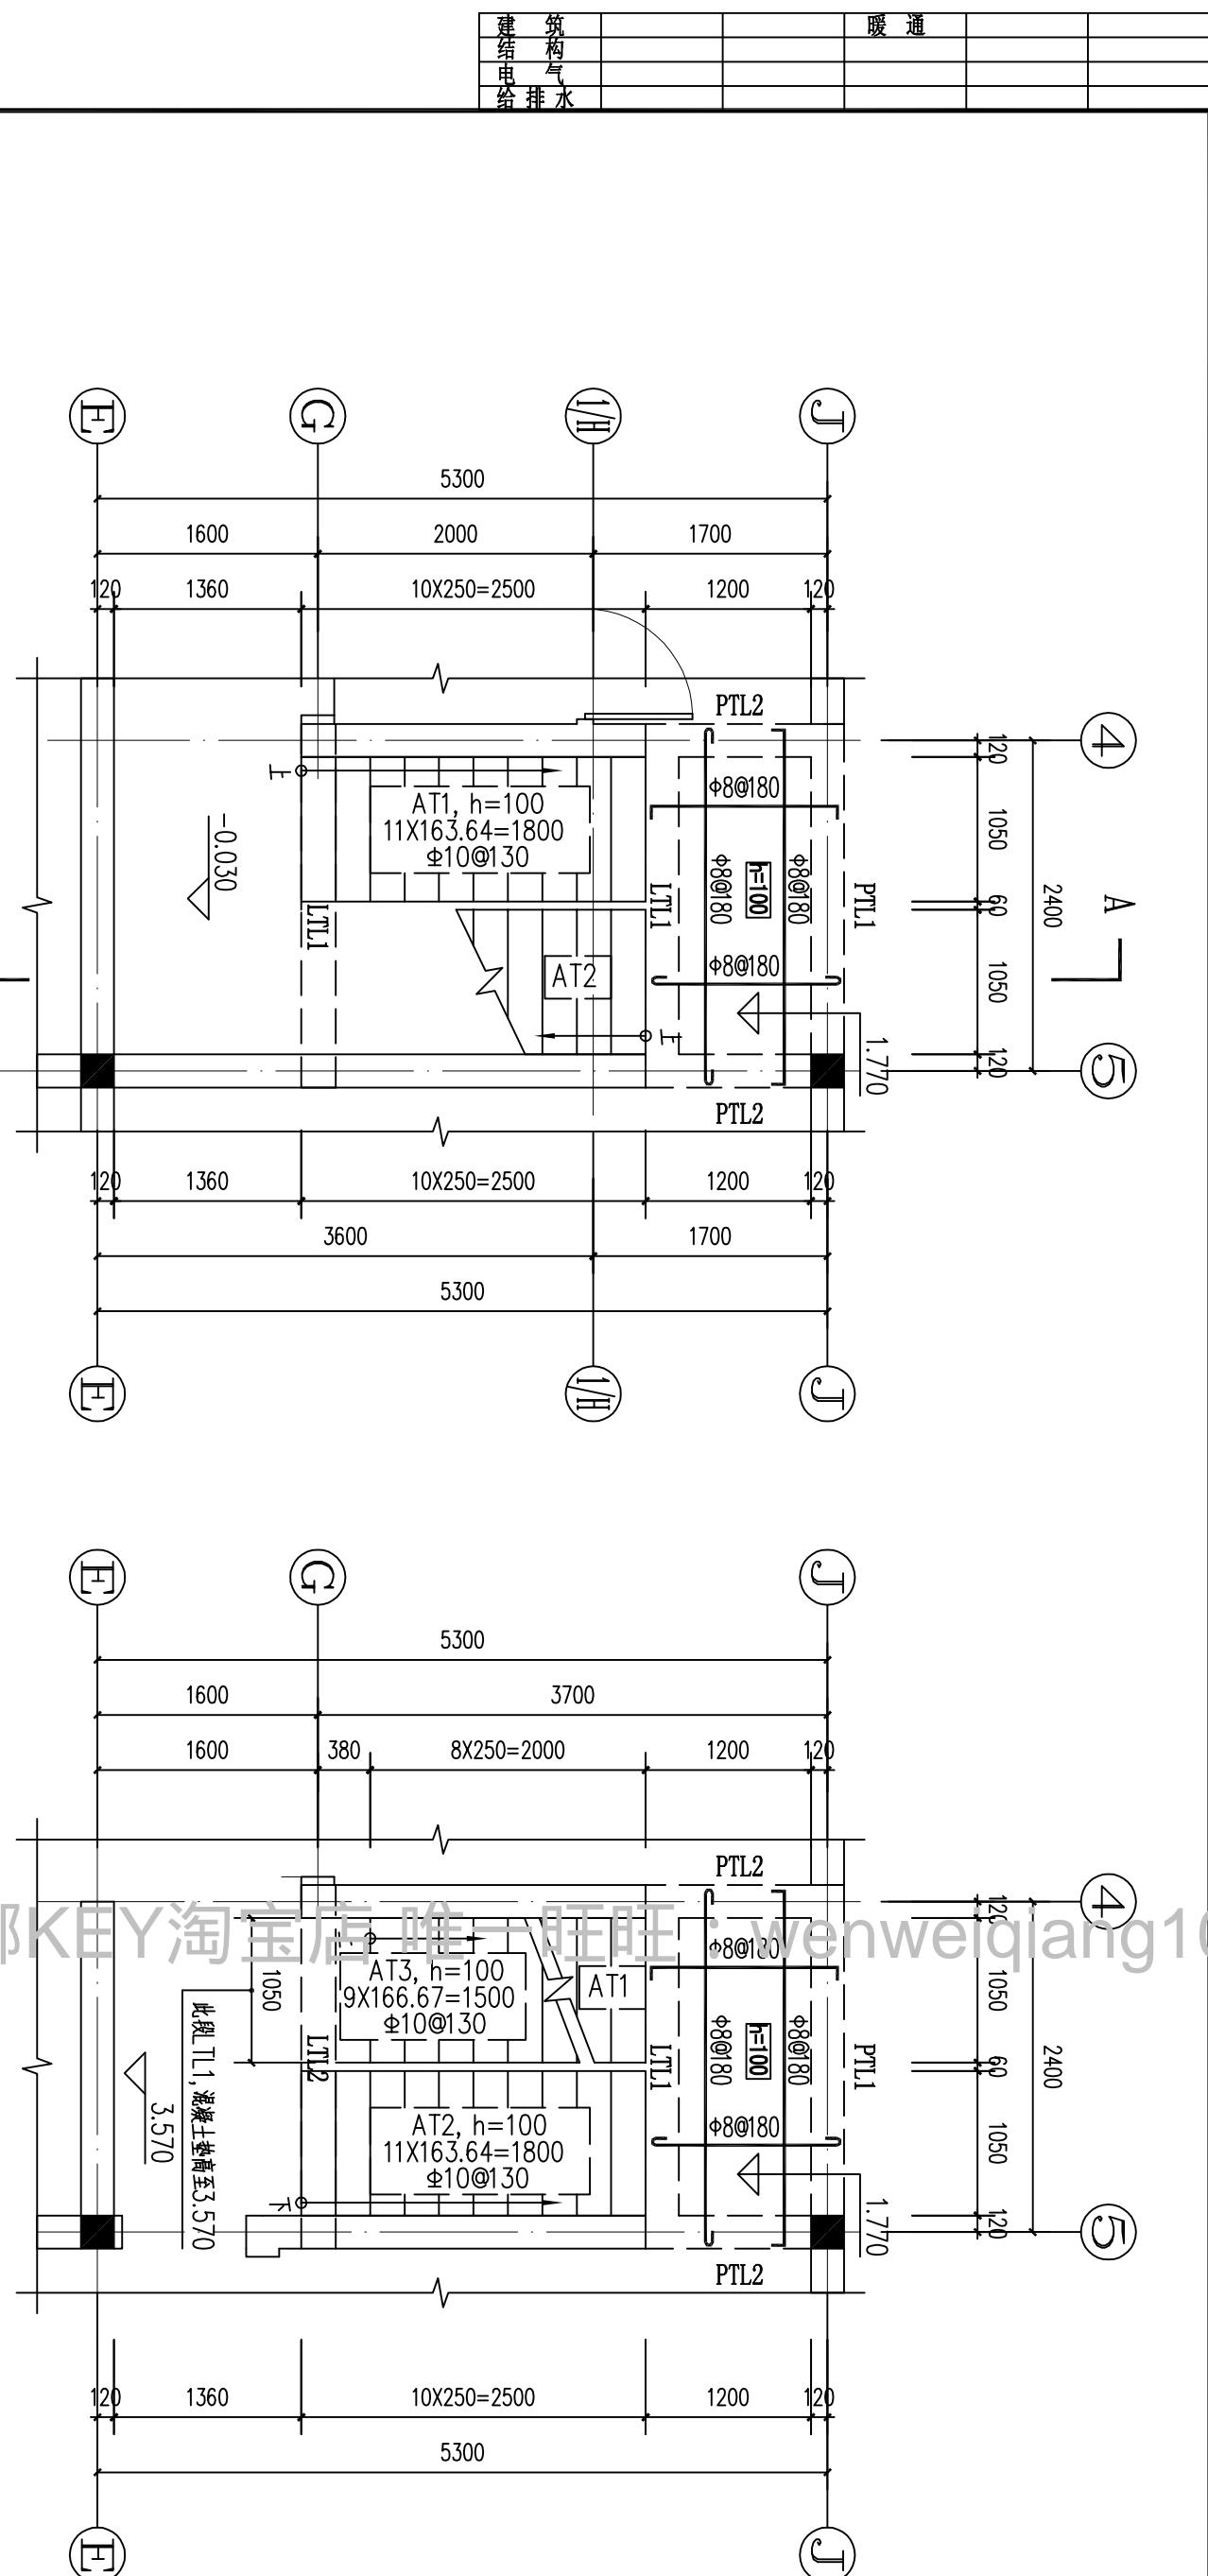


楼梯一层结构平面图 1:50

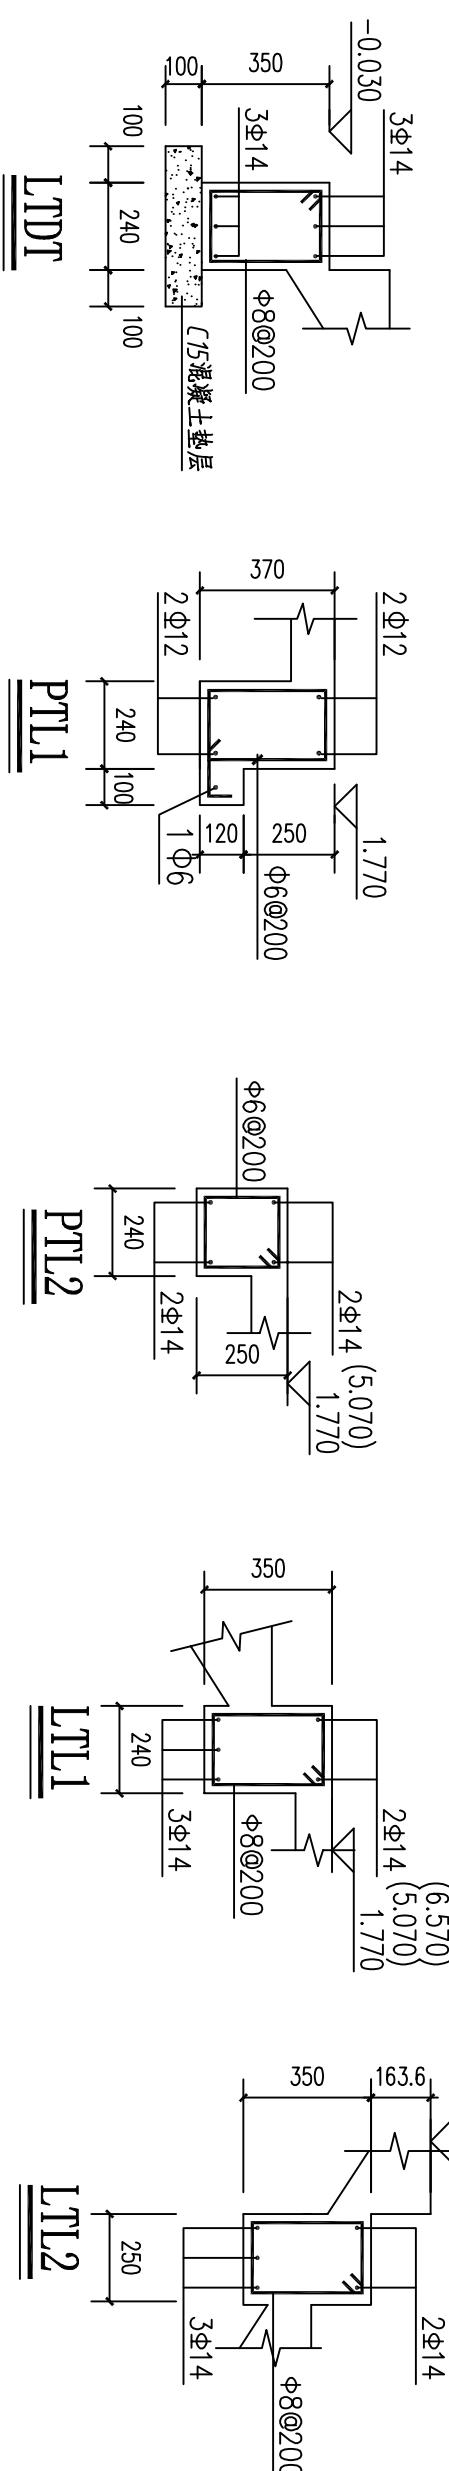





楼梯二层结构平面图 1:50

◆浙江伟东规划建筑设计有限公司					
PLANNING & CONSTRUCTION		审定	校对	建设单位	工程编号
未盖本院出图专用章本图纸无效		审核	设计	110平方米户型	出图日期 2010.09
证书等级	工程负责	制图	工程名称	110平方米户型	图别 结施
乙级 123156-sy	专业负责	设计阶段	施工图	楼梯结构平面图及节点图	图号 14

结构	通暖
气排	
建筑	
申给	
排水	

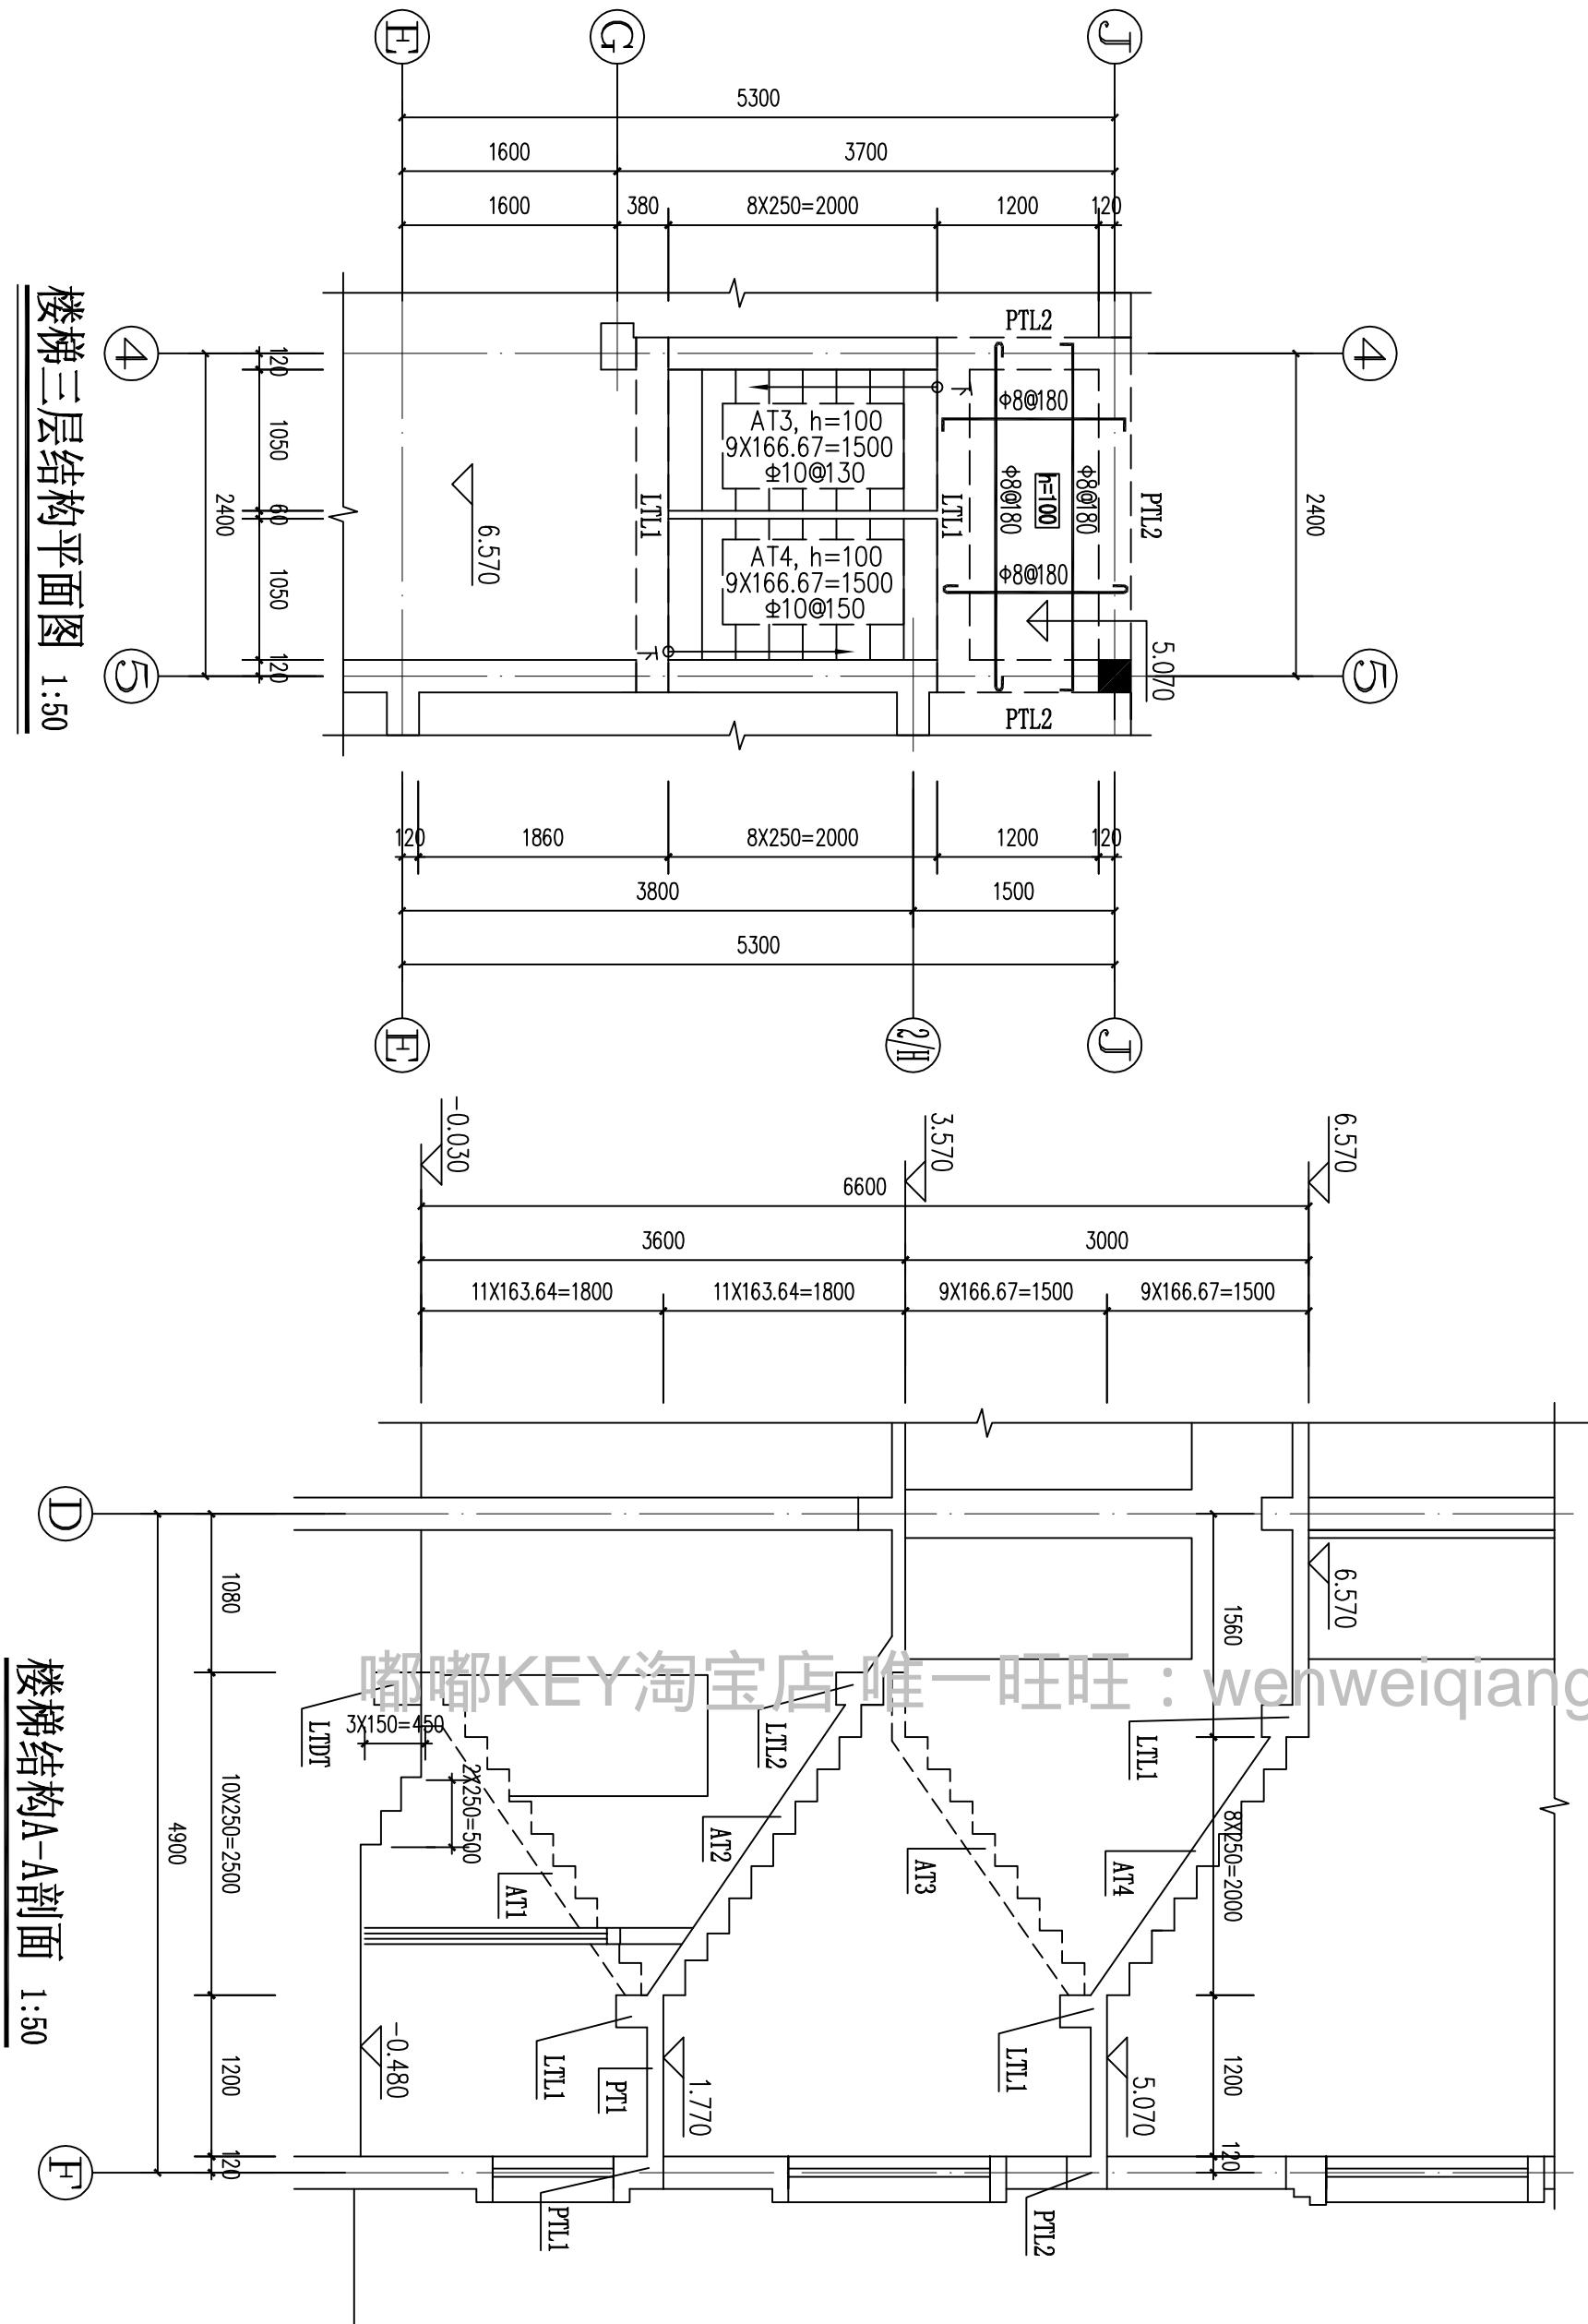

结构	通暖
气排	
建筑	
申给	

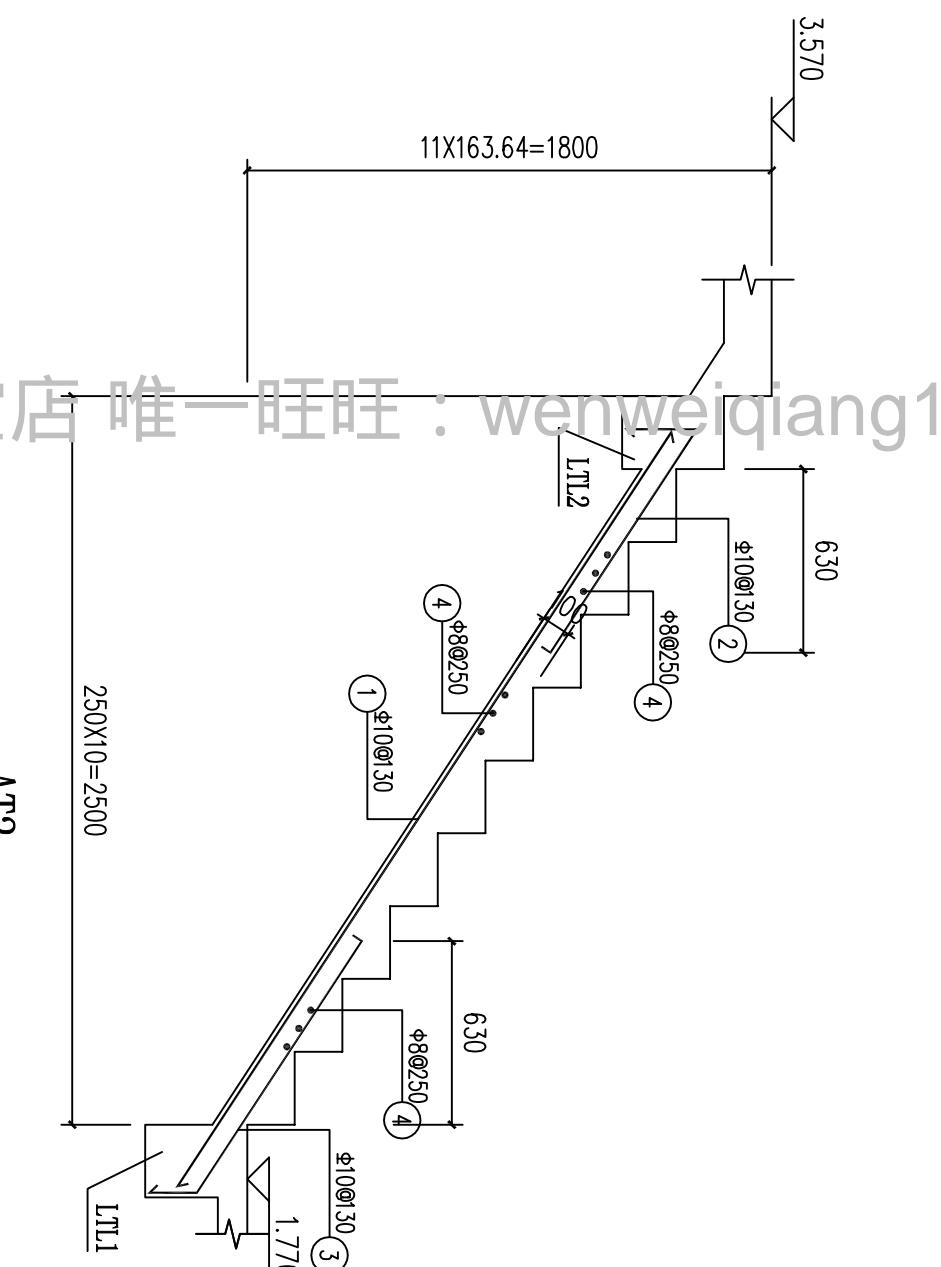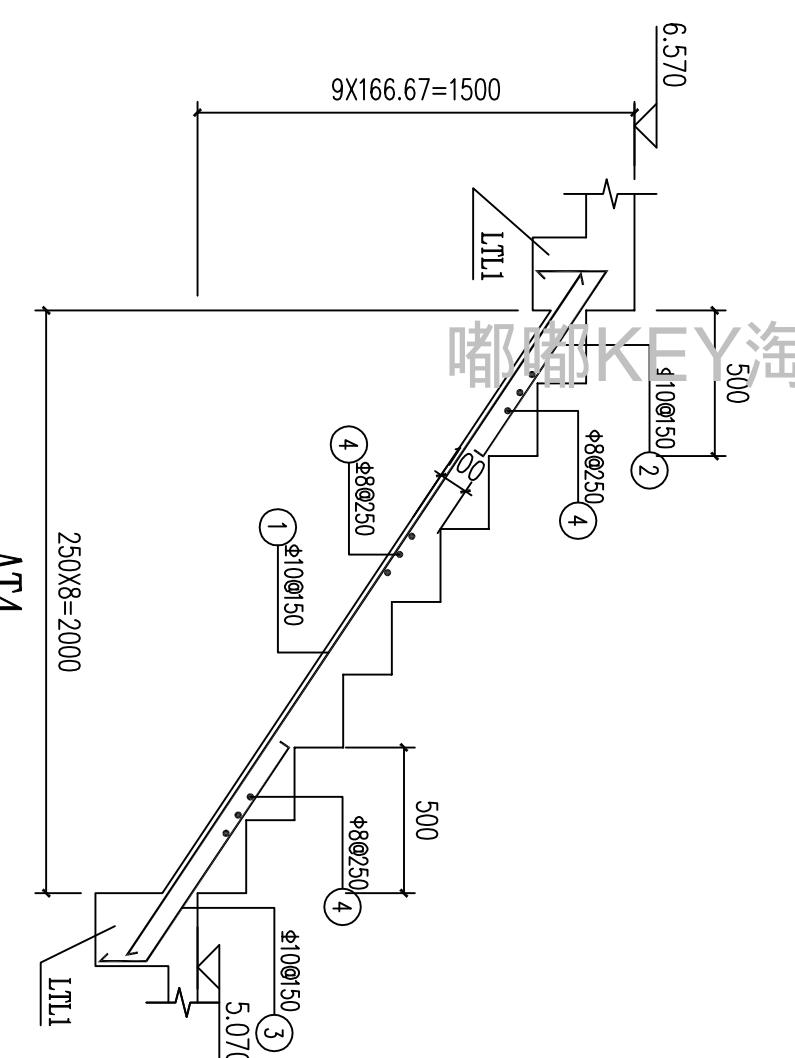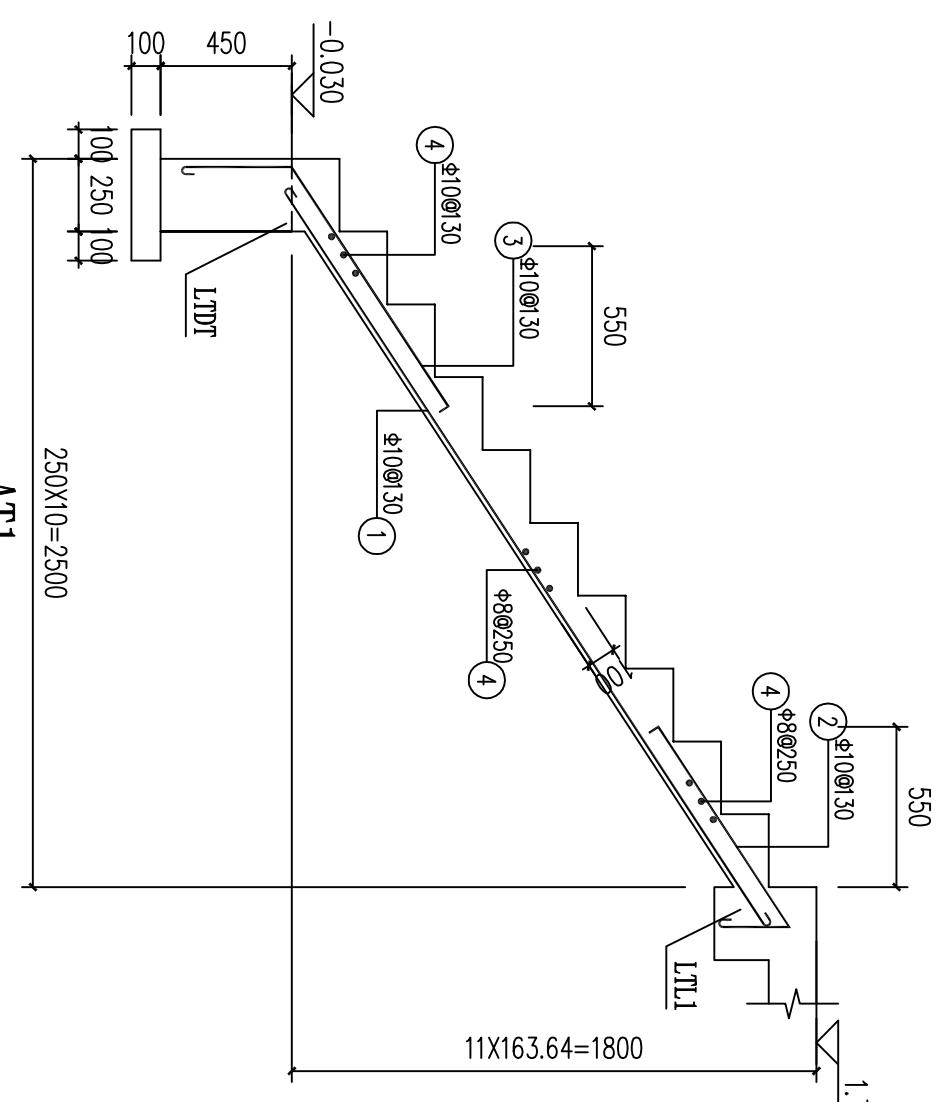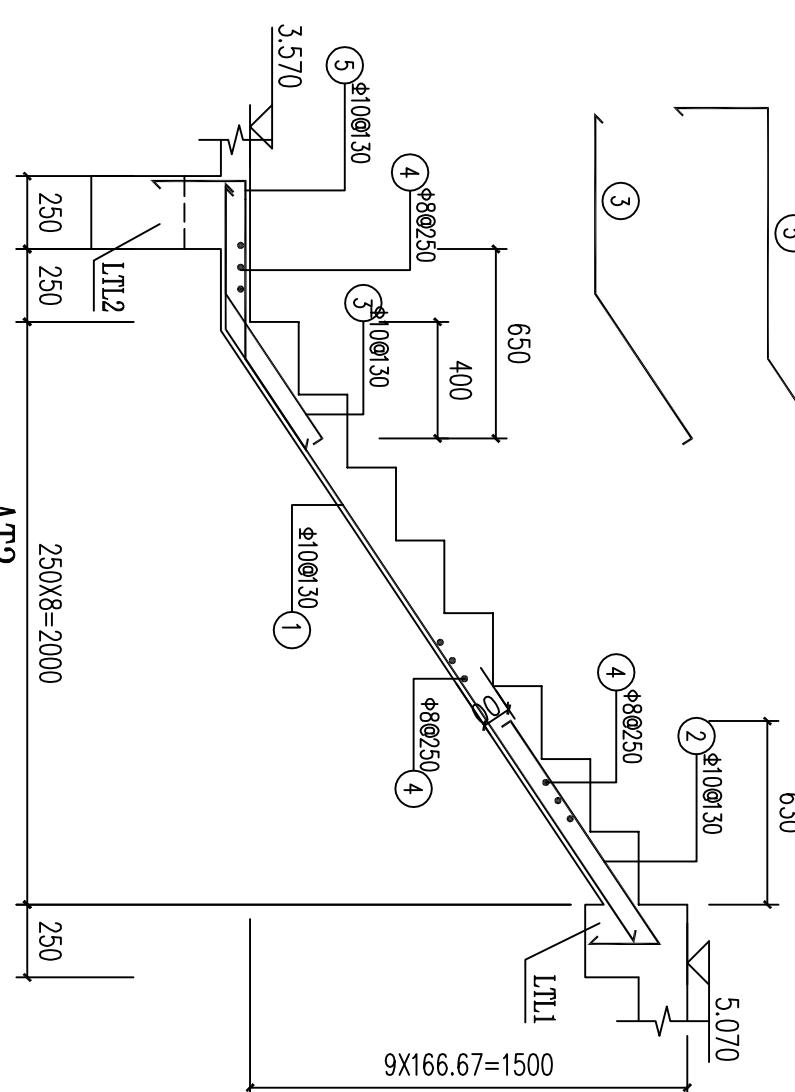

◆浙江伟东规划建筑设计有限公司					
PLANNING & CONSTRUCTION		审定	校对	建设单位	工程编号
证书等级	工程负责	设计	制图	工程名称	出图日期
乙级 123156-sy	专业负责	设计阶段	施工图	130平方米户型	2010.09
				楼梯梯段板配筋图	图号 16

图纸目录

(水施)

浙江伟东规划设计有限公司

图纸目录

(电施)

浙江伟东规划设计有限公司

日期	项 目	工程号	图纸尺寸	备 注
2010-9	110平方米户型	共几页	1	

日期	项 目	工程号	图纸尺寸	备 注
2010-9	110平方米户型	共几页	1	

序 号	编 号	图 纸 名 称	图 纸 尺寸	备 注
1	水施-01	给排水设计说明与图例	A2	
2	水施-02	一层给排水平面图	A2	
3	水施-03	二层给排水平面图	A2	
4	水施-04	三层给排水平面图	A2	
5	水施-05	屋顶给排水平面图	A2	
6	水施-06	给排水系统图	A2	
7	水施-07	卫生间大样图	A2	
8	电施-08	一层弱电平面图	A2	
9	电施-09	二层弱电平面图	A2	
10	电施-10	三层弱电平面图	A2	

序 号	编 号	图 纸 名 称	图 纸 尺寸	备 注
1	电施-01	电气设计说明、图例	A2	
2	电施-02	配总系统图 弱电系统图	A2	
3	电施-03	一层配电平面图	A2	
4	电施-04	二层配电平面图	A2	
5	电施-05	三层配电平面图	A2	
6	电施-06	屋顶防雷平面图	A2	
7	电施-07	基础接地平面布置图	A2	
8	电施-08	一层弱电平面图	A2	
9	电施-09	二层弱电平面图	A2	
10	电施-10	三层弱电平面图	A2	

工程负责人：

工种负责人：

工程负责人：

工种负责人：

给排水设计说明与图例

设计说明

管道安装要求

主要管道的管材及设计要求表						
管道名称	管材(接管方式)	保温要求	工作压力	备注		
室内上水管	PP-R 热水(承插连接)					
室内污水管	芯层发泡UPVC(承插)					
室内雨水管	UPVC 雨水排水(丝接)					

图例

名 称	图 样	名 称	图 样	名 称	图 样	名 称	图 样
给水管	———	水表箱	———	闸 阀	▷ 5	消 扫 口	○ 丁 ——
污水管	-----	洗脸盆	①	雨 水 斗	● 个	消 火 柱	② ——
雨 水 管	-----	蹲便器	□	通 气 盒	●	火 爆 器	▲ ▲ ▲
消 防 管	—— 1 ——	座 便 器	◎	圆 形 地 槽	● — 丁		

1. 建施排水用硬聚氯乙烯(PVC-U) 管道强度试验值：DN15 0.406 MPa, DN20 0.502 MPa, DN25 0.540 MPa, DN32 0.570 MPa, DN40 0.600 MPa, DN50 0.630 MPa, DN65 0.660 MPa, DN80 0.700 MPa, DN100 0.740 MPa, DN150 0.790 MPa, DN200 0.840 MPa。

2. 本图及说明未及之处请严格按照有关的施工及验收规范和规定进行施工、安装和验收。

3. 本图及说明未及之处请严格按照有关的施工及验收规范和规定进行施工、安装和验收。

浙江伟东规划建筑设计有限公司						
PLANNING CONSTRUCTION	审核	校对	建设单位	工程编号		
证书等级	工程负责	校对	工程名称	出图日期		
乙级 123156-SY	专业负责	设计阶段	施工图	图号	给排水设计说明与图例	水-K-01

暖通
结构
气排
给水
排水

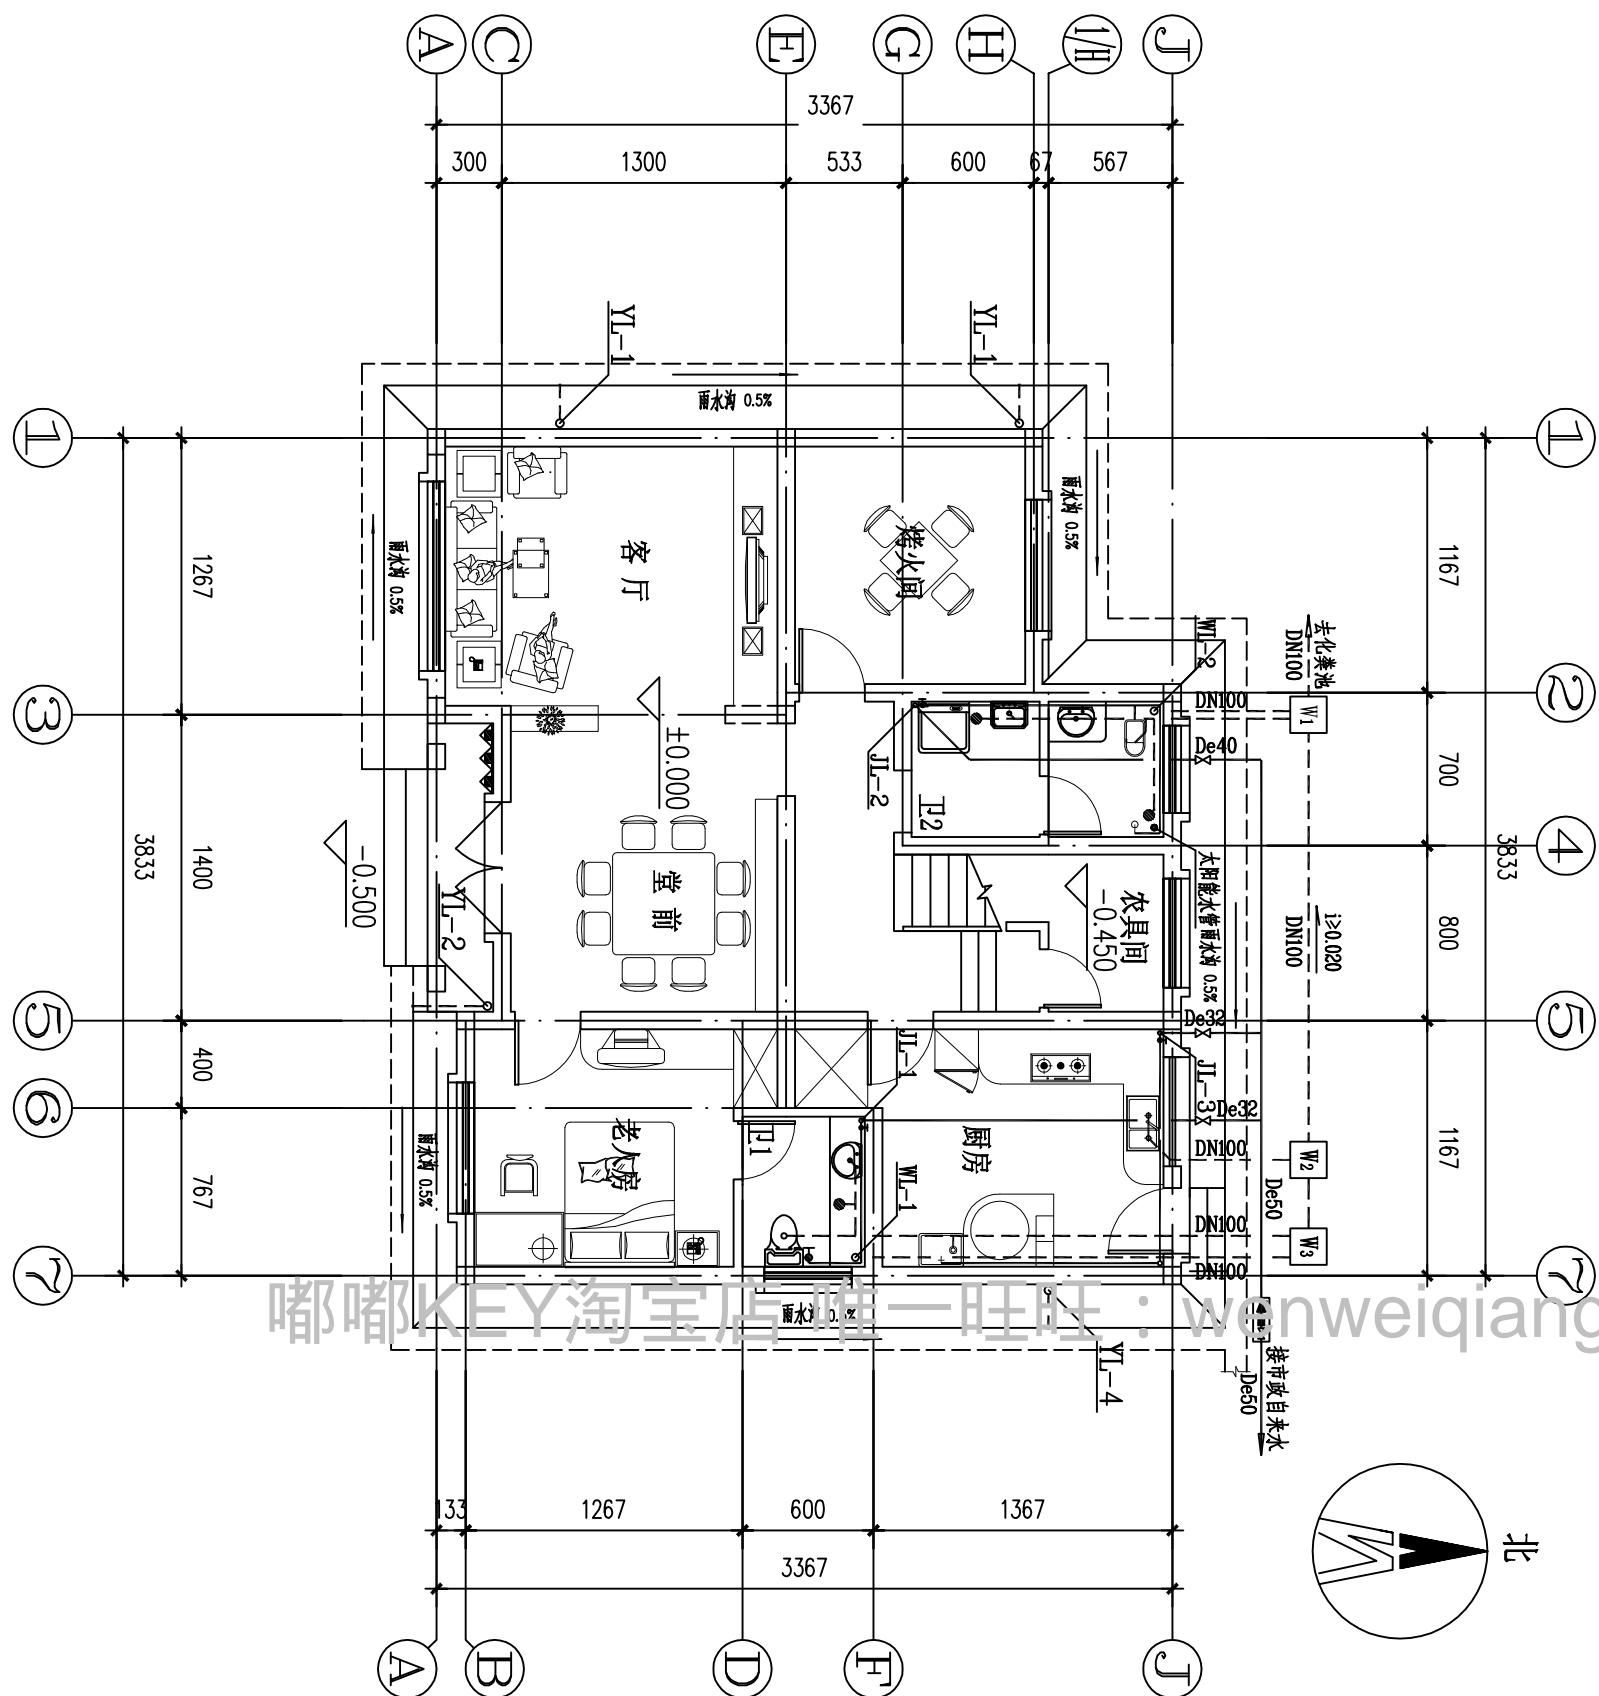


结构	暖通
气	
给水	
排水	

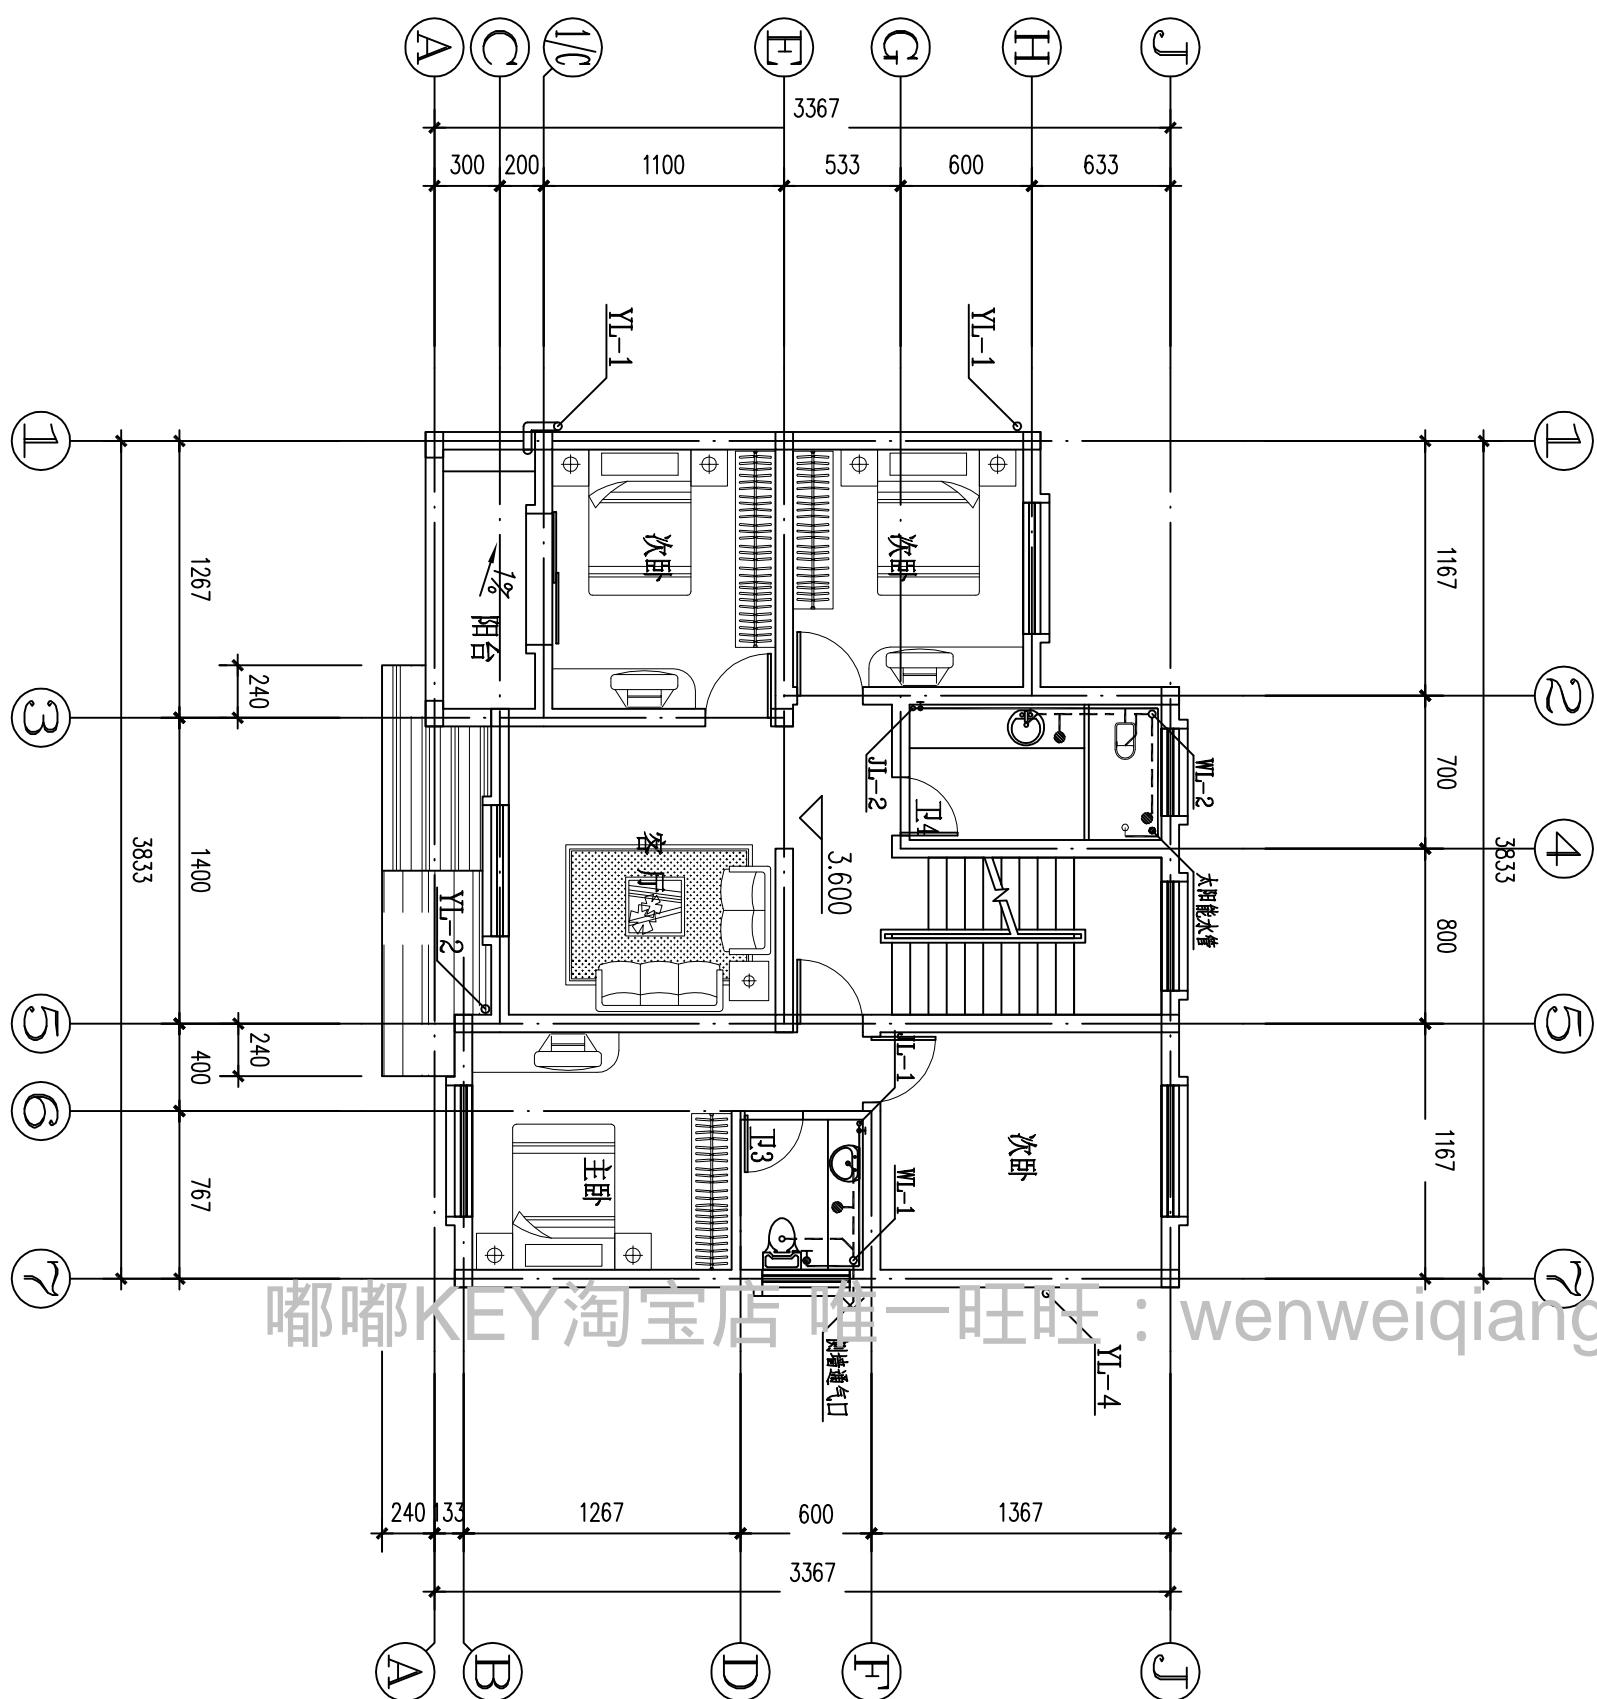

二层给排水平面图 1:100


建筑	暖通
结构	
气给水	
电排水	

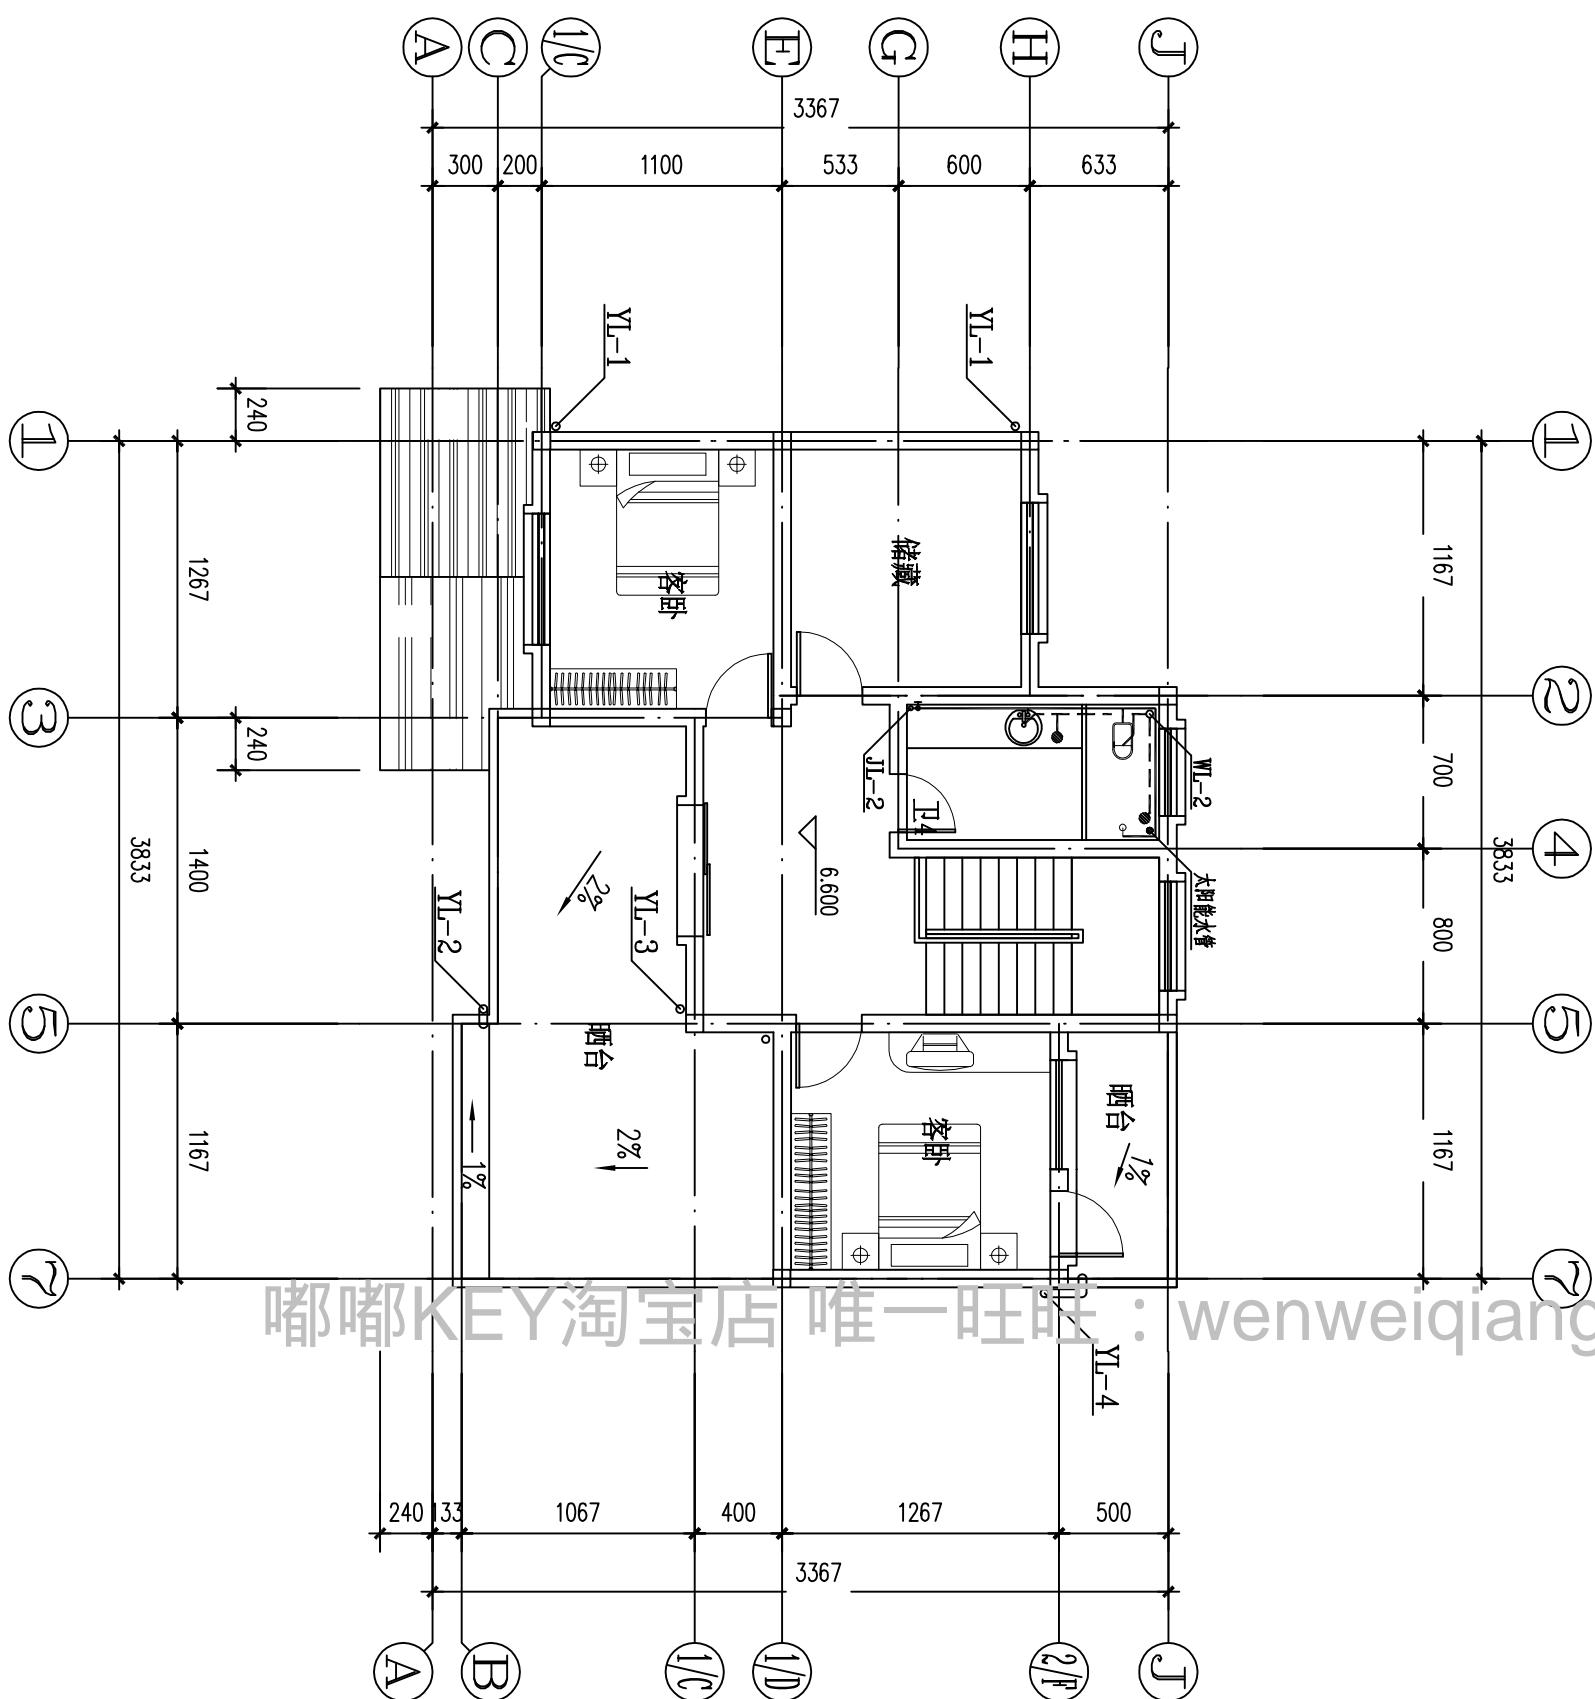

三层给排水平面图 1:100


浙江伟东规划建筑设计有限公司		审定	校对	建设单位	工程编号
PLANNING & CONSTRUCTION		审核	设计	工程名称	110平方米户型
未盖本院出图专用章本图纸无效	证书等级	工程负责	制图	图纸名称	出图日期
乙级 123156-sy	专业负责	设计阶段	施工图	三层给排水平面图	2010.9
				图别	给排水
				图号	水-04

建筑	暖通
结构	
气	
电给	
排	
水	

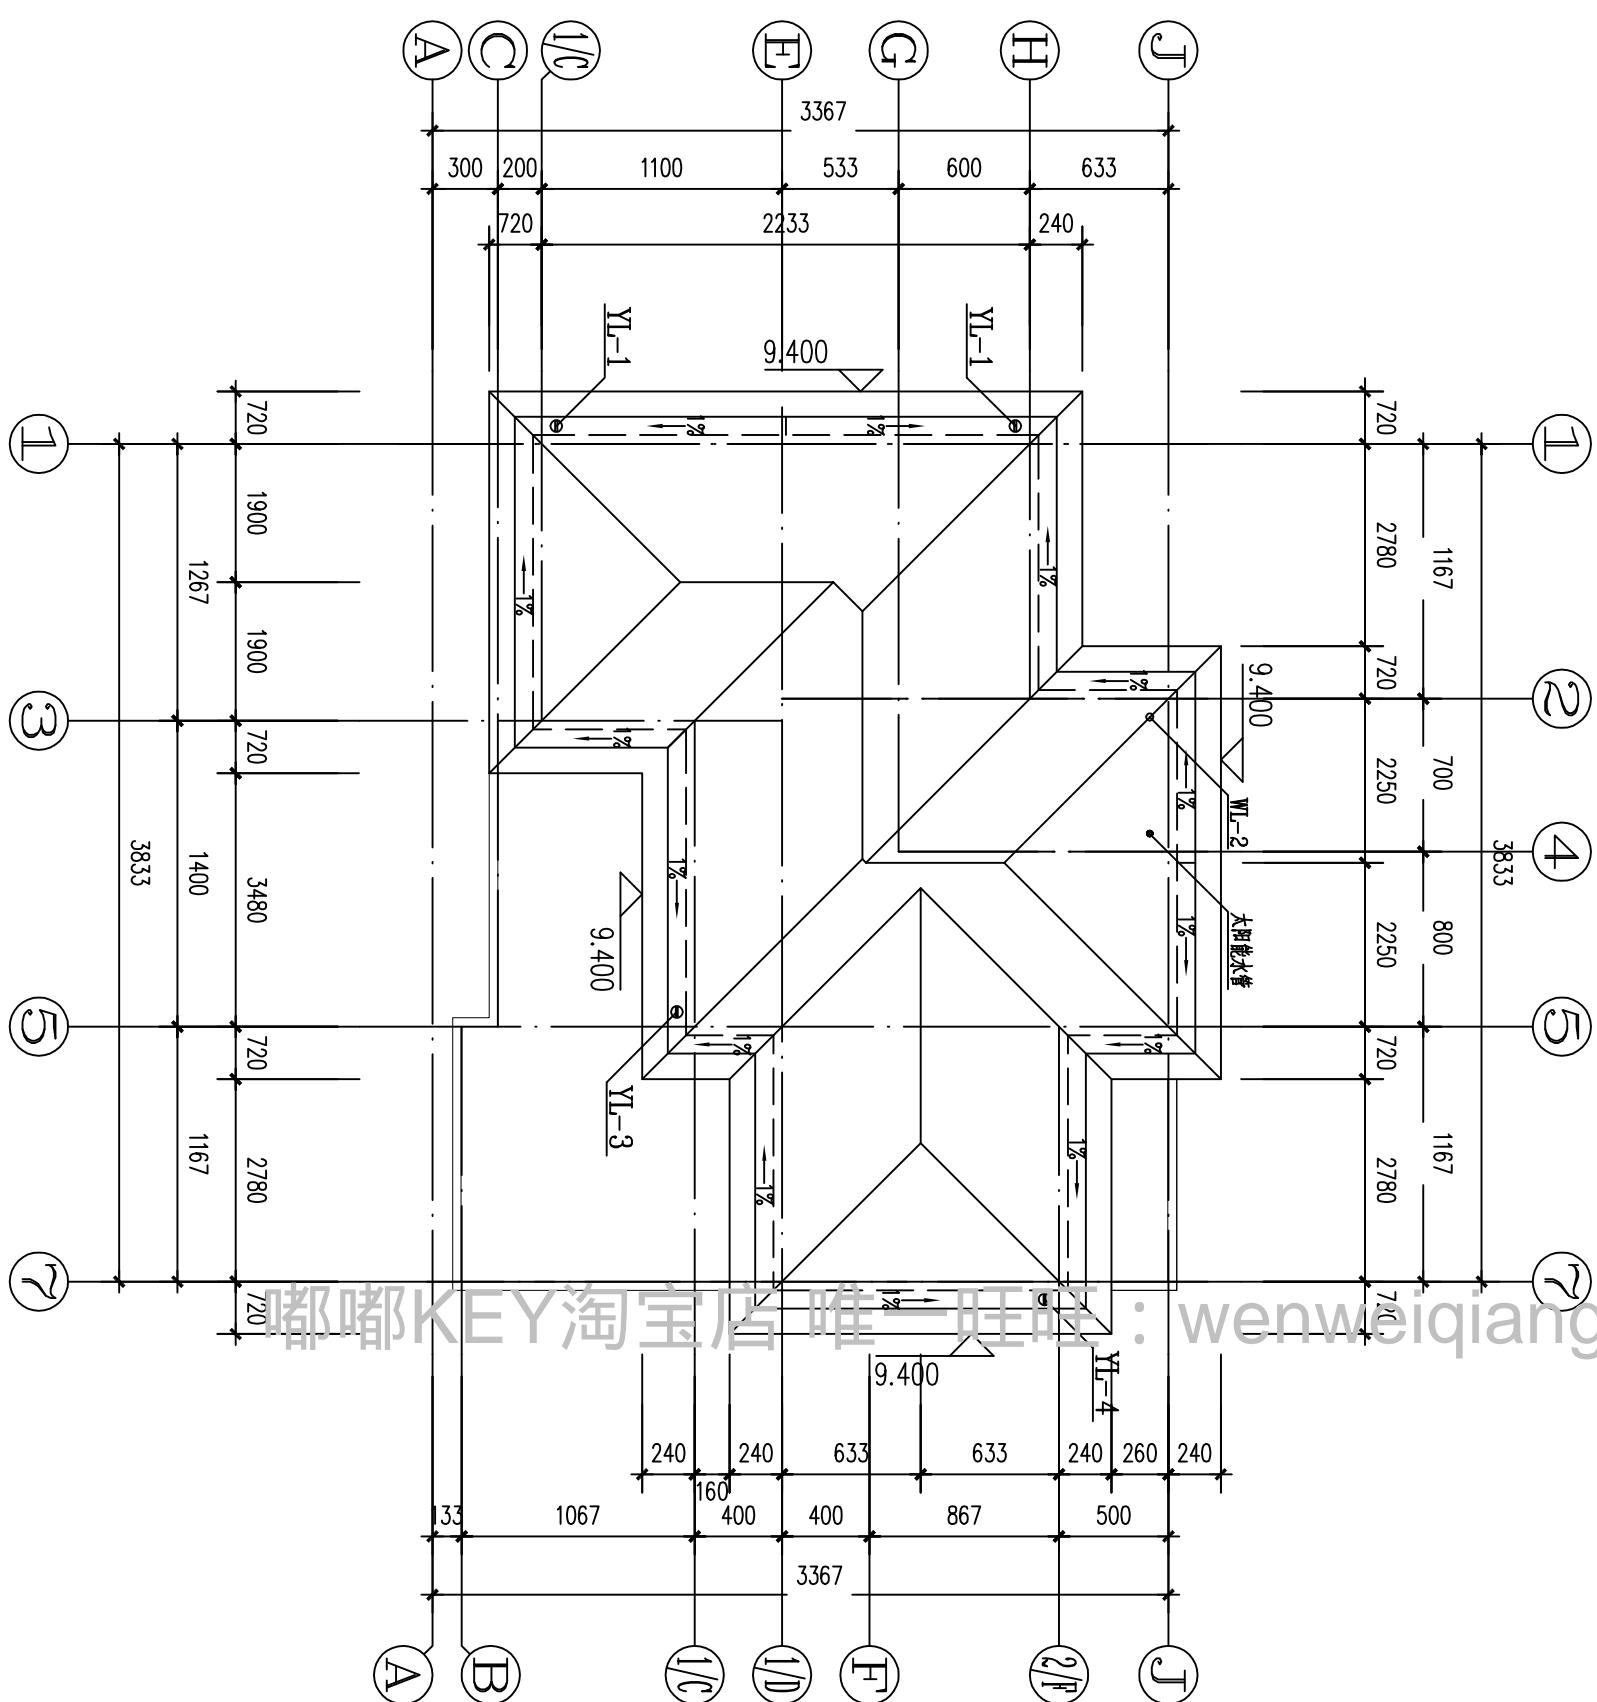

结构	暖通
气排	
建水	
筑给	
绘排	

厨房废水系统图

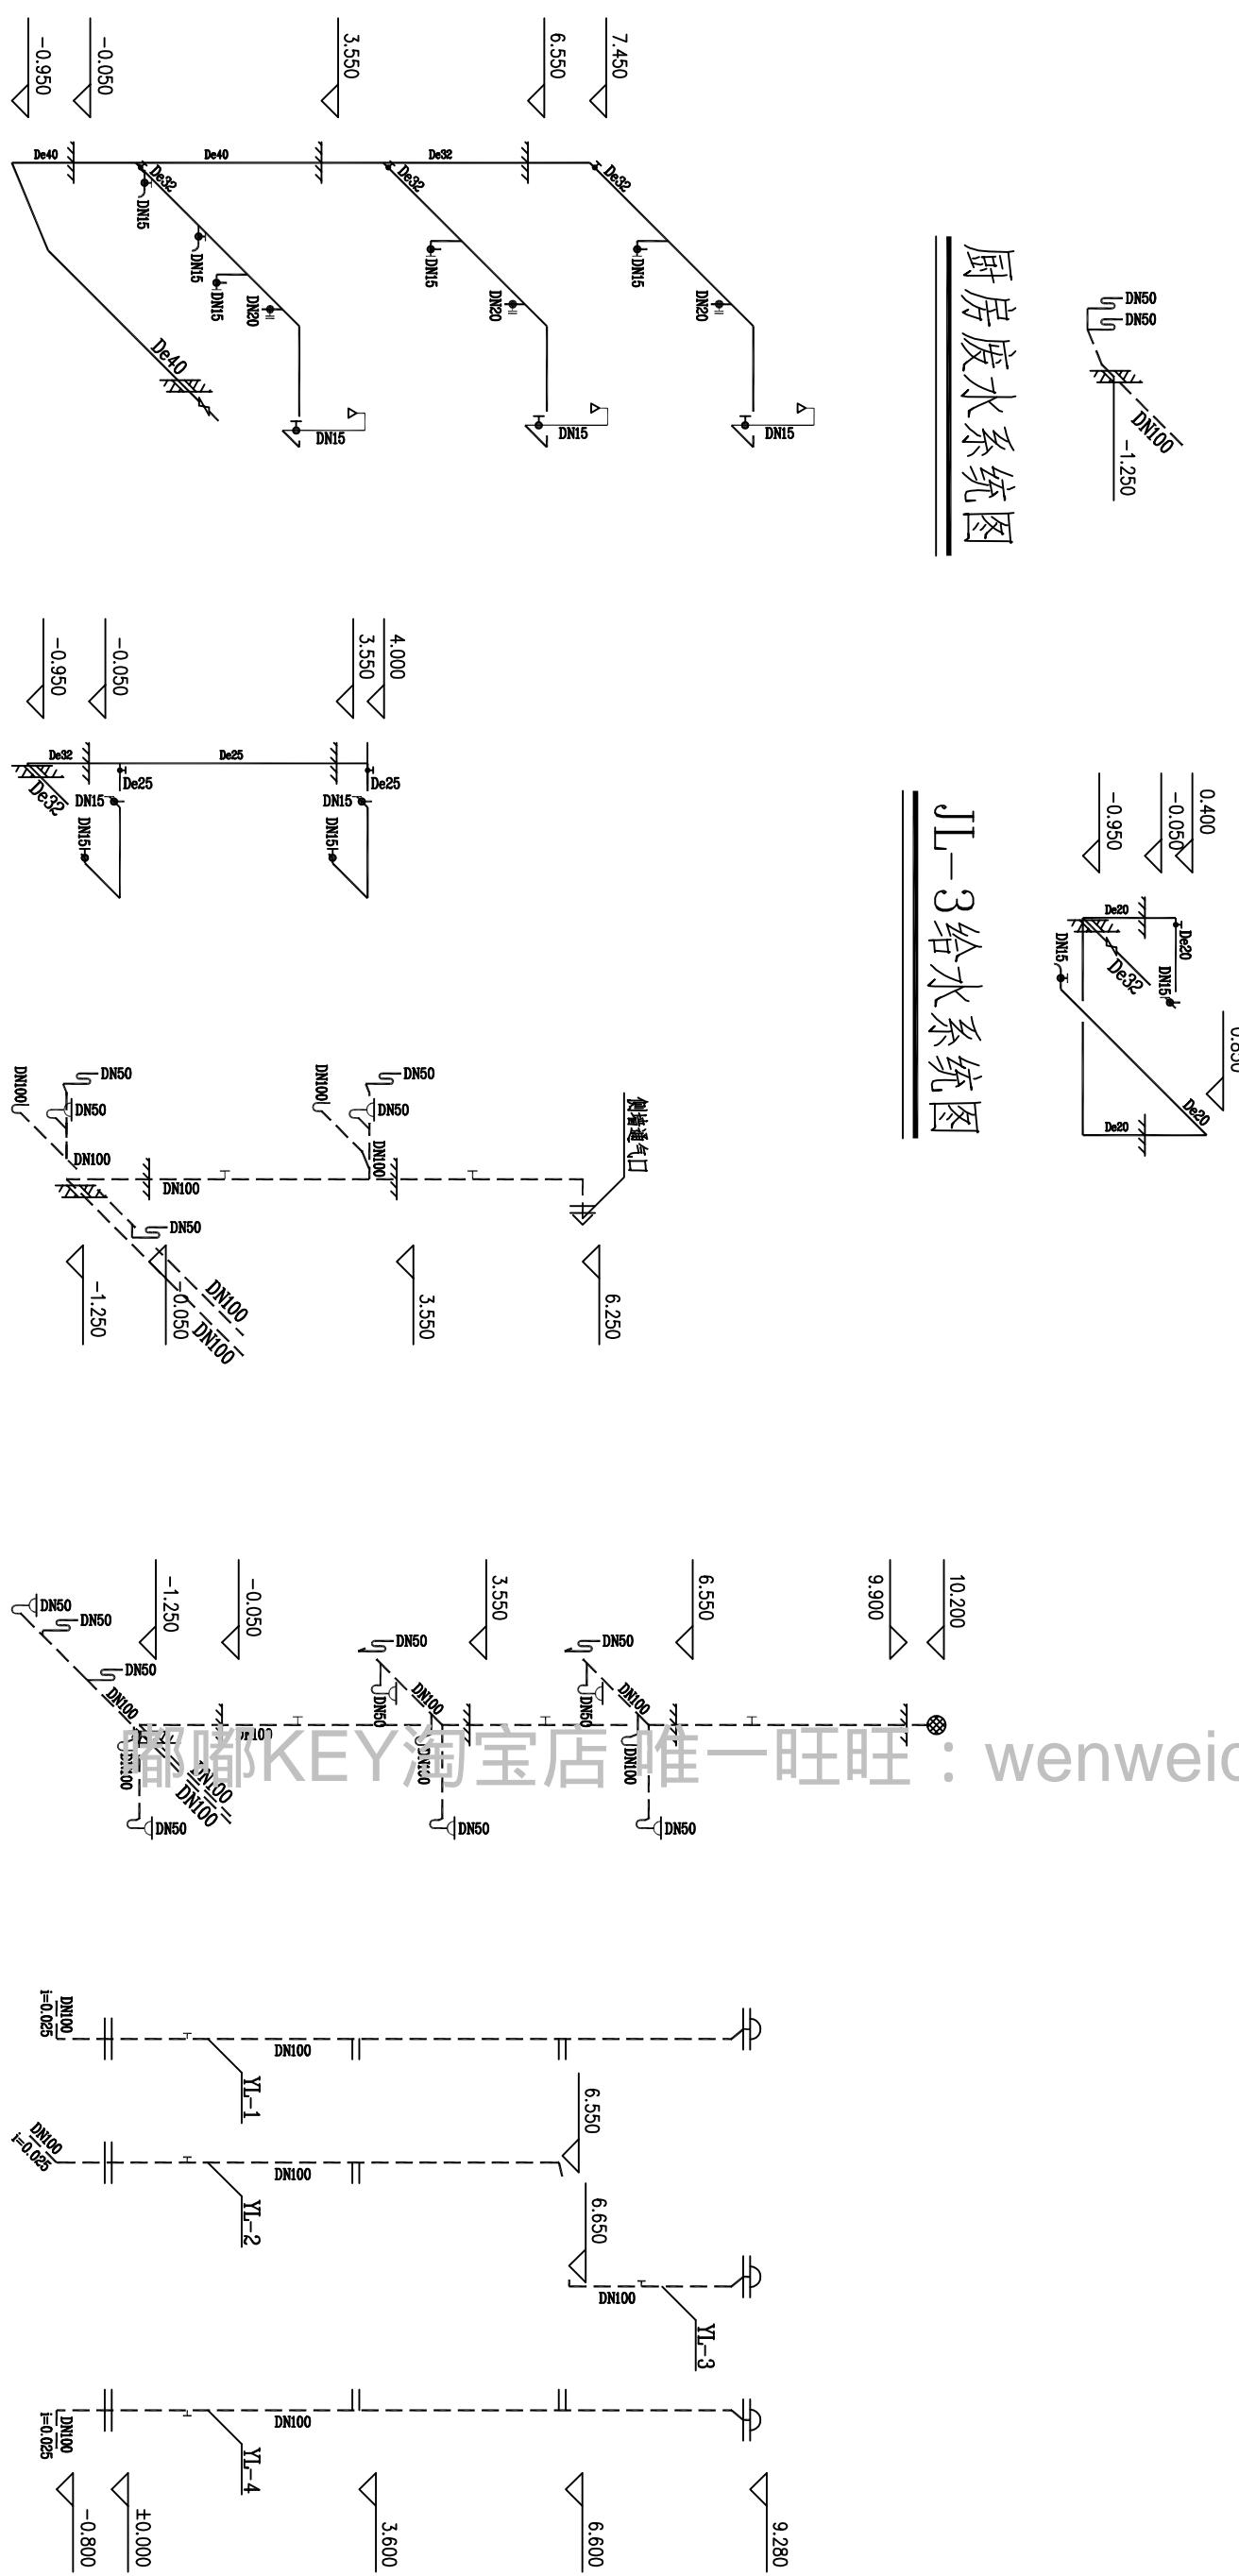

JL-3给水系统图

JL-1给水系统图

WL-1污水系统图


WL-2污水系统图

雨水系统图


JL-2给水系统图

浙江伟东规划建筑设计有限公司		审定	校对	建设单位	工程编号
PLANNING & CONSTRUCTION		审核	设计	工程名称	出图日期
未盖本院出图专用章本图纸无效	证书等级	工程负责	制图	图纸名称	图别
乙级 123156-sy	专业负责	设计阶段	施工图	卫生间大样图 给排水系统图	给排水
					图号 水-k06


结构	通
气	
给水	
排水	

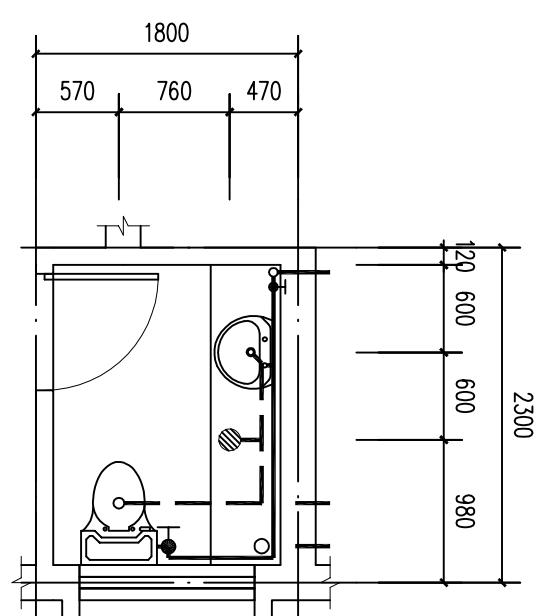


卫1大样图 1:50

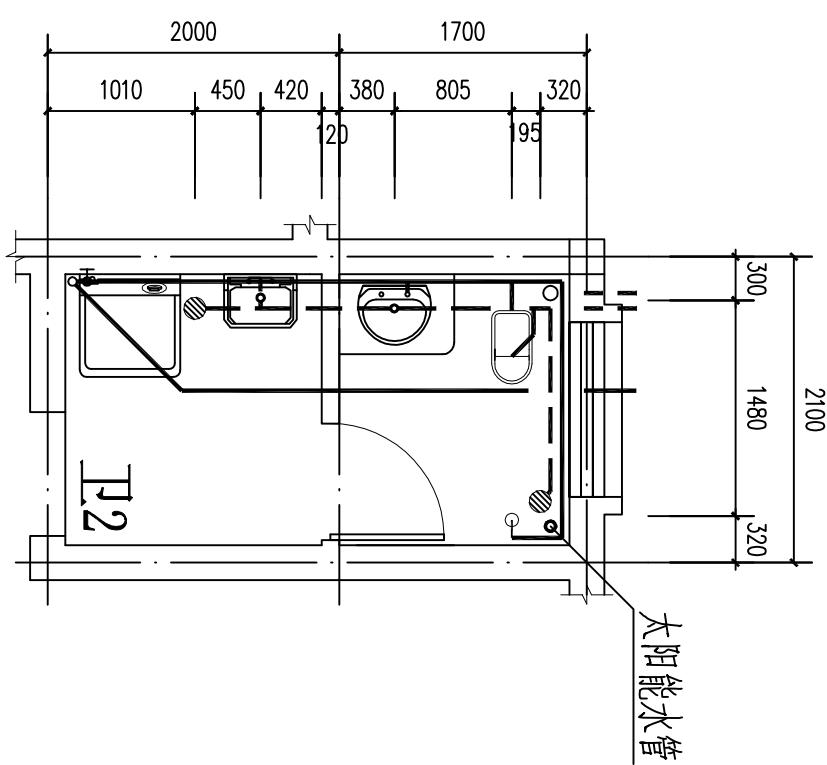

卫2大样图 1:50

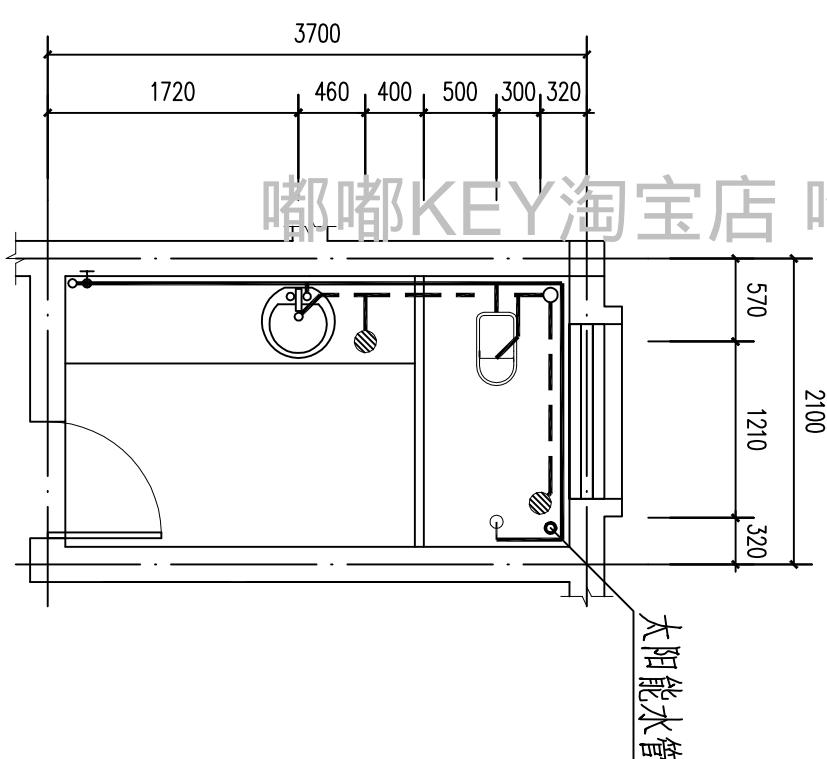

卫3大样图 1:50

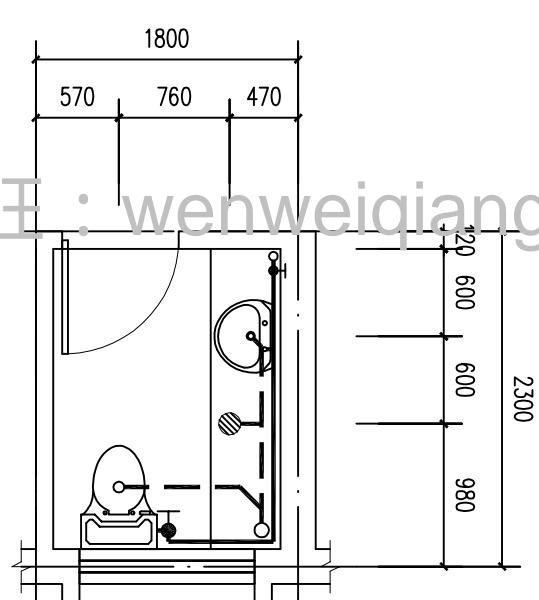

卫4大样图 1:50

浙江伟东规划建筑设计有限公司		审定	校对	建设单位	工程编号
PLANNING CONSTRUCTION	未盖本院出图专用章本图纸无效	审核	设计	工程名称	110平方米户型
证书等级	乙级	工程负责	制图	图纸名称	出图日期
乙级 123156-sy	专业负责	设计阶段	施工图	卫生间大样图	2010.9
		图号		图别	给排水
					图号 水-K-07


电气设计说明

<p><u>一、设计依据</u></p> <p>1、建筑概况 本工程为年均温宜县农村住宅型方案设计竞赛平方米户型共三层建筑高度为 9.90米建筑面积 287.82平方米主要结构形式为砖混结构</p> <p>2、建设单位提供的设计任务书及设计要求相关专业提供的工程设计资料</p> <p>3、现行的国家主要标准及法规</p> <p>4、建筑设计防火规范 GB 50016-2006 建筑物防雷设计规范 (2000年版)GB 50057- 94</p> <p>5、配电网设计规范 GB 50052-95 建筑照明设计标准 GB 50034-2004</p> <p>6、突出屋面的金属构件如金属旗杆广告牌等应与避雷带作良好电气联结</p>
<p><u>二、设计范围</u></p> <p>1、本工程设计包括红线内以下电气系统 1 220/380V 配电系统 2建筑物照明配电系统 4电瓶翼带布线电视等弱电系统2考虑首线到其前端由相关专业部门负责设计安装</p>
<p><u>三、负荷分类及容量</u></p> <p>1. 负荷分类及容量 竣工用电负荷等级为三级安装容量为 27.02kW</p>
<p><u>2. 供电电源</u></p> <p>本工程拟由室外公变低压侧引来 380/220V三相四线制电源引至 A1总配电箱供本建筑所有设备用电 接地系统为TN-C-S系统进户处保护线须重复接地并设专用 PE线接地电阻不大于 1欧姆</p>
<p><u>3. 计量方式</u></p> <p>本工程计量在总配电箱内设置</p>
<p><u>4. 供电方式</u></p> <p>4.1、供电方式采用放射式的供电方式 5、照明车间影视插座均由不同的支路供电灯具所有的插座回路均没漏电短路器保护装置</p>
<p><u>四、设备安装</u></p> <p>1、电源总进线箱及电源箱嵌墙安装下沿距地 1.50米</p> <p>2、所有普通插座均选用单相三孔安全型插座空凋机选用三孔插座</p> <p>3、板开关底边距地 1.3米空调挂机插座底边距地 0.3米未注明安装高度的插座底边距地 1.3米</p> <p>4、本工程所有灯具均采用节能型荧光灯的镇流器采用电子式镇流器使其功率因数达到 0.9以上以利于节能</p>
<p><u>五、导线选择及敷设</u></p> <p>1、室外导线采用铜芯聚氯乙烯绝缘钢带聚氯乙烯护套电力电缆直埋敷设进建筑穿钢管埋地敷设</p> <p>2、照明支线采用 BV-500V型铜芯聚乙稀绝缘电线穿阻燃型 PVC塑料管沿地面或楼板暗敷干线选用 PVC铜芯交联聚乙稀绝缘聚氯乙烯护套电力电缆阻燃型 PVC塑料管沿地面或楼板敷设干线及穿管管径详见系统图应急照明的线路穿管时保护层厚度不小于 30mm</p> <p>3、图中的导线根数除注明外每根 2根 所有的插座回路均为了根</p>
<p><u>六、建筑物防雷接地系统及安全措施</u></p> <p><u>一、建筑物防雷</u></p> <p>1、本工程经计算年雷击次数少于 0.3次故本工程按三级防雷要求设防 2、接闪器屋女儿墙屋面等采用 φ12的镀锌圆钢作为避雷带 避雷带网格间距不大于20m 20m或 24m 16m φ12的镀锌圆钢作避雷小角小斜钉高 300mm间距为 2m在转角处为 0.5米 3、引下线采用热镀锌扁钢直径大于等于 φ16时不但小于 8mm为四根筋大于等于 φ16时为二根连接引下间距不大于 25米外避雷下线在室外地面上 1米处引出一根φ40 的热镀锌扁钢伸出墙外 1米</p>


图例

序号	代号	符 号	名 称	型 号	备 注
1			吸顶灯节能灯	18W	吸顶安装
2		◎	花灯	100W	飘顶安装
3		●	吊灯	200W	飘顶安装
4		▲	浴霸		飘顶安装
5		△	单双三极墙开关	250V 16A	下沿距地 1.50米
6		■	安全型二三孔插座	250V 10A	下沿距地 0.30米
7		□	安全型壁挂式空调插座	250V 16A	下沿距地 2.00米
8		▲	防爆型二三孔插座	250V 10A	下沿距地 1.60米
9		▲	安全型柜式空调插座	250V 16A	下沿距地 0.30米
10		■	总配电箱		暗装距地 1.60米
11		□	层配电箱		暗装距地 1.60米
12		MEB	总等电位连接端子箱		暗装距地 0.50米


◆	浙江伟东规划建筑设计有限公司					
	PLANNING & CONSTRUCTION	审 定	校 对	建 设 单 位	工 程 编 号	
证书等级	工程负责	制 图	工 程 名 称	户型-130平方	出图日期	2010.9
乙级 123156-sy	专业负责	设计阶段	施 工 图	图纸名称	图 别	电 气
未盖本院出图专用章本图纸无效	图 号	电-01				

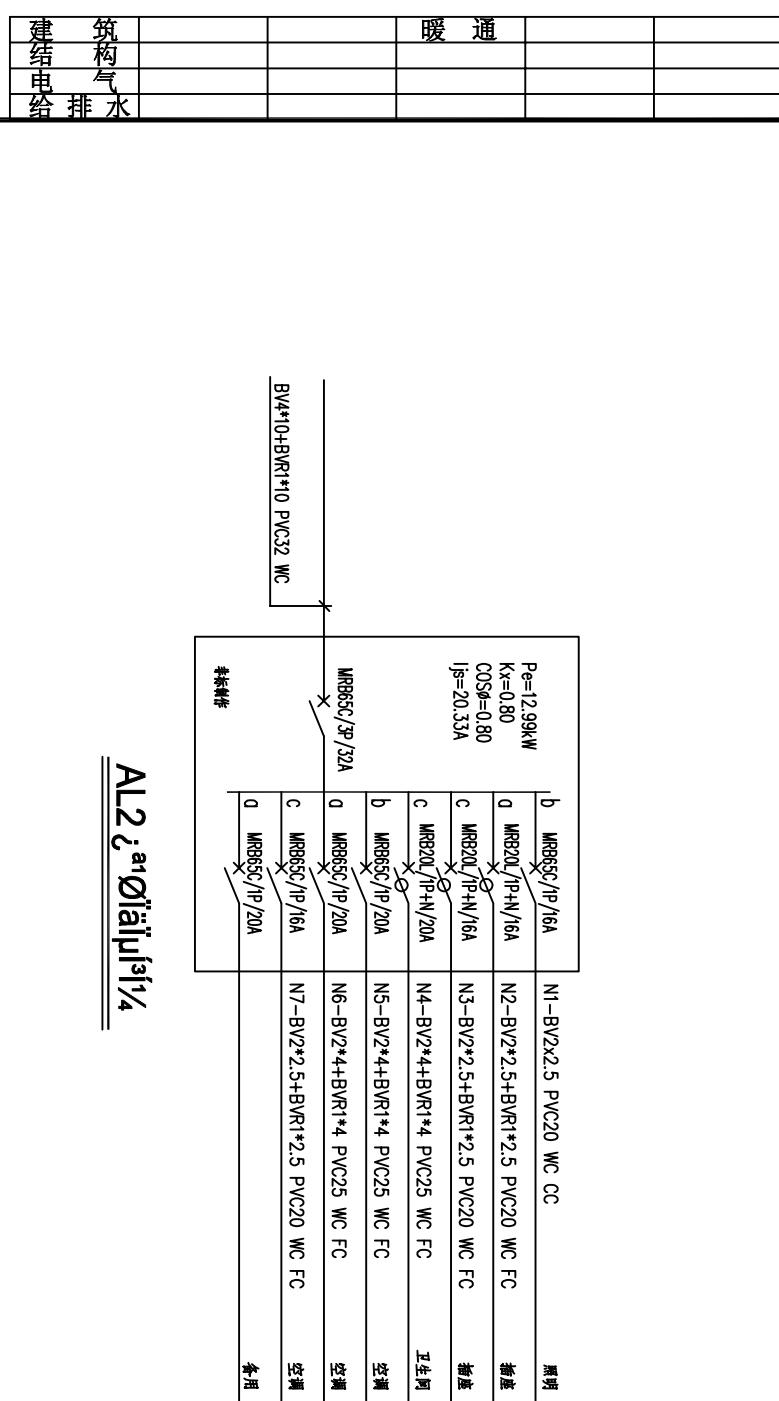

AL2 电气平面图1/4

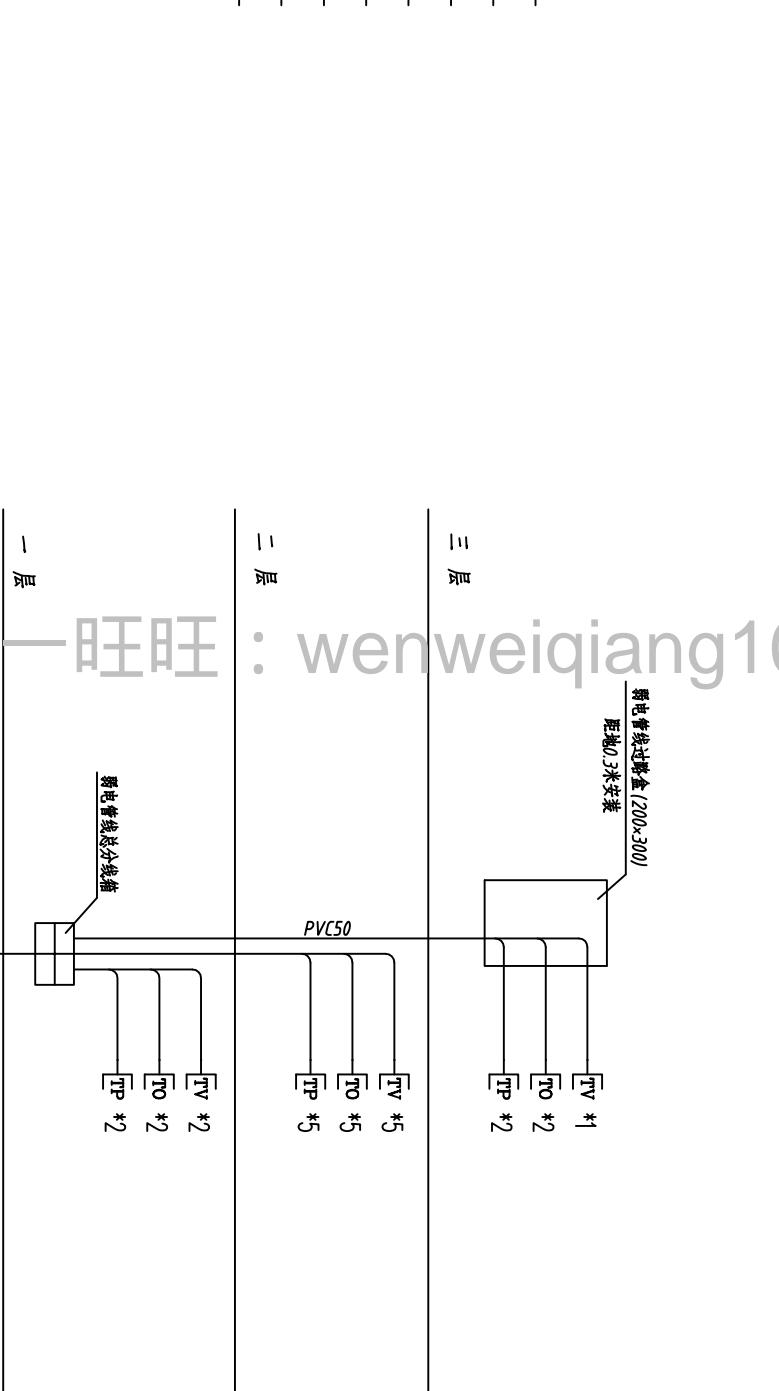


E05C1/4

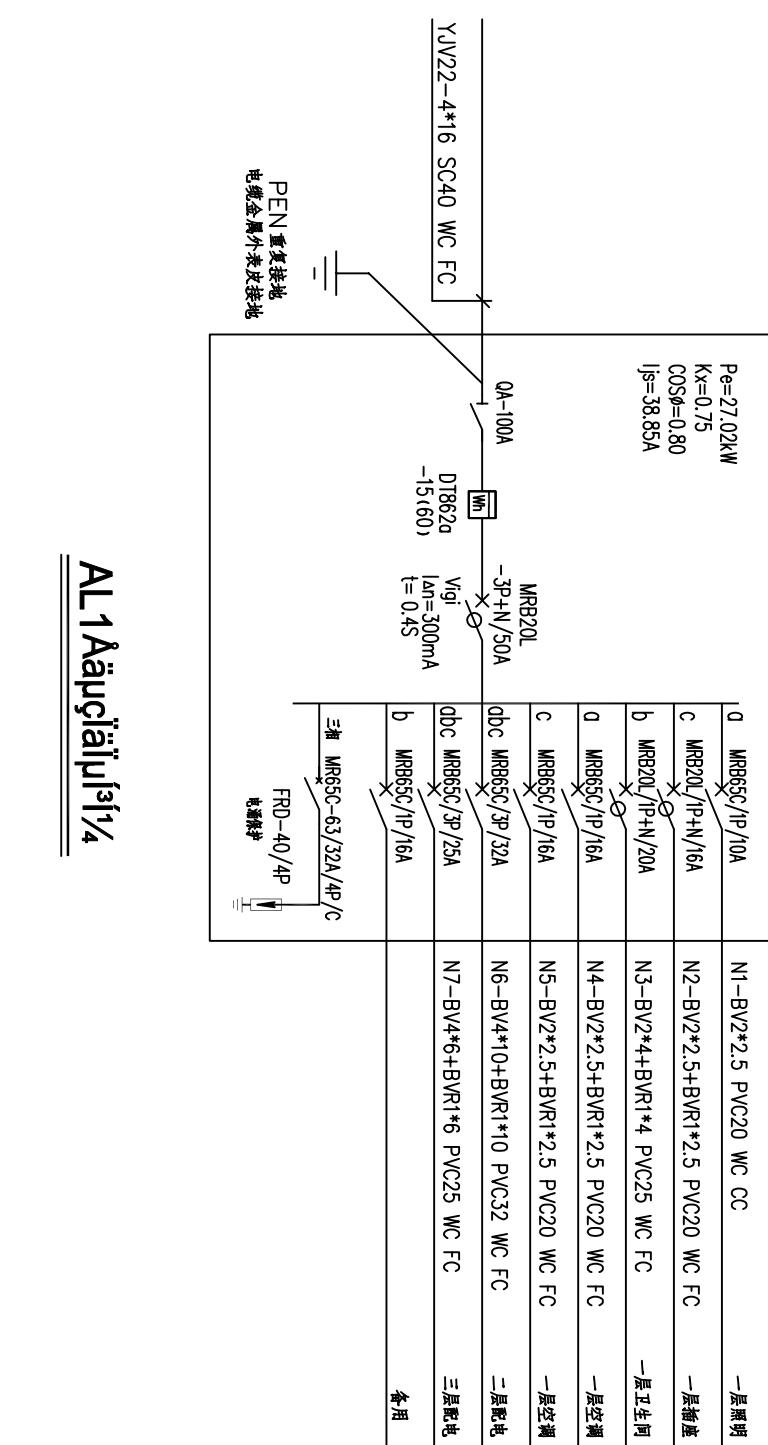


说明：电源支线选用SYJVV-75-5型同轴电缆，网络支线选用超五类非屏蔽双绞线，电话支

线采用RVSP4*0.5 铜芯线，管线均穿阻燃塑料(PVC)管沿墙、吊顶暗敷设。

电视插座 距地 0.3米暗装
电话插座 距地 0.3米暗装
网络插座 距地 0.3米暗装

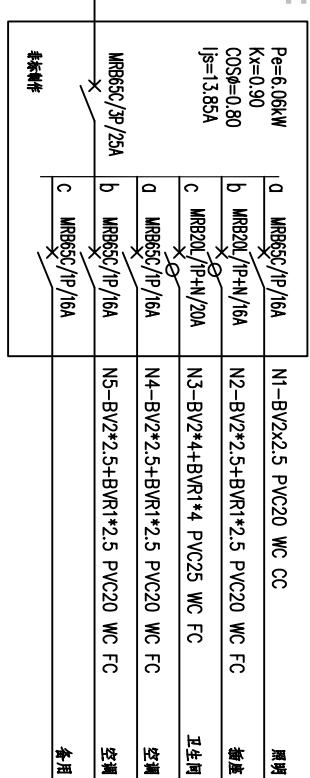


AL1 电气平面图1/4

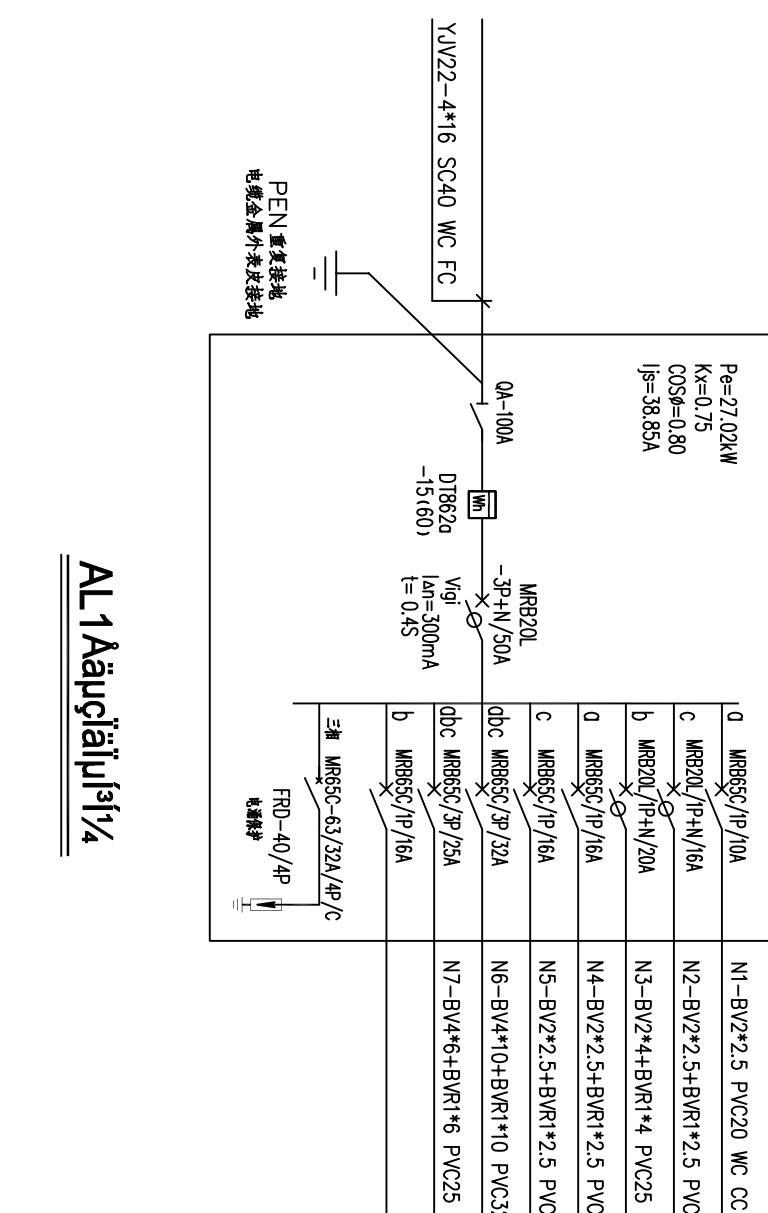


浙江伟东规划建筑设计有限公司 PLANNING & CONSTRUCTION	审定	校对	建设单位	工程编号
	审核	设计	工程名称	130平方米户型
未盖本院出图专用章本图纸无效 乙级 123156-sy	证书等级	制图	图纸名称	130平方米户型
	工程负责	设计阶段	施工图	图别 电气
图号 电-02				

建筑	暖通
结构	
气给水	
电排水	

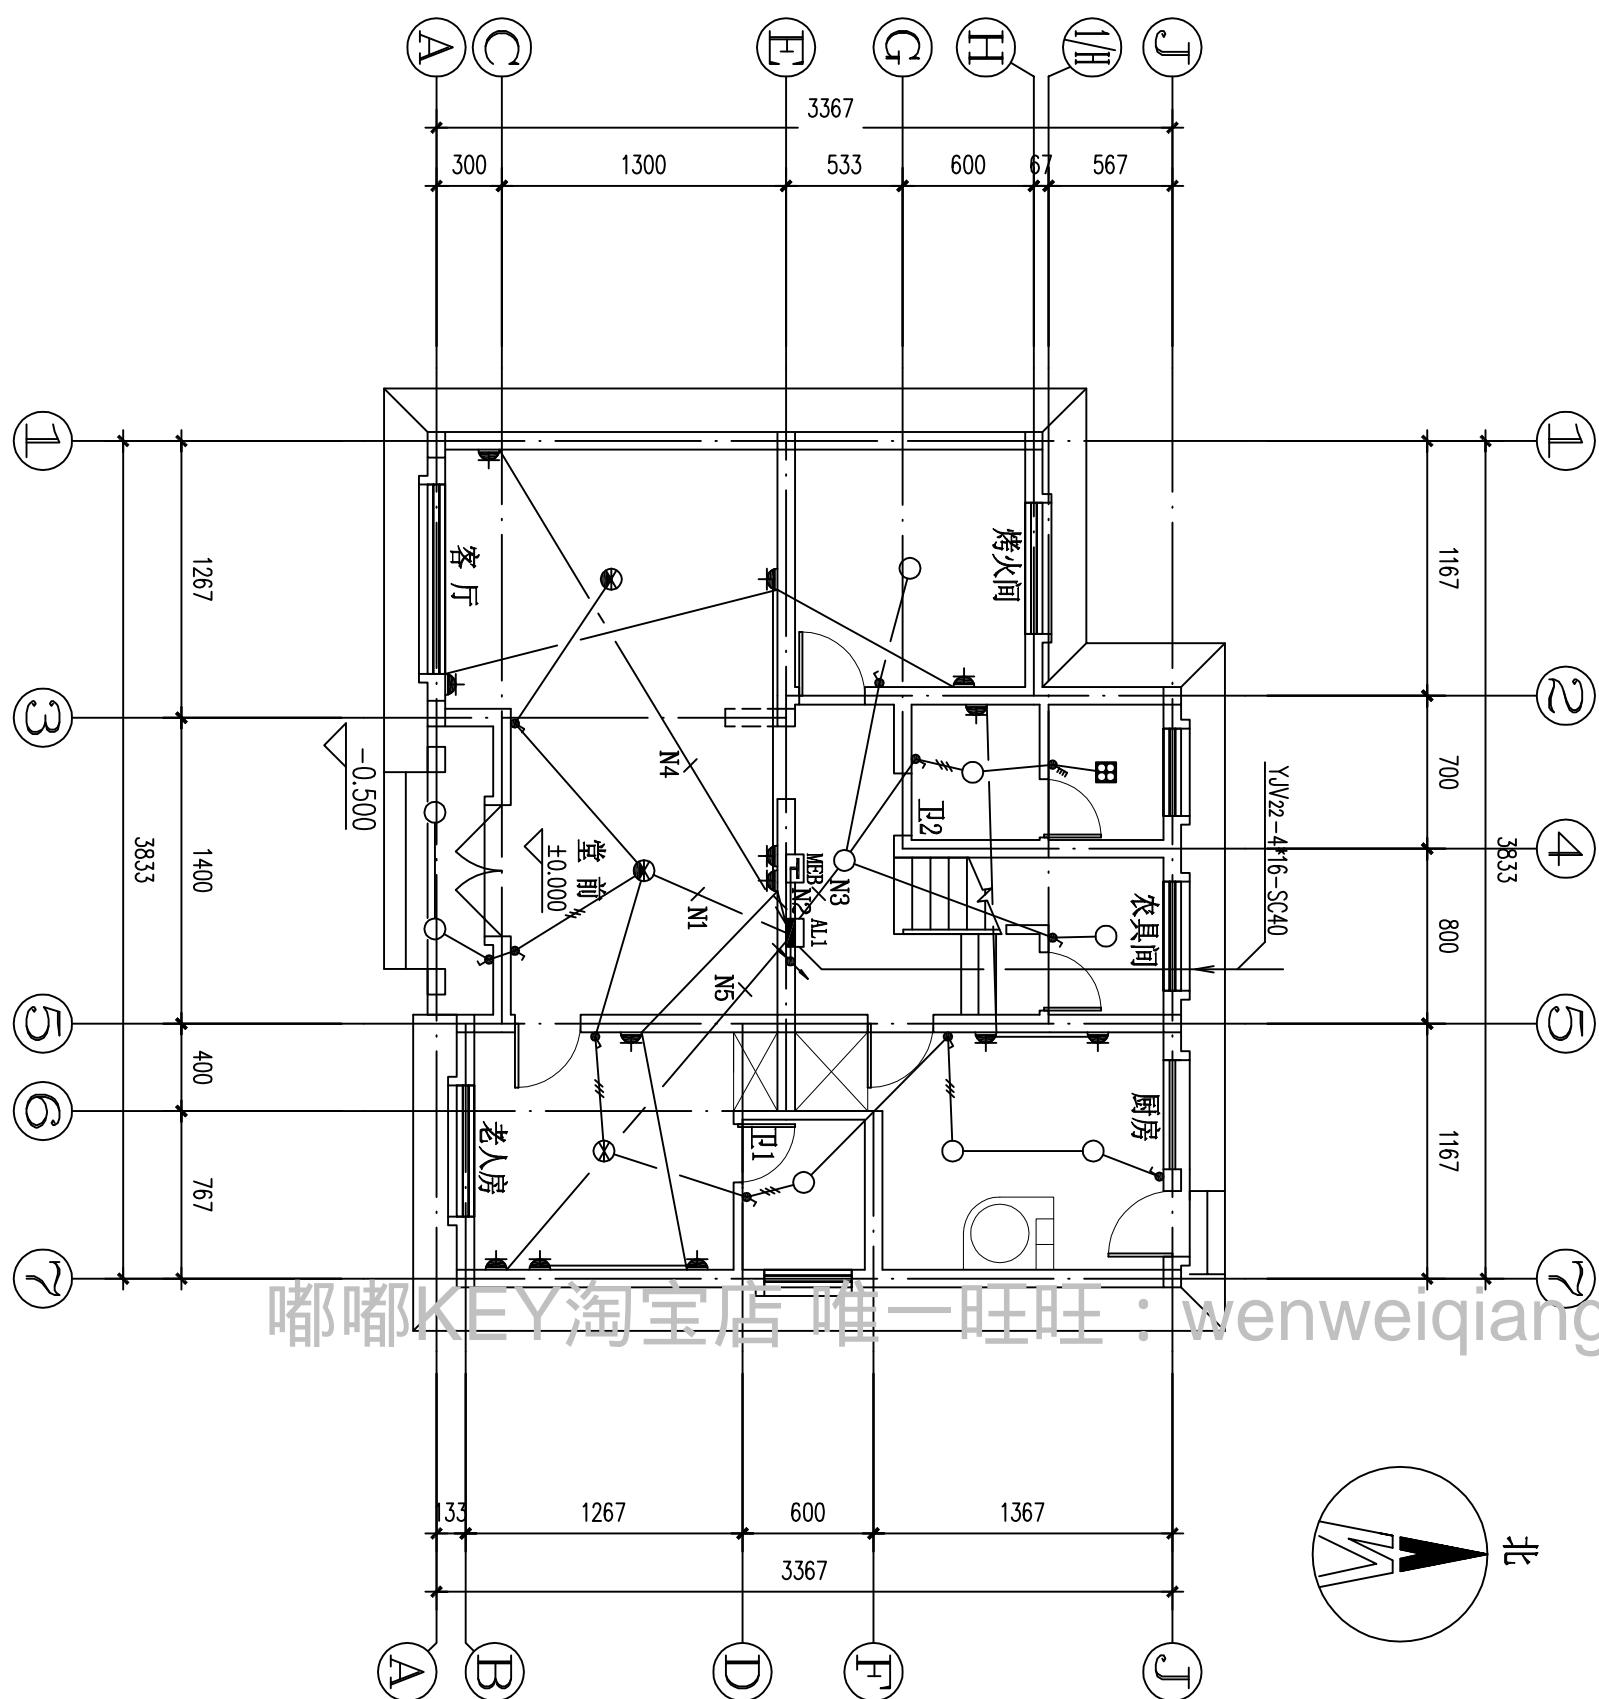

浙江伟东规划建筑设计有限公司		审定	校对	建设单位	工程编号
PLANNING & CONSTRUCTION				130平方米户型	
未盖本院出图专用章本图纸无效	证书等级	审核	设计	工程名称	出图日期
乙级 123156-sy	专业负责	制图	图纸阶段	一层配电平面图	2010.9
		设计阶段	施工图	图号	电气 03

建筑	暖通
结构	
气给水	
排水	

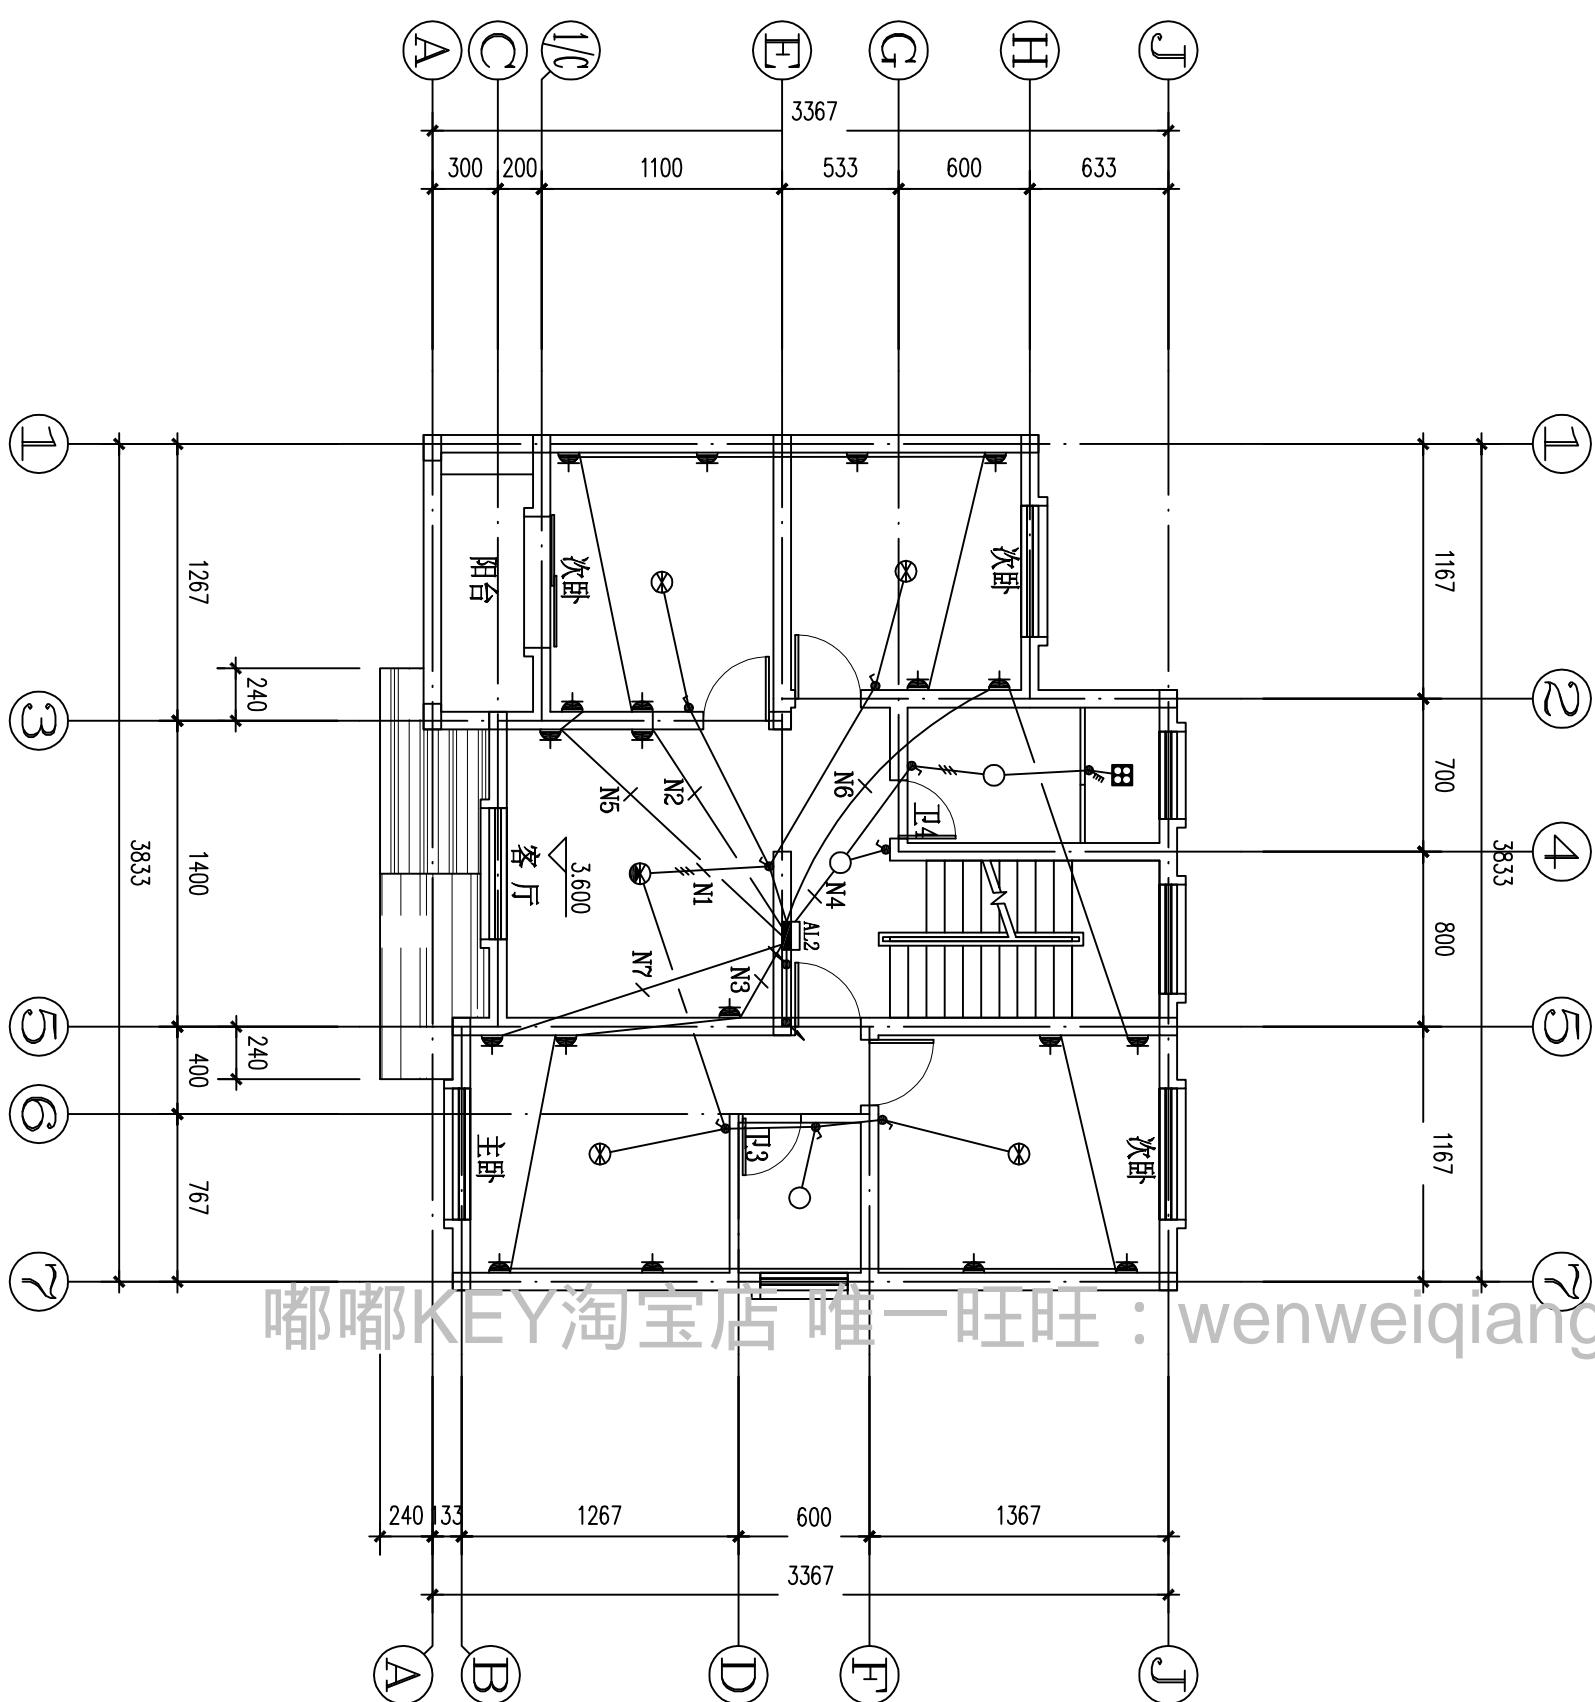


二层配电平面图 1:100

嘟嘟KEY淘宝店 唯一旺旺 : wenweiqiang1014

◆浙江伟东规划建筑设计有限公司 PLANNING & CONSTRUCTION	审定	校对	建设单位	工程名称 130平方米户型	出图日期 2010.9
	审核	设计	工程名称		
未盖本院出图专用章本图纸无效 证书等级 乙级 123156-sy	工程负责	制图	图纸名称	图别 电气	图号 电-04
	设计阶段	施工图	二层配电平面图		

建筑			暖通	
结				
气				
电				
给				
排				
水				

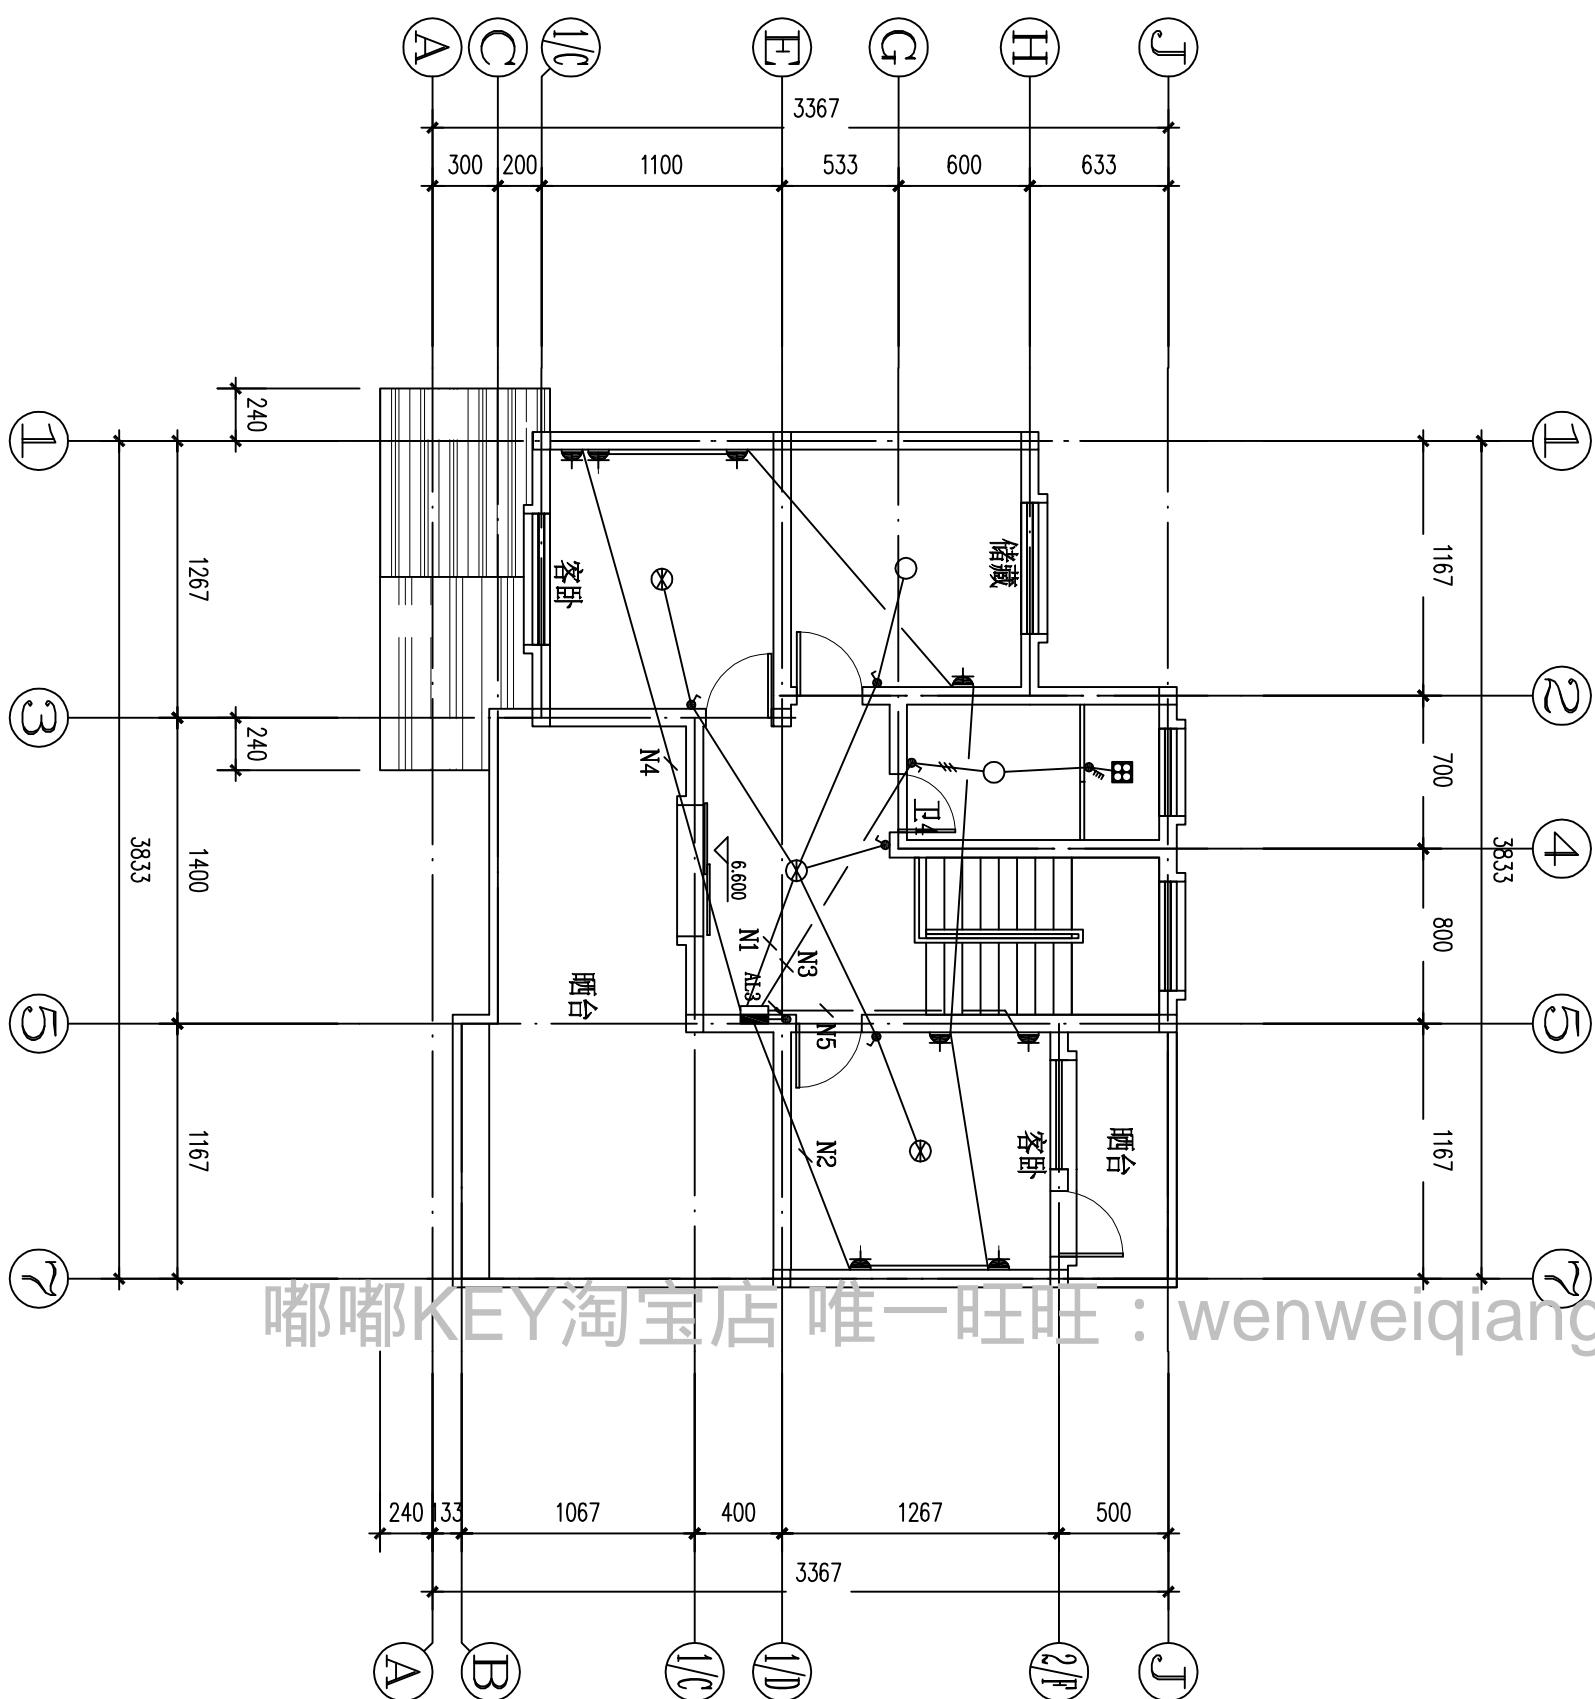


三层配电平面图 1:100

嘟嘟KEY淘宝店 唯一旺旺 : wenweiqiang1014

浙江伟东规划建筑设计有限公司		审定	校对	建设单位	工程编号
PLANNING & CONSTRUCTION		审核	设计	工程名称	130平方米户型
未盖本院出图专用章本图纸无效	证书等级	工程负责	制图	出图日期	2010.9
乙级 123156-sy	专业负责	设计阶段	施工图	图纸名称	三层配电平面图
				图号	电-05

建筑	暖通
结构	
气	
电	
给水	
排水	

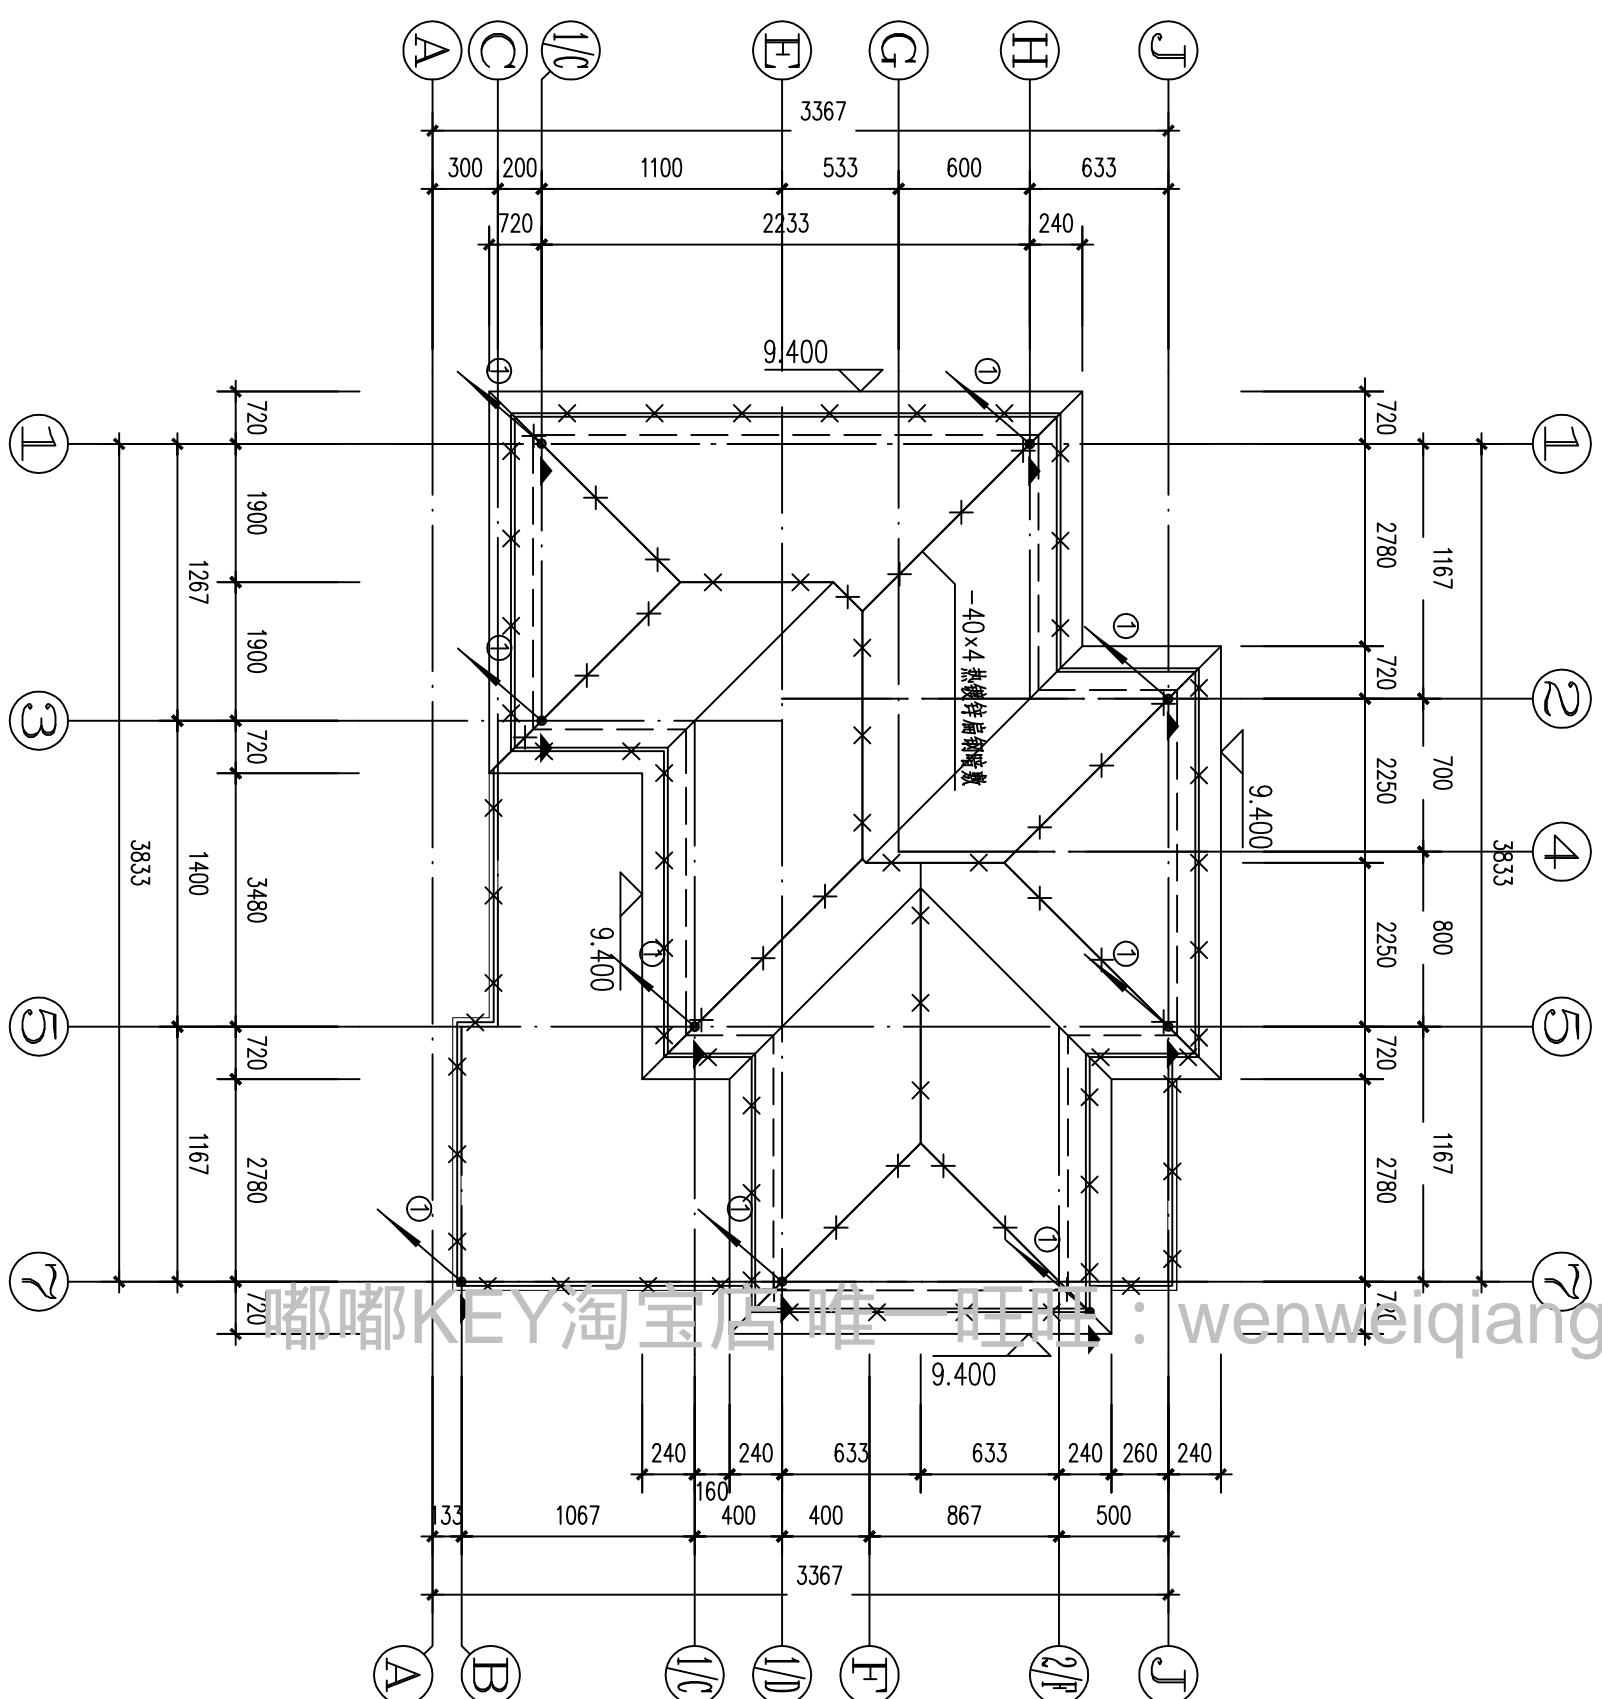

屋顶防雷平面图 1:100


◆浙江伟东规划建筑设计有限公司 PLANNING & CONSTRUCTION	审定	校对	建设单位	工程编号
	审核	设计	工程名称	130平方米户型
未盖本院出图专用章本图纸无效 证书等级 乙级 123156-sy	工程负责	制图	出图日期	2010.9
	专业负责	设计阶段	图纸名称	屋顶防雷平面图
	施工图		图别	电气
			图号	电-06

通	暖	水	气	排	建	结	电	给
---	---	---	---	---	---	---	---	---

图中粗点划线为基础接 地网,利用基础梁内底部二根主钢筋无地梁处采
用镀锌扁铁焊接成闭合的电气回路

2 接地引下线符号意义及规格如下:


① 防雷接地引下线,利用柱子内二根主筋焊通引下

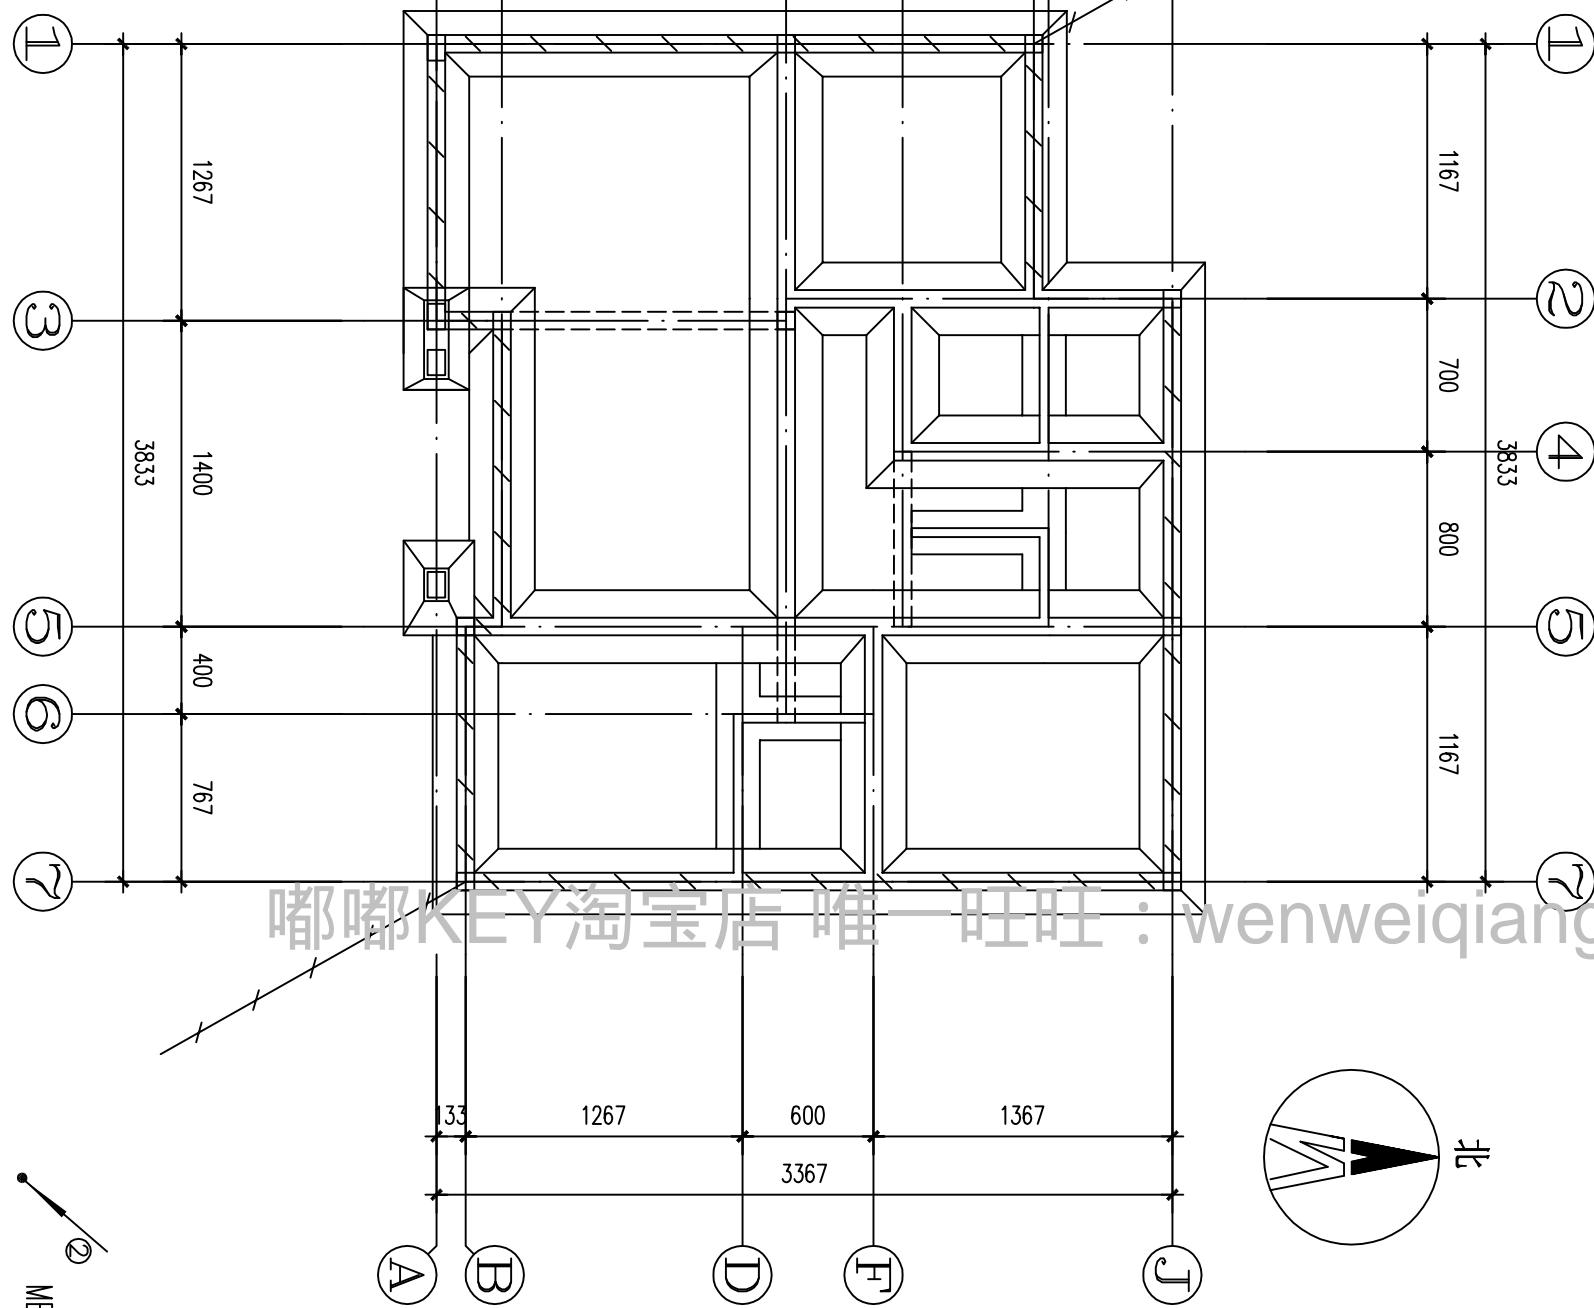

基础接地平面布置图 1:100

浙江伟东规划建筑设计有限公司	审定	校对	建设单位	工程编号
PLANNING & CONSTRUCTION	审核	设计	工程名称	130平方米户型
未盖本院出图专用章本图纸无效	证书等级	制图	出图日期	2010.9
乙级 123156-sy	工程负责	图纸名称	图别	电气
	专业负责	基础接地平面布置图	图号	电-07


建筑	暖通
结构	
气给水	
电排水	

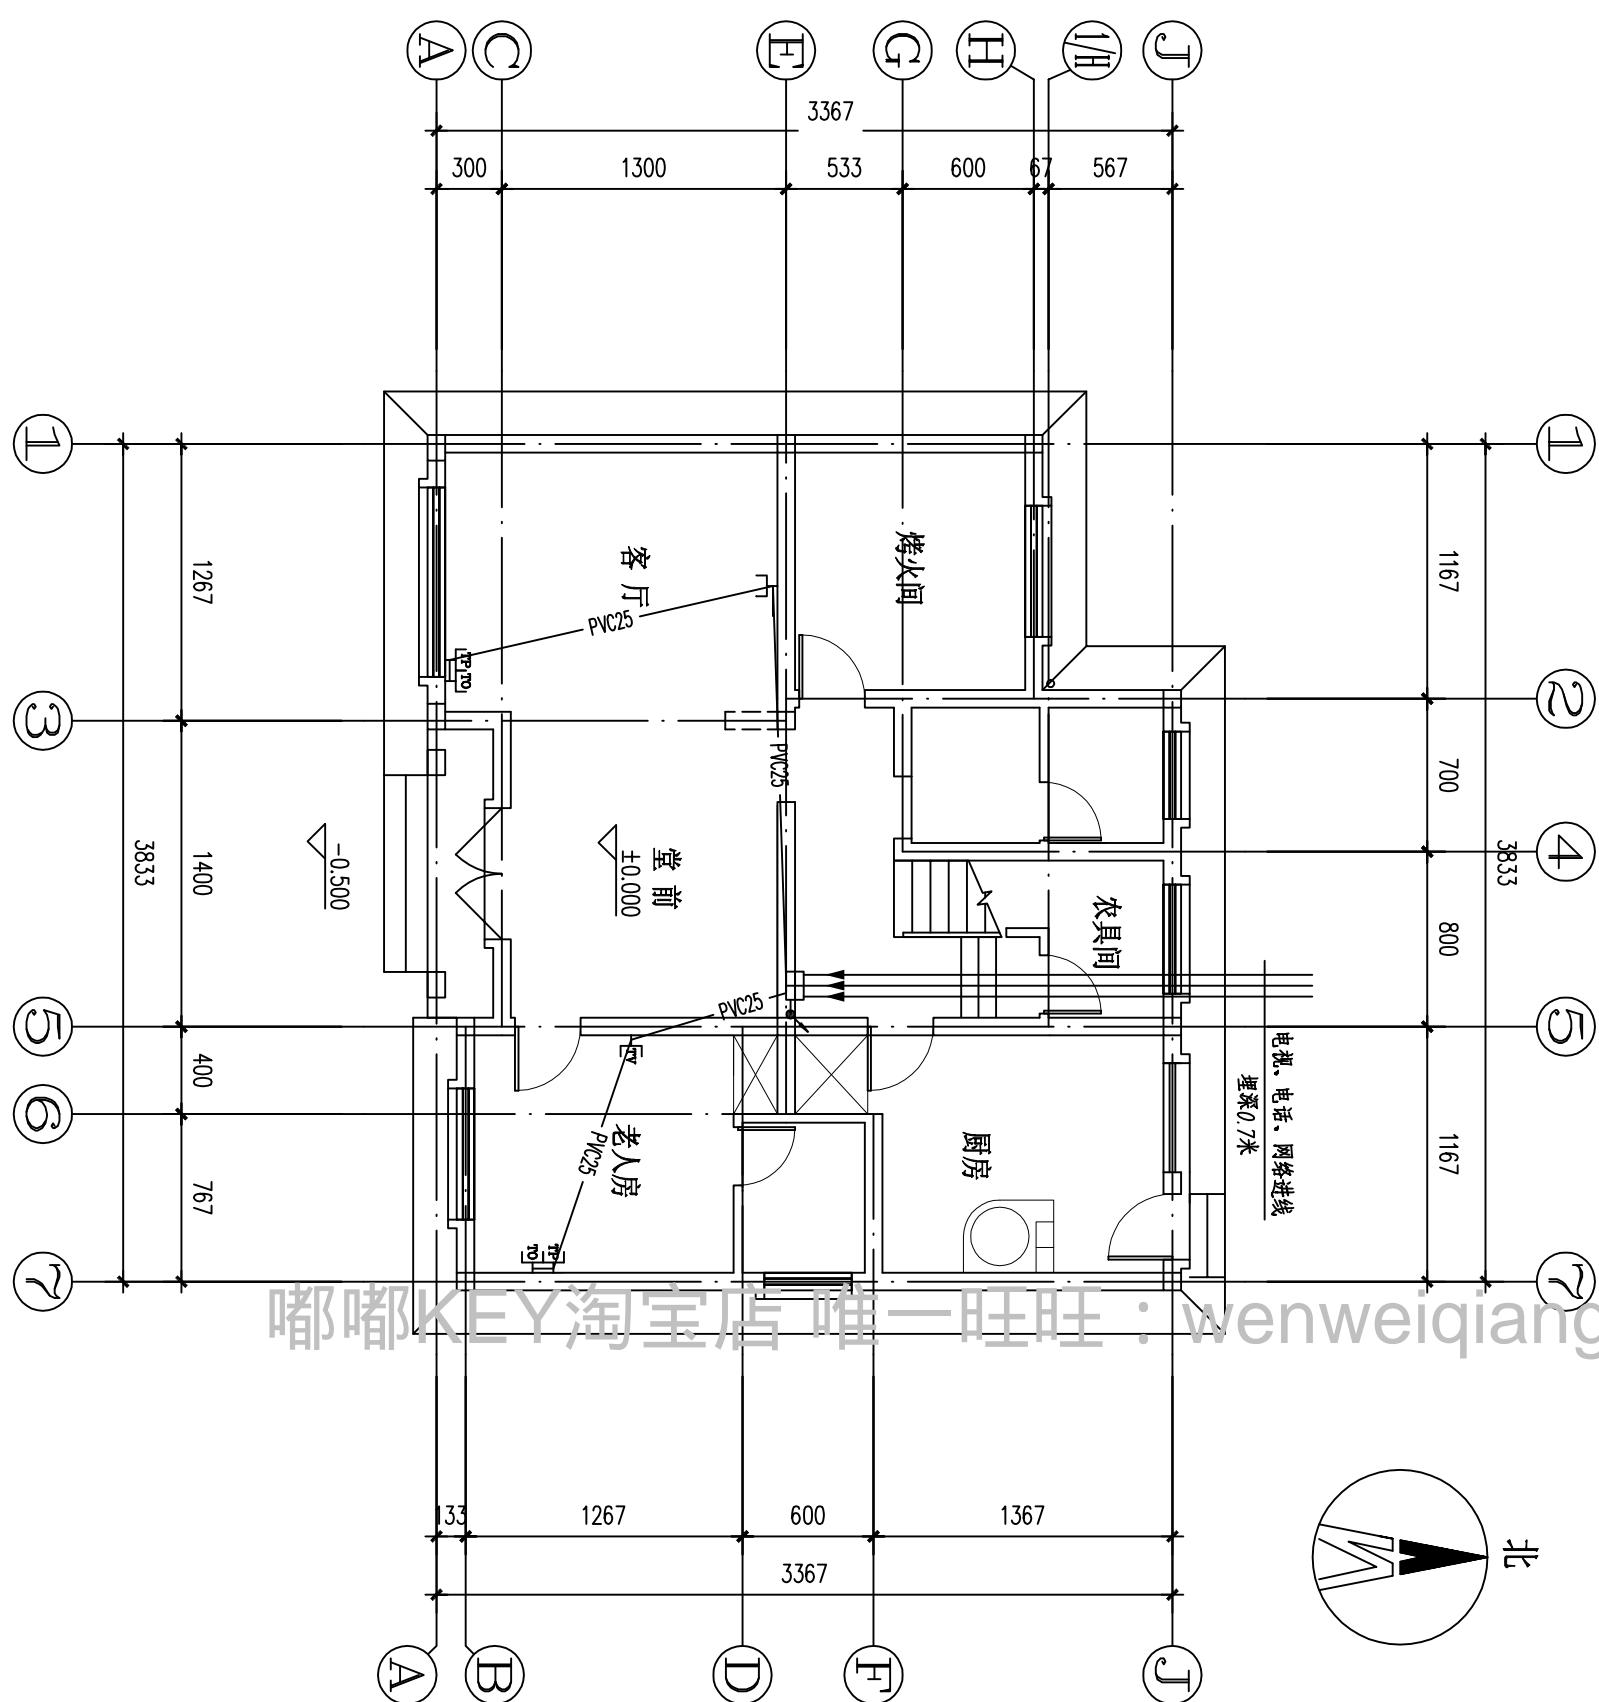

一层弱电平面图 1:100

浙江伟东规划建筑设计有限公司		审定	校对	建设单位	工程编号
PLANNING & CONSTRUCTION		审核	设计	工程名称	130平方米户型
未盖本院出图专用章本图纸无效	证书等级	工程负责	制图	图纸名称	出图日期
乙级 123156-sy	专业负责	设计阶段	施工图	一层弱电平面图	2010.9
				图别	电气
				图号	电-08

建筑	暖通
结构	
气给水	
排水	

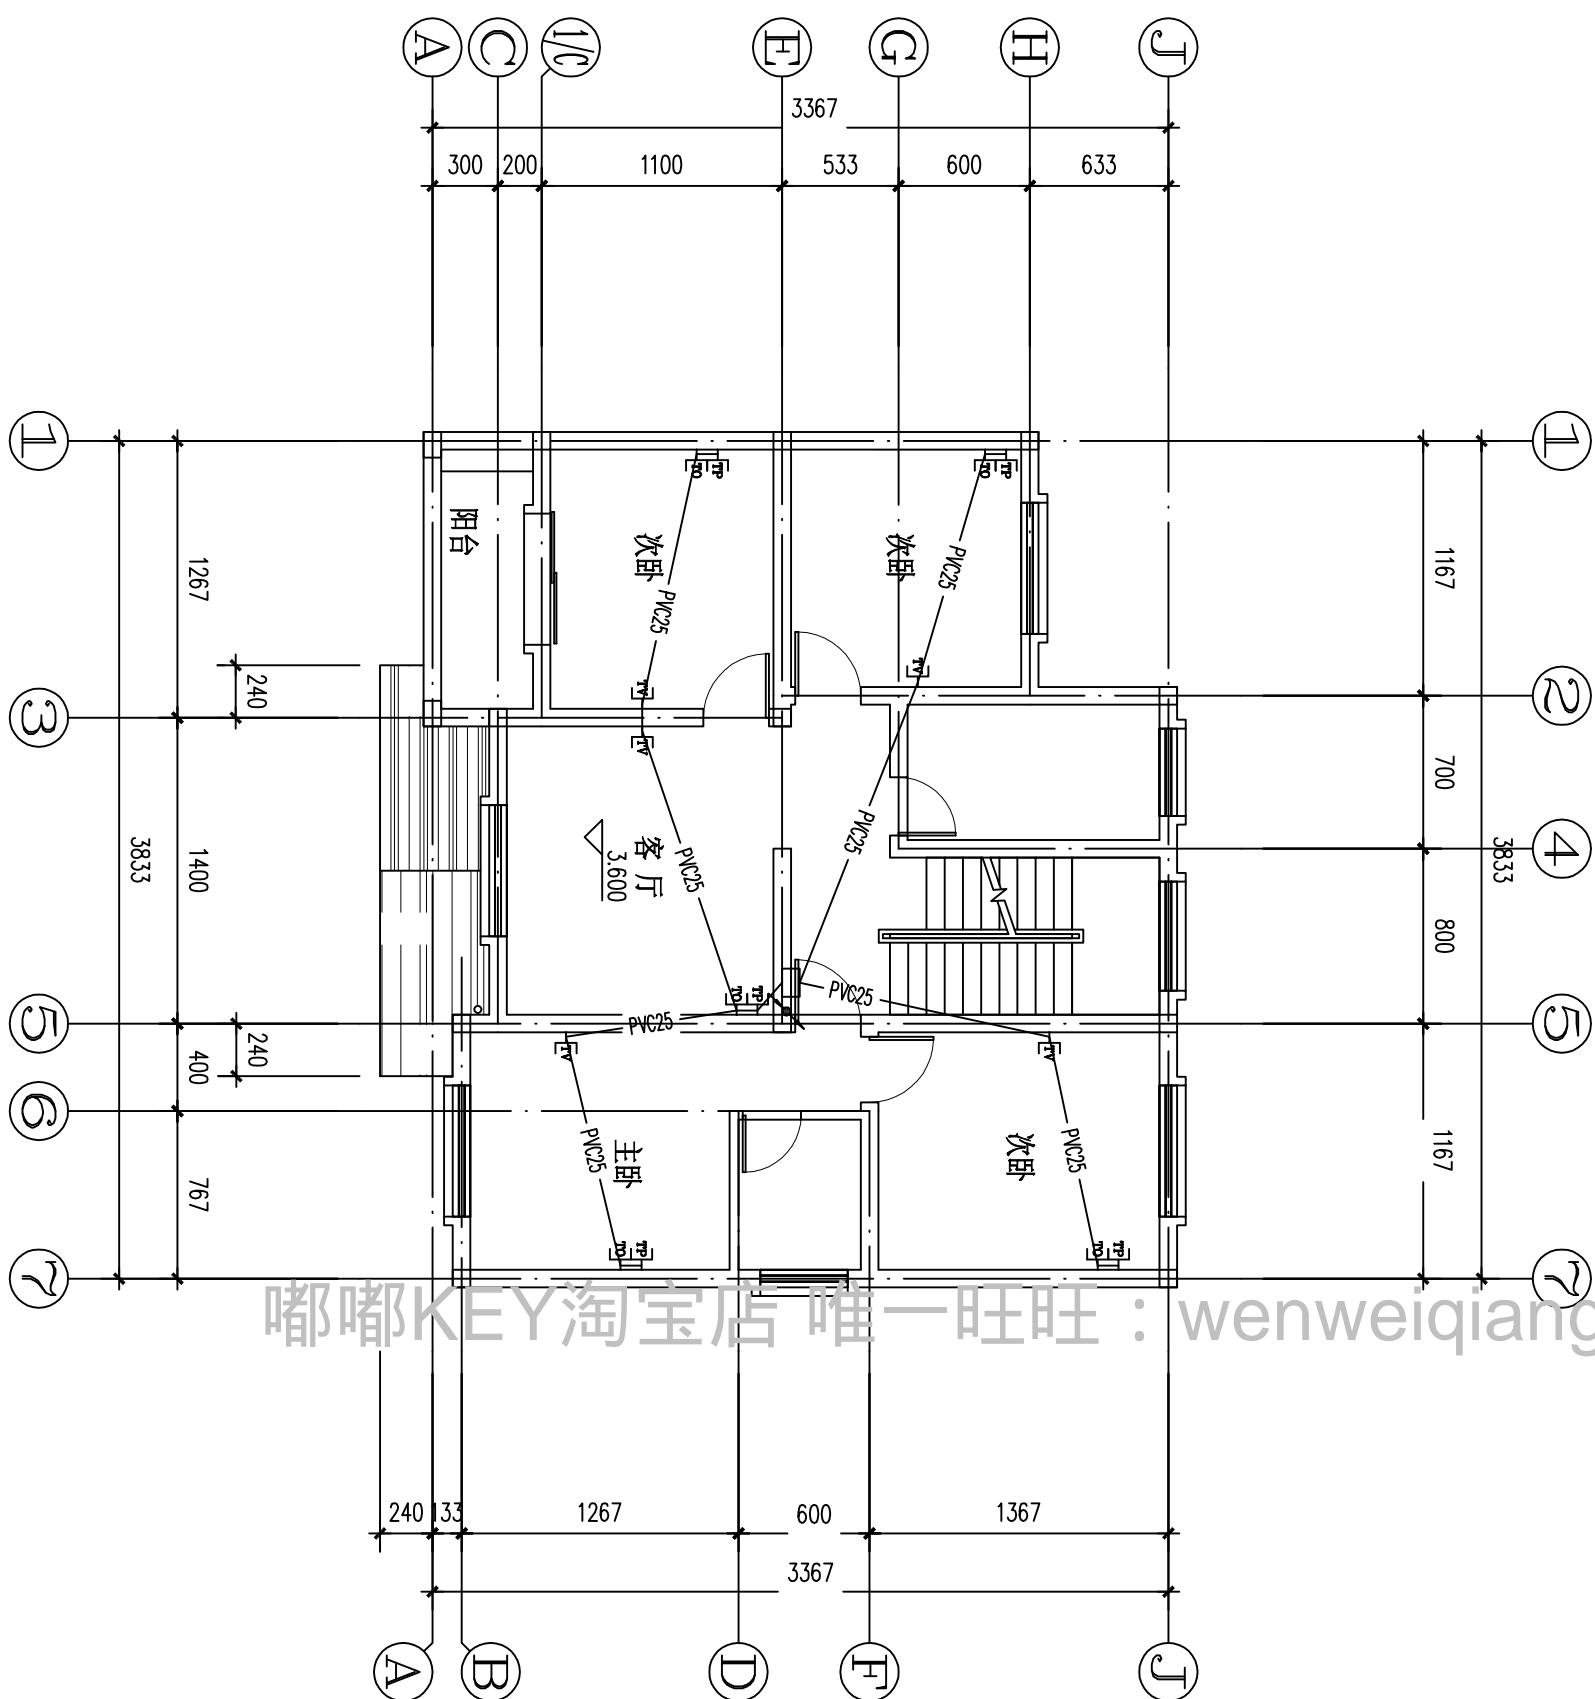


二层弱电平面图 1:100

嘟嘟KEY淘宝店 唯一旺旺 : wenweiqiang1014

浙江伟东规划建筑设计有限公司 PLANNING & CONSTRUCTION	审定	校对	建设单位	工程名称 130平方米户型	出图日期 2010.9
	审核	设计	工程名称		
证书等级 乙级 123156-sy	工程负责	制图	图纸名称	图别 电气	图号 电-09
	专业负责	设计阶段	施工图		

建筑				暖通
结				
电				
给				
排				
水				

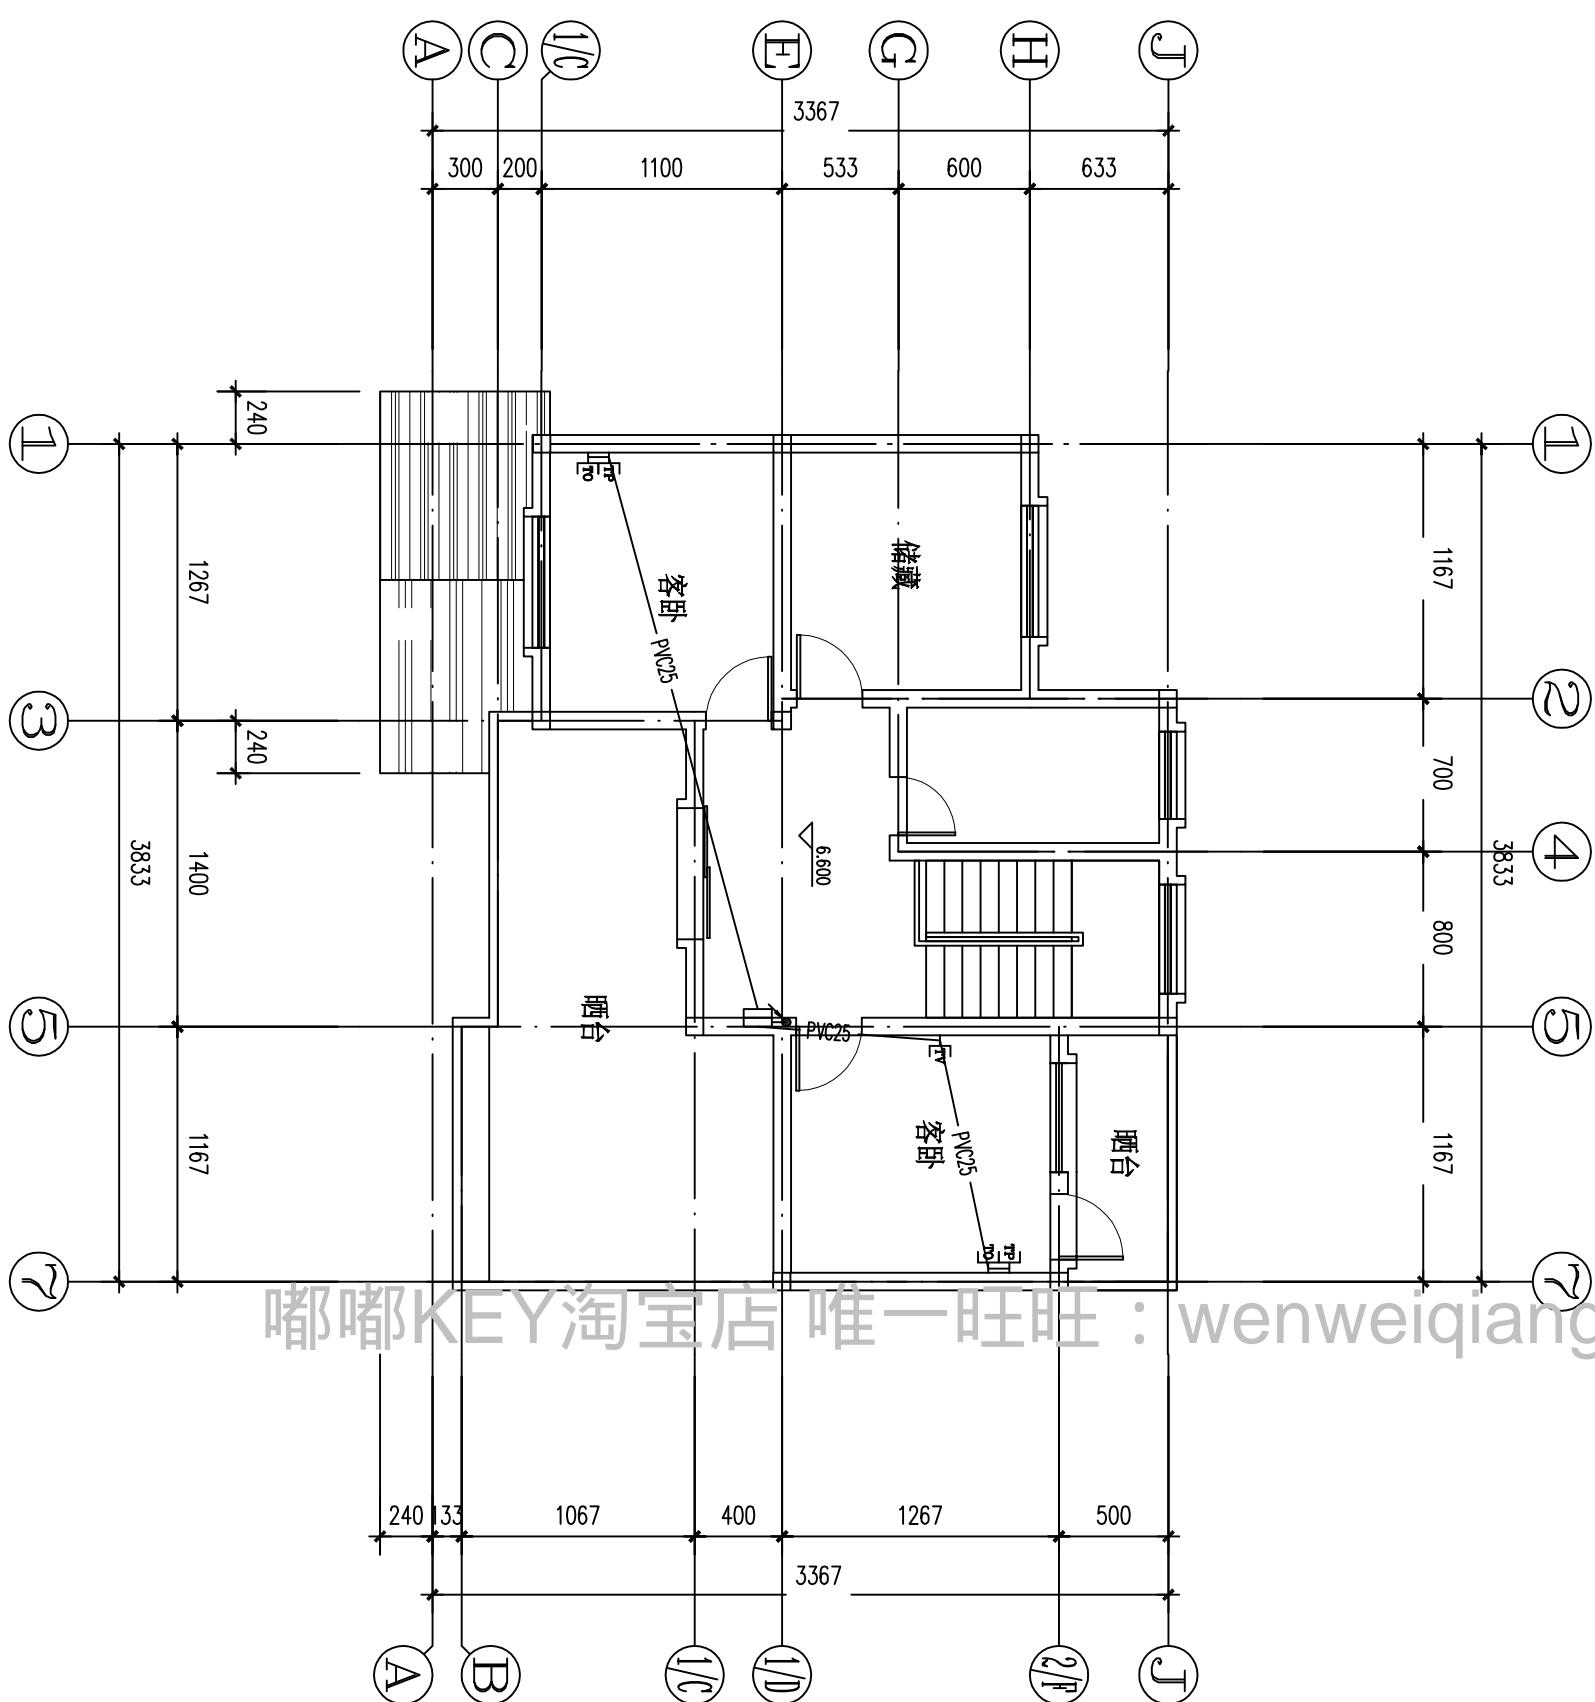

三层弱电平面图 1:100